平成29年度

仙松維第11号


仙台松島道路 橋梁修繕(天神大橋外1橋)工事

図面一覧表

実 施

仕様書


図 面 名		図面番号
天神大橋(上り) 補修一般図		1 / 23
天神大橋(上り) 防護柵補修工図	<参考図>	2 / 23
天神大橋(上り) 橋面防水設置工図	<参考図>	3 / 23
天神大橋(上り) 伸縮継手補修工図	<参考図>	4 / 23
天神大橋(上り) 交通規制図(その1)	<参考図>	5 / 23
天神大橋(上り) 交通規制図(その2)	<参考図>	6 / 23
桜渡戸大橋(上り) 補修一般図		7 / 23
桜渡戸大橋(上り) 防護柵補修工図	<参考図>	8 / 23
桜渡戸大橋(上り) 橋面防水設置工図	<参考図>	9 / 23
桜渡戸大橋(上り) 交通規制図(その1)	<参考図>	10 / 23
桜渡戸大橋(上り) 交通規制図(その2)	<参考図>	11 / 23
桜渡戸大橋(上り) 検査路一般図		12 / 23
桜渡戸大橋(上り) 上部工検査路詳細図(その1~その6)	<参考図>	13 / 23 ~ 18 / 23
桜渡戸大橋(上り) 下部工検査路詳細図(その1~その4)	<参考図>	19 / 23 ~ 22 / 23
桜渡戸大橋(上り) 施工要領図	<参考図>	23 / 23

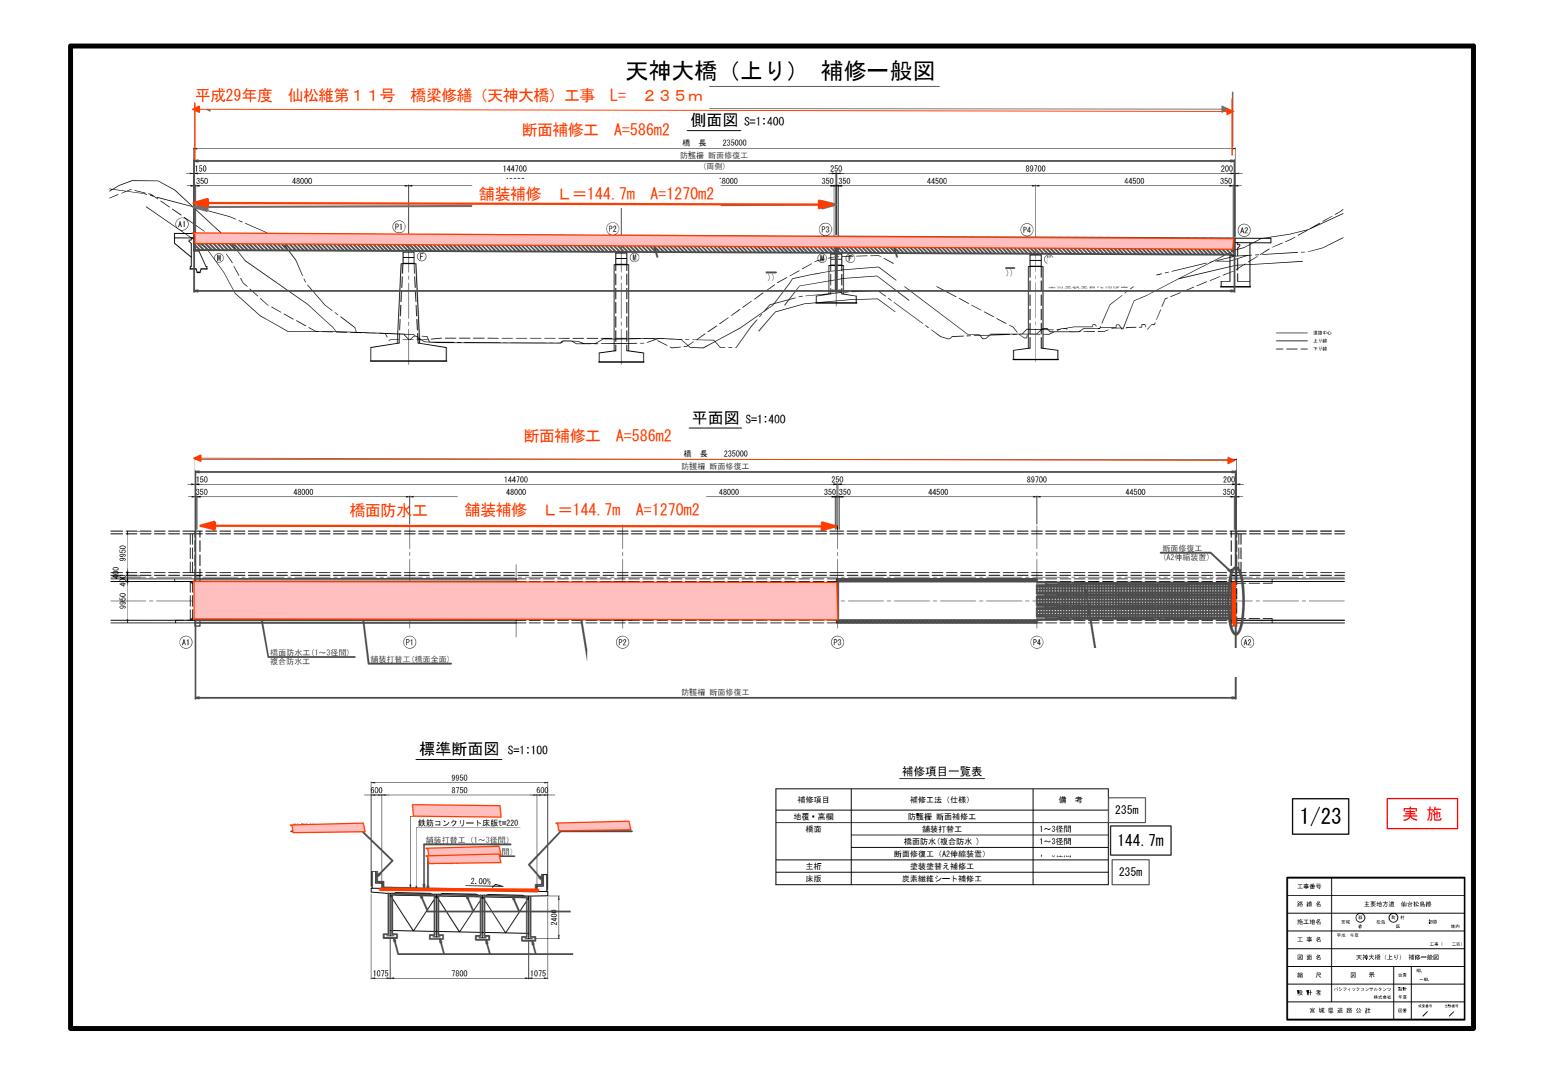


天神大橋(上り) 防護柵補修工図

(参考図)

平面図 S=1:800

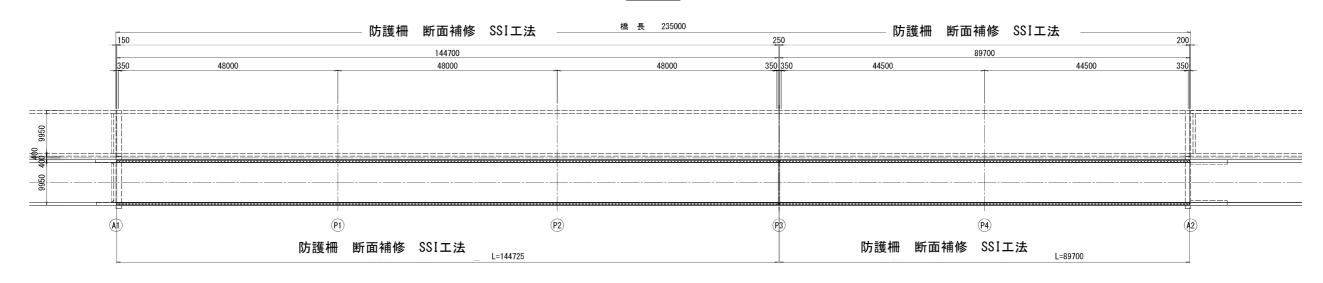


標準断面図 S=1:50

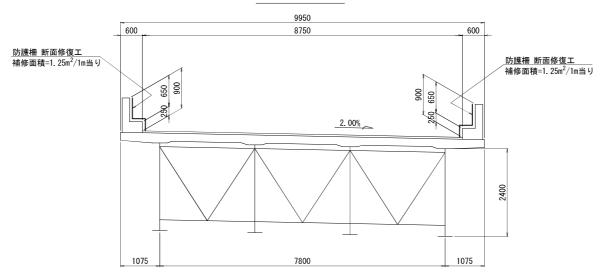

断面修復

SSI工法(塩分吸着剤入り) NETIS登録 NO:KK-100009-V

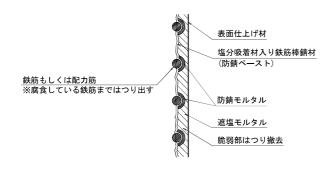

N-SSI工法 仕様

		_
種別 仕様	RJ1 3mm + RP200 + 表面仕上げ	47mm
材料の組み合わせ	Sa 5kg/m2	

断面修復工 数量表

四回修设工 双里仪				
		寸法(m)	深さ(m)	面積(m²)
A1~P3	左側	1. 25 x 144. 700	0.050	180. 875
	右側	1. 25 x 144. 700	0.050	180. 875
P3~A2	左側	1. 25 x 89. 700	0.050	112. 125
	右側	1.25 x 89.700	0.050	112, 125
			合計	586. 000

2/23

実 施

注 記)


- 主筋もしくは配力筋は腐食している鉄筋まではつり 出して、防錆処理をおこなうこと。
- 2. 防護柵の伸縮目地部は、現況と同様に面取り等を 復旧すること。
- 3. 修復部以外のコンクリートに脆弱な箇所や欠損があった場合には、その部分も含めて撤去して断面修復すること。
- 4. 詳細寸法は現地検測のうえ決定すること。

工事者	号					
路線	名		主要地力	5道 仙	台松島線	
施工地	也名	宮城市	松島	町村 区	初原	地内
工事	名	平成 年度			I	基 (正区)
図面	名	天神大橋	*(上り)	防護柵袢	輔修工図(参	参考図)
縮	尺	Ø	示	位置	N0. ∼N0.	
設計	者	バシフィックコ	ンサルタン 株式会			
Ē	城場	l 道路公	社	図書	成果新号	当該番号


天神大橋(上り) 橋面防水設置工図

(参考図)


平面図 S=1:400

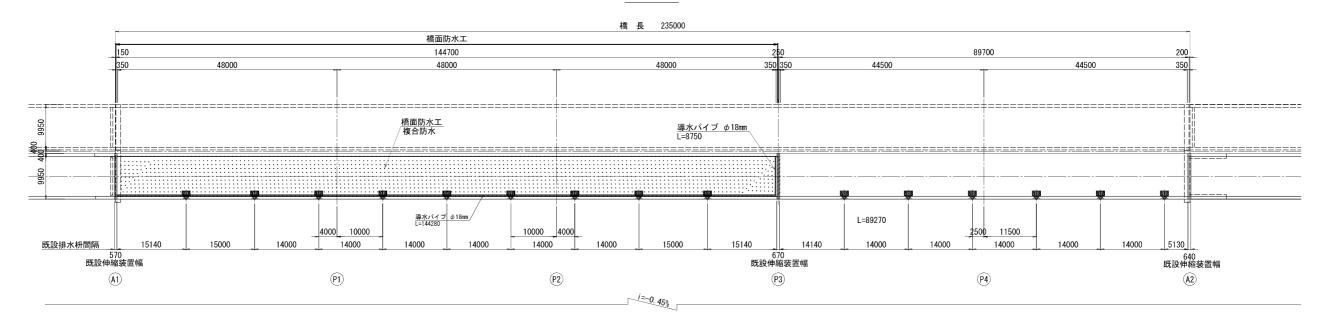

標準断面図 S=1:50

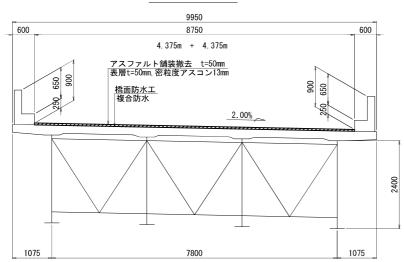


<u>橋面補修施エフロー</u>

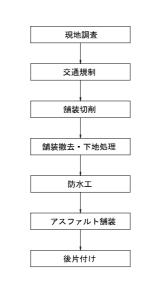


数量表

名 称	規格		数	量
1 4	, अर. 11 1 1	単位	A1∼P3	合計
施工面積		m ²	1266.1	1266.1
アスファルト舗装撤去	t=50mm	m ³	63. 3	63. 3
床版防水層	複合防水	m ²	1266.1	1266.1
導水パイプ	φ 18mm	m	153.0	153.0
成型目地材	t=5mm		306. 1	306. 1
端部目地処理			306. 1	306. 1
アスファルト舗装設置	表層t=50mm		1266.1	1266.1
	密粒度7以によ7以上の13mm	m ²	1266.1	1266.1


排水桝導水詳細図 S=1:10

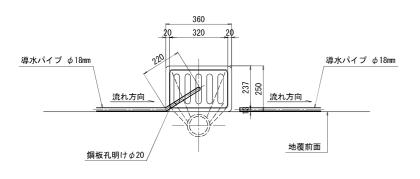

橋面防水詳細図 複合防水

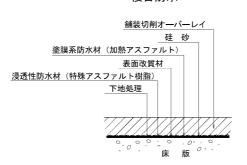

防水層端部処理詳細図 S=1:5

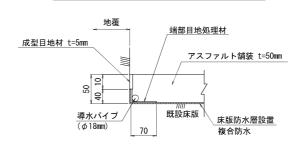



- 注 記)
- 導水パイプ端部は、排水枡に確実に接続すること。
 施工目地位置では防水層を100mm~200mm程度 ラップさせること。
- 3. 施工後はアスファルトにより排水機能が阻害されていないことを確認すること。
- 4.防水層の端部は40mm程度曲げ上げること。 (排水枡位置でも同様)
- 5. 既設舗装切削後、床版上面を点検し、コンクリート 脆弱部が確認された場合には、監督官立会いの下に 確認を行い、断面修復等の補修を先行して行うこと。
- 6. 詳細寸法は現地計測のうえ決定すること。


工事番号				
路線名	主要地方道	主要地方道 仙台松島線		
施工地名	宮城 郡 松島 田	ī) #f	初原	地内
工事名	平成 年度		工事 (工区)
図面名	天神大橋(上り) 橋面	防水割	受置工図(参考	(図)
縮尺	図示	位置	NO. ∼NO.	
設計者	パシフィックコンサルタンツ 株式会社	設計 年度		
宮城県	具道路公社	図書	成果番号	/ /


天神大橋(上り)伸縮装置補修工図

断面修復工図

 平面図
 S=1:40

 A2橋台側伸縮装置

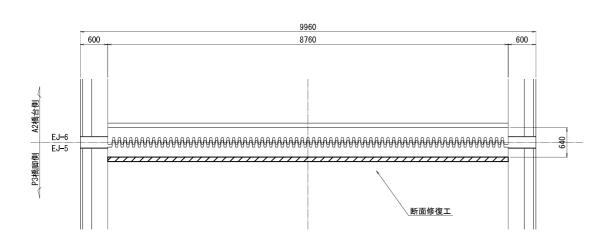

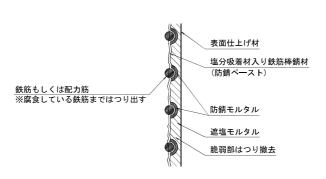


超高速硬化コンクリート 厚t=20mm

断面修復工 数量表

71 1111 173	一面形成二 双重式						
		寸法(m)	深さ(m)	体積(m³)			
2	P3橋脚側	8. 760 x 0. 20	0.020	0. 035			


排水部材交換工図 S=1:40

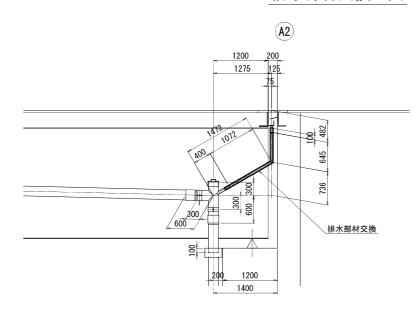


排水部材交換工 数量表

M. 1. 1. 1. 1. 1. 1. 1. 1. 1. 1. 1. 1. 1.	~= ~		
種別	規格	単位	数量
排水部材交換工	VP 50A	m	1. 920
		合計	1. 920

地覆部非排水処理図

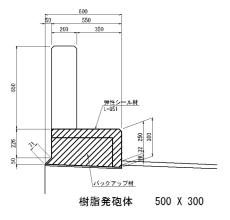

位置図

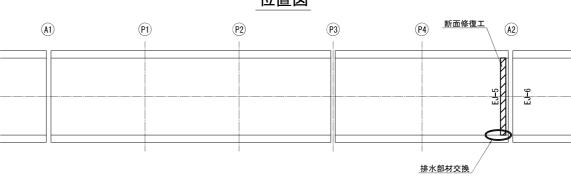

実 施

注 記)

1. 詳細寸法は現地検測のうえ決定すること。


工事番号				
路線名	主要地方道	(仙台	松島線	
施工地名	宮城 郡 松島 田	ī) #f	初原	地内
工事名	平成 年度		工事 (工区)
図面名	天神大橋(上り) 伸網	諸装置神	甫修工図(参	考図)
縮尺	図示	位置	NO. ∼NO.	
設計者	バシフィックコンサルタンツ 株式会社	設計 年度		
宮城明	礼道 路 公 社	図書	成果動号	当該番号

天神大橋(上り) 交通規制図(その1) (参考図)

一車線規制


く走行車線施エン

平面図

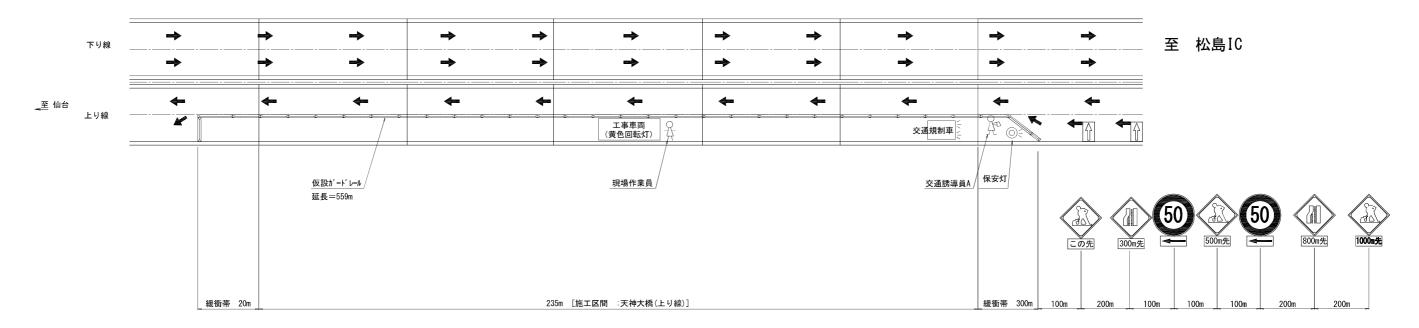

▲ 17.5キロホ°スト

断面図

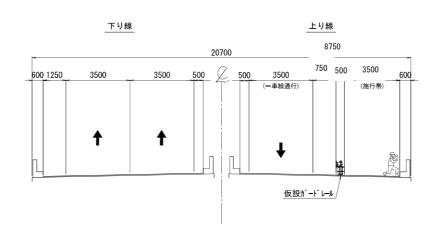

ミニガードシステム L=2.00m h=0.661m 重量 107kg/2m

実 施

工事番号				
路線名	主要地方道	仙台	松島線	
施工地名	宮城 郡 松島 田	ī) #f	初原	地内
工事名	平成 年度		工事(IE
図面名	天神大橋 (上り)	交通規	見制図(その1)	
縮尺	図示	位置	NO. ∼NO.	
設計者	バシフィックコンサルタンツ 株式会社	設計 年度		
宮城県	具道路公社	図書	成果番号	当該委号


天神大橋(上り) 交通規制図(その2)

(参考図)

一車線規制


<追越車線施工>

平面図

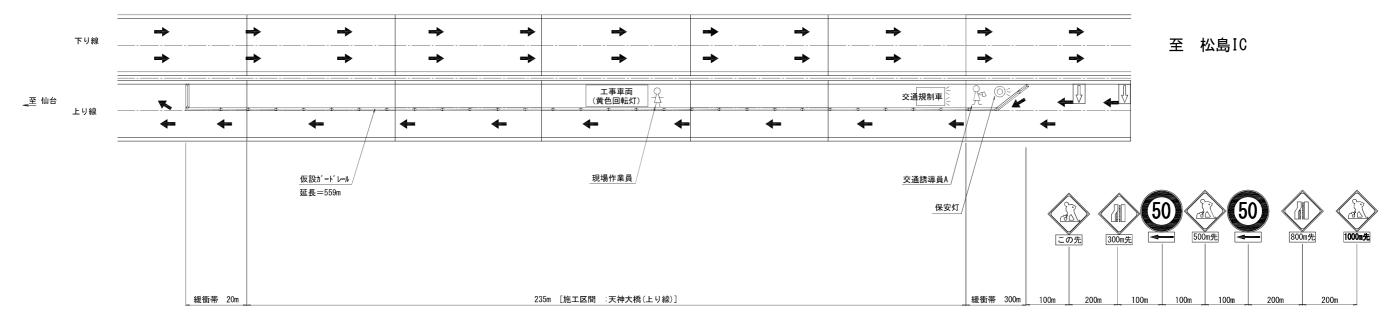

▲ 17.5キロホ°スト

断面図

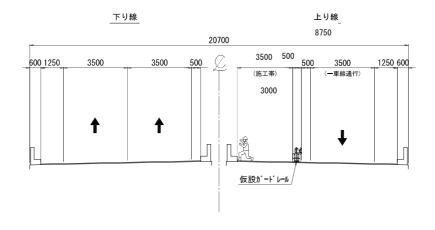


ミニガードシステム L=2.00m h=0.661m 重量 107kg/2m

実 施 6/23


工事番号				
路線名	主要地方道	仙台	à松島線	
施工地名	宮城 郡 松島 田	n) #	初原	地内
工事名	平成 年度		工事	(工区)
図面名	天神大橋 (上り)	交通規	見制図(その2)	
縮尺	図示	位置	NO. ∼NO.	
設計者	バシフィックコンサルタンツ 株式会社	設計 年度		
宮城県	具道 路 公 社	図番	成果曲号	当該番号

※ 舗装補修は半車線施工をおこない 走行車線片側w=4.75以上 追越車線片側w=4.75mを確保し施工する 全幅w=8.75m 1/2w=4.375m

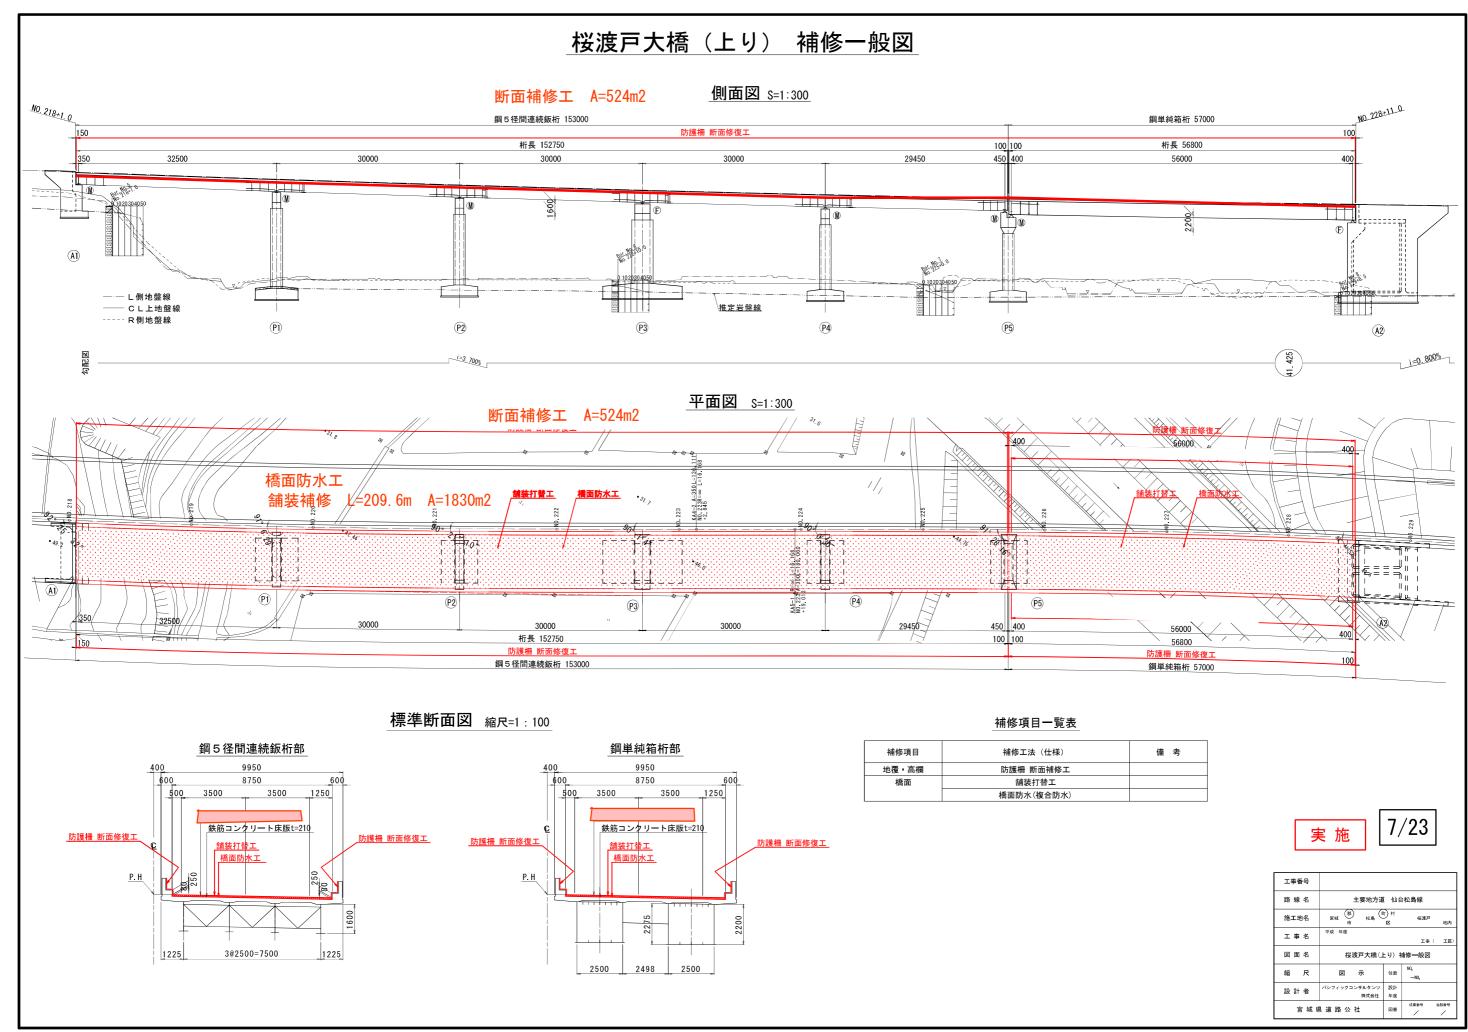


| 桜渡戸大橋(上り) 防護柵補修工図 (参考図)


橋面平面図 S=1:300

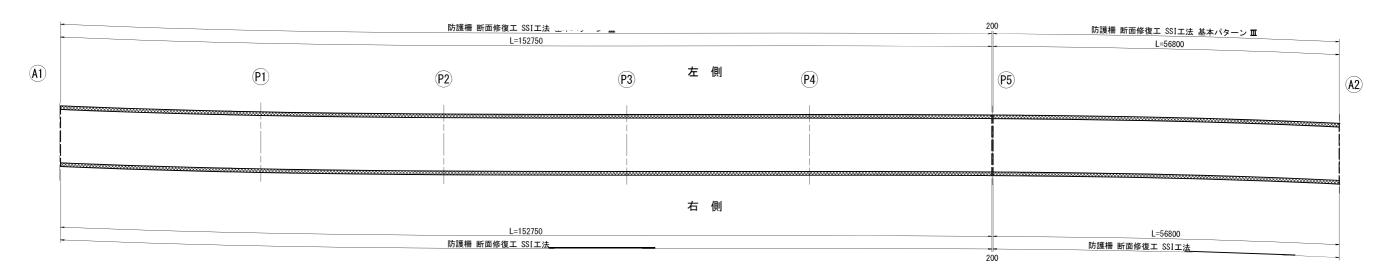

断面図 S=1:50

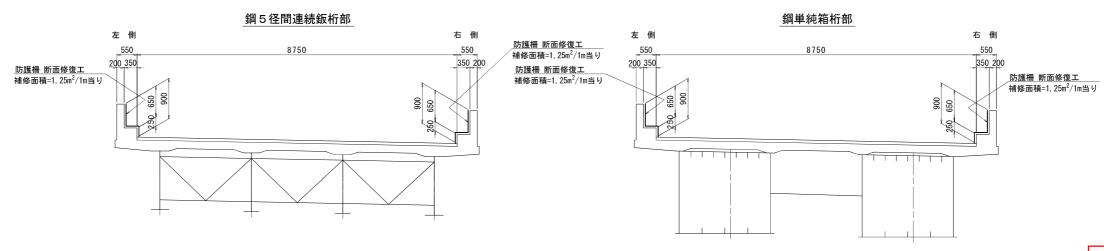

断面修復 SSI工法(塩分吸着剤入り) NETIS登録 NO:KK-100009-V

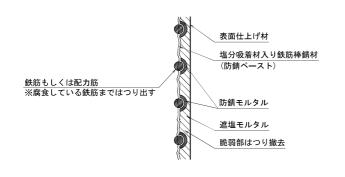

N-SSI工法 仕様	ŧ
種別	
仕様	断面修復仕様2
材料の組み合わせ	RJ1 +RP200+表面仕上げ材

断面修復工 数量表

141 m 15 15	时面形皮工 奴里女				
		寸法(m)	深さ(m)	面積(m²)	
A1~P5	左側	1. 25 x 152. 750	0.050	190. 938	
	右側	1.25 x 152.750	0.050	190. 938	
P5~A2	左側	1. 25 x 56. 800	0.050	71. 000	
	右側	1.25 x 56.800	0.050	71.000	
			合計	523. 876	

実 施

8/23


注 記)

- 主筋もしくは配力筋は腐食している鉄筋まではつり 出して、防錆処理をおこなうこと。
- 2. 防護柵の伸縮目地部は、現況と同様に面取り等を 復旧すること。
- 3. 修復部以外のコンクリートに脆弱な箇所や欠損があった場合には、その部分も含めて撤去して断面修復すること。
- 4. 詳細寸法は現地検測のうえ決定すること。

工事番号				
路線名	主要地方道 仙台松島線			
施工地名	宮城郡 松島	ī) #f	桜渡戸	地内
工事名	平成 年度		工事 (工区)
図面名	桜渡戸大橋(上り) 以	方護柵衫	甫修工図(参	与図)
縮尺	図示	位置	NO. ∼NO.	
設計者	バシフィックコンサルタンツ 株式会社	設計 年度		
宮城り	具道 路 公 社	図番	成果参号	当該番号

| <u>桜渡戸大橋(上り) 橋面防水設置工図</u> (参考図)

橋面平面図 S=1:300

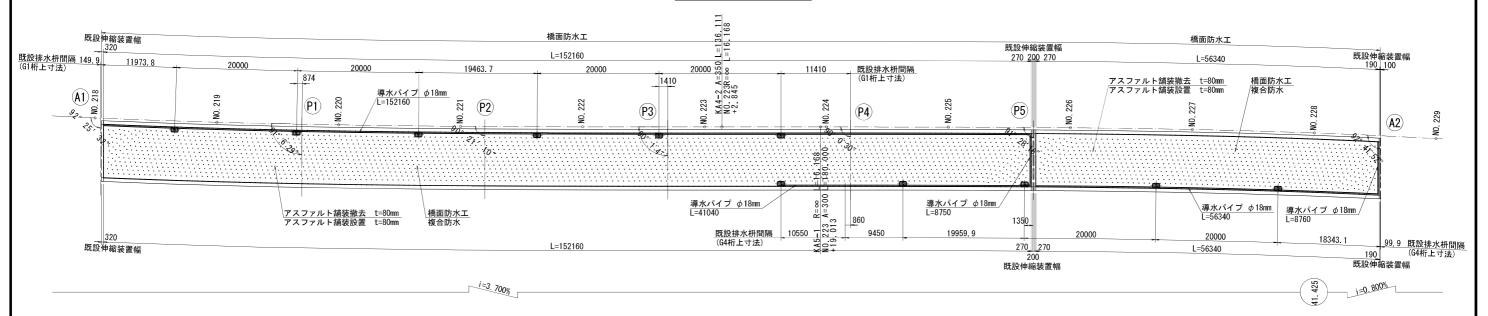


断面図 S=1:50

<u>ыны</u> 0-1.0

550 8750 550 アスファルト舗装撤去 t=80mm 表層t=40mn, 密粒度アスコン13mm 横面防水工 複合防水

鋼 5 径間連続鈑桁部

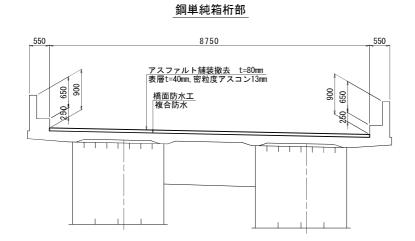

現地調査 交通規制 結装切削 舗装撤去・下地処理 防水エ アスファルト舗装 後片付け

<u>橋面補修施エフロー</u>

数量表

b 14-	規格	単位	数量		
名 称	規 恰	単位	A1~P5	P5~A2	合計
施工面積		m ²	1336.6	496.9	1833.5
アスファルト舗装撤去	t=80mm	m ³	106.9	39.8	146.7
床版防水層	複合防水	m ²	1336.6	496.9	1833.6
導水パイプ	φ 18mm	m	201. 9	65.2	267. 1
成型目地材	t=5mm	m	321.8	130. 2	452.0
端部目地処理		m	321.8	130. 2	452. 0
アスファルト舗装設置		m ²	1336.6	496.9	1833.6
		m ²	1336.6	496.9	1833. 6

表層工t=40mm 密粒度AS改質II型 基層工t=40mm 密粒度AS13

注記)


- 1. 導水パイプ端部は、排水枡に確実に接続すること。
- 2. 施工目地位置では防水層を100mm~200mm程度 ラップさせること。
- 施工後はアスファルトにより排水機能が阻害されていないことを確認すること。
- 4.防水層の端部は40mm程度曲げ上げること。 (排水枡位置でも同様)
- 5. 既設舗装切削後、床版上面を点検し、コンクリート 脆弱部が確認された場合には、監督官立会いの下に 確認を行い、断面修復等の補修を先行して行うこと。
- 6.詳細寸法は現地計測のうえ決定すること。

実施


9/2

工事番号				
路線名	主要地方道	仙台	à松島線	
施工地名	宮城 郡 松島 田	n) ⊠	桜渡戸	地内
工事名	平成 年度		工事	(工区)
図面名	桜渡戸大橋(上り) 橋	面防水	設置工図(参考図)
縮尺	図示	位置	NO. ∼NO.	
設計者	バシフィックコンサルタンツ 株式会社	設計 年度		
宮城県	具道路公社	図書	成果動号	当該番号


排水桝導水詳細図 S=1:10

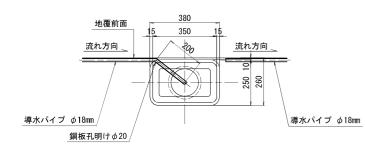

橋面防水詳細図 複合防水

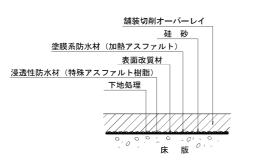

防水層端部処理詳細図 S=1:5

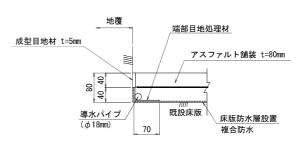


桜渡戸大橋(上り) 交通規制図(その1) _(参考図)


一車線規制

<走行車線施工時>

平面図

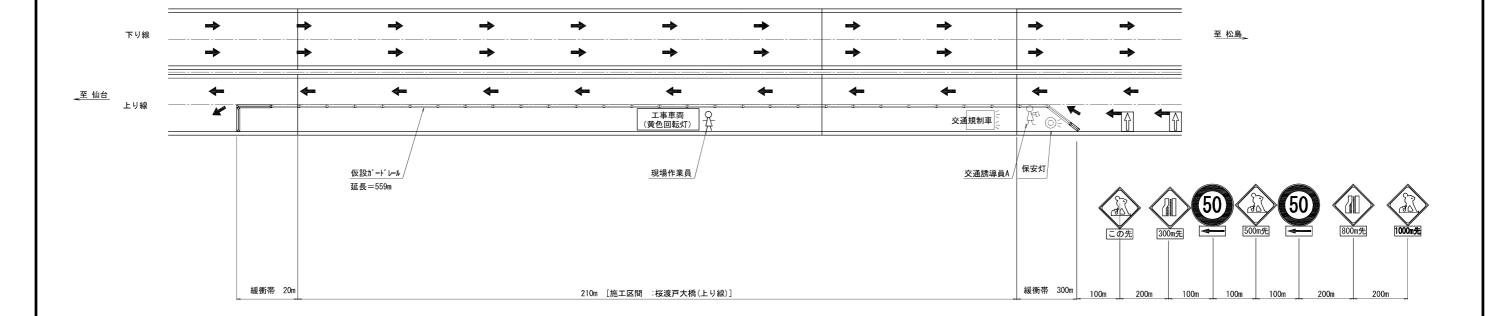

断面図

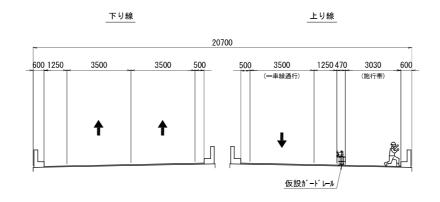

実施


工事番号					
路線名		主要地方道 仙台松島線			
施工地名	宮城 郡 松島 印	ī) #f ⊠	桜渡戸	地内	
工事名	平成 年度		工事(工区)	
図面名	桜渡戸大橋(上り)	交通	規制図(その	1)	
縮尺	図示	位置	NO. ∼NO.		
設計者	バシフィックコンサルタンツ 株式会社	設計 年度			
宮城県	宮城県道路公社 図番 成果番号 当該番号			当該番号	

桜渡戸大橋(上り) 交通規制図(その2) _(参考図)


一車線規制

<追越車線施工時>

平面図

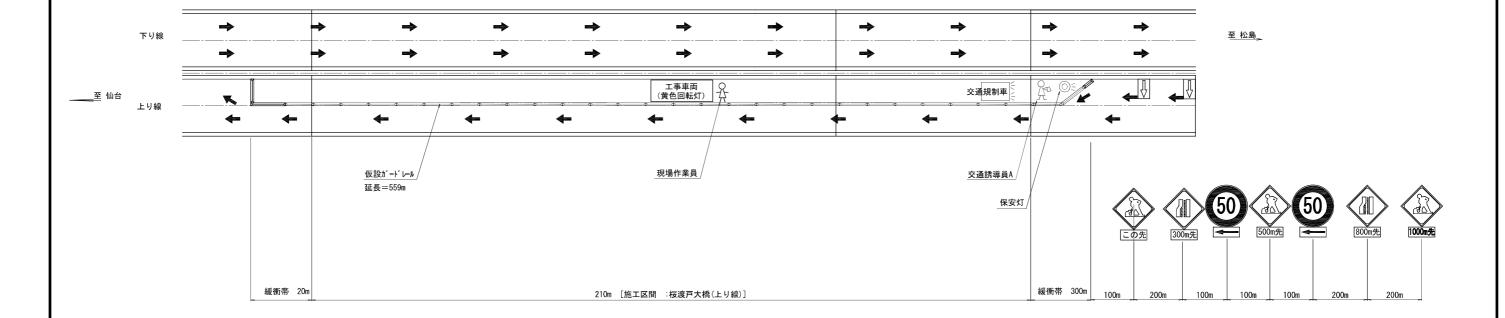


断面図

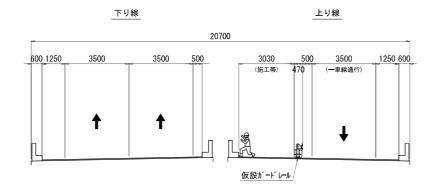


実施

工事番号	
路線名	主要地方道 仙台松島線
施工地名	宮城 郡 松島 町 村 桜渡戸 地内
工事名	平成 年度 工事 (工区)
図面名	桜渡戸大橋(上り) 交通規制図(その2)
縮尺	図 示 位置 ~NO.
設計者	パシフィックコンサルタンツ 設計 株式会社 年度
宮城県	見道路公社 図番 / / / 図番 /

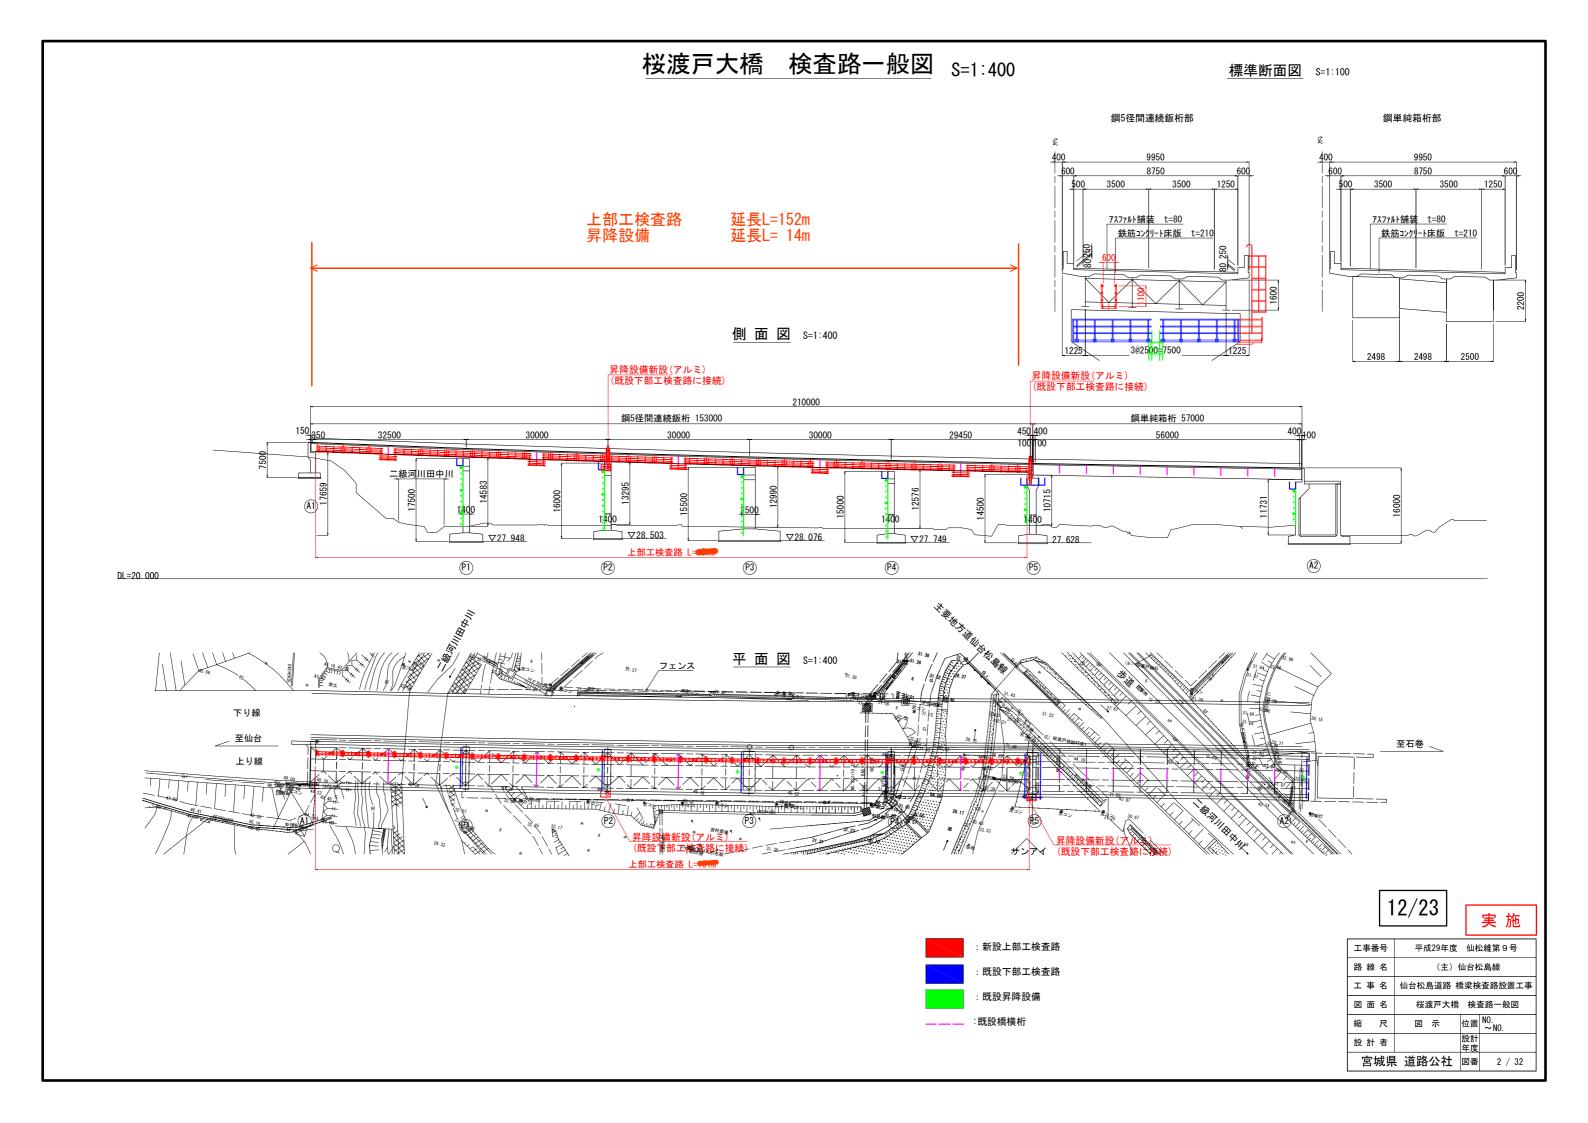



桜渡戸大橋 上部工検査路詳細図(その1) _{S=1:200} (参考図)


側面図

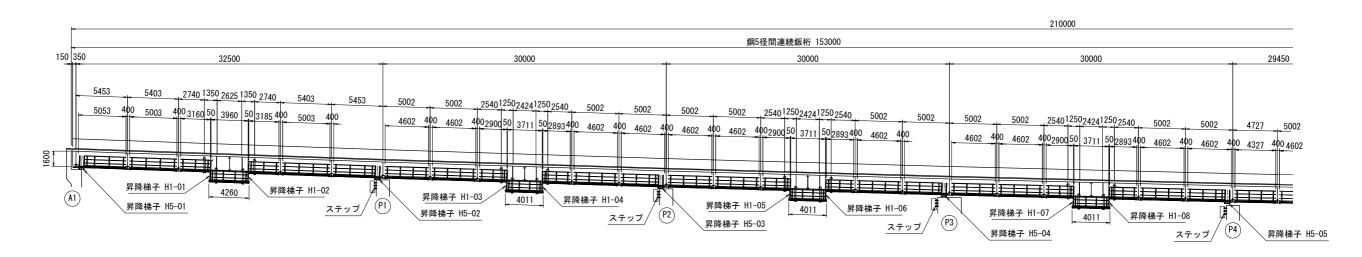

平 面 図

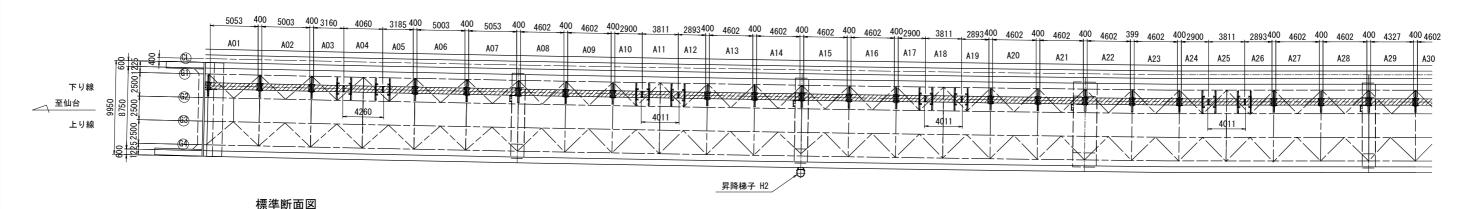

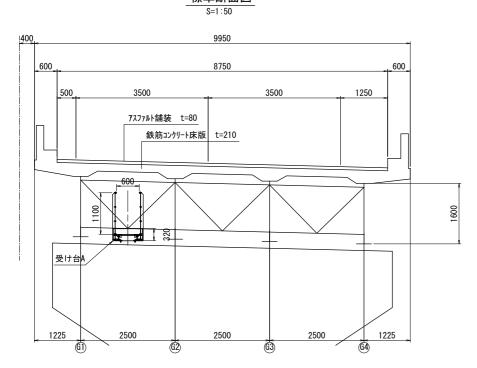


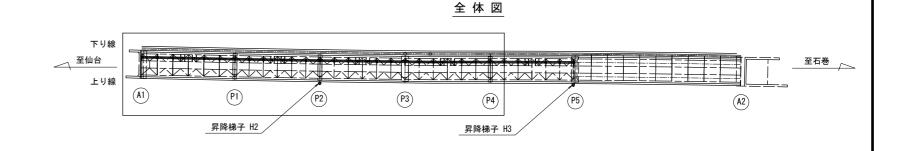

- 1. 検査路の表面は、アルマイト(シルバー色)とする。
- 2. ボルト、ナット類は塩害対策処理を施すこと。
- 3. ナットは弛み止めナットとする。 4. 床版に直径10mmの排水孔を間隔1m程度に1箇所設けること。
- 5. SS400材は溶融亜鉛メッキ(HDZ55)を設す。



工事番号	平成29年度	仙村	公維第9号	
路線名	(主) 仙台松島線			
工事名	仙台松島道路 橋梁検査路設置工事			
図面名	桜渡戸大橋 上部工	桜渡戸大橋 上部工検査路詳細図(その)		
縮尺	図示	位置	NO. ∼NO.	
設計者		設計 年度		
宮城県	道路公社	図番	3 / 32	

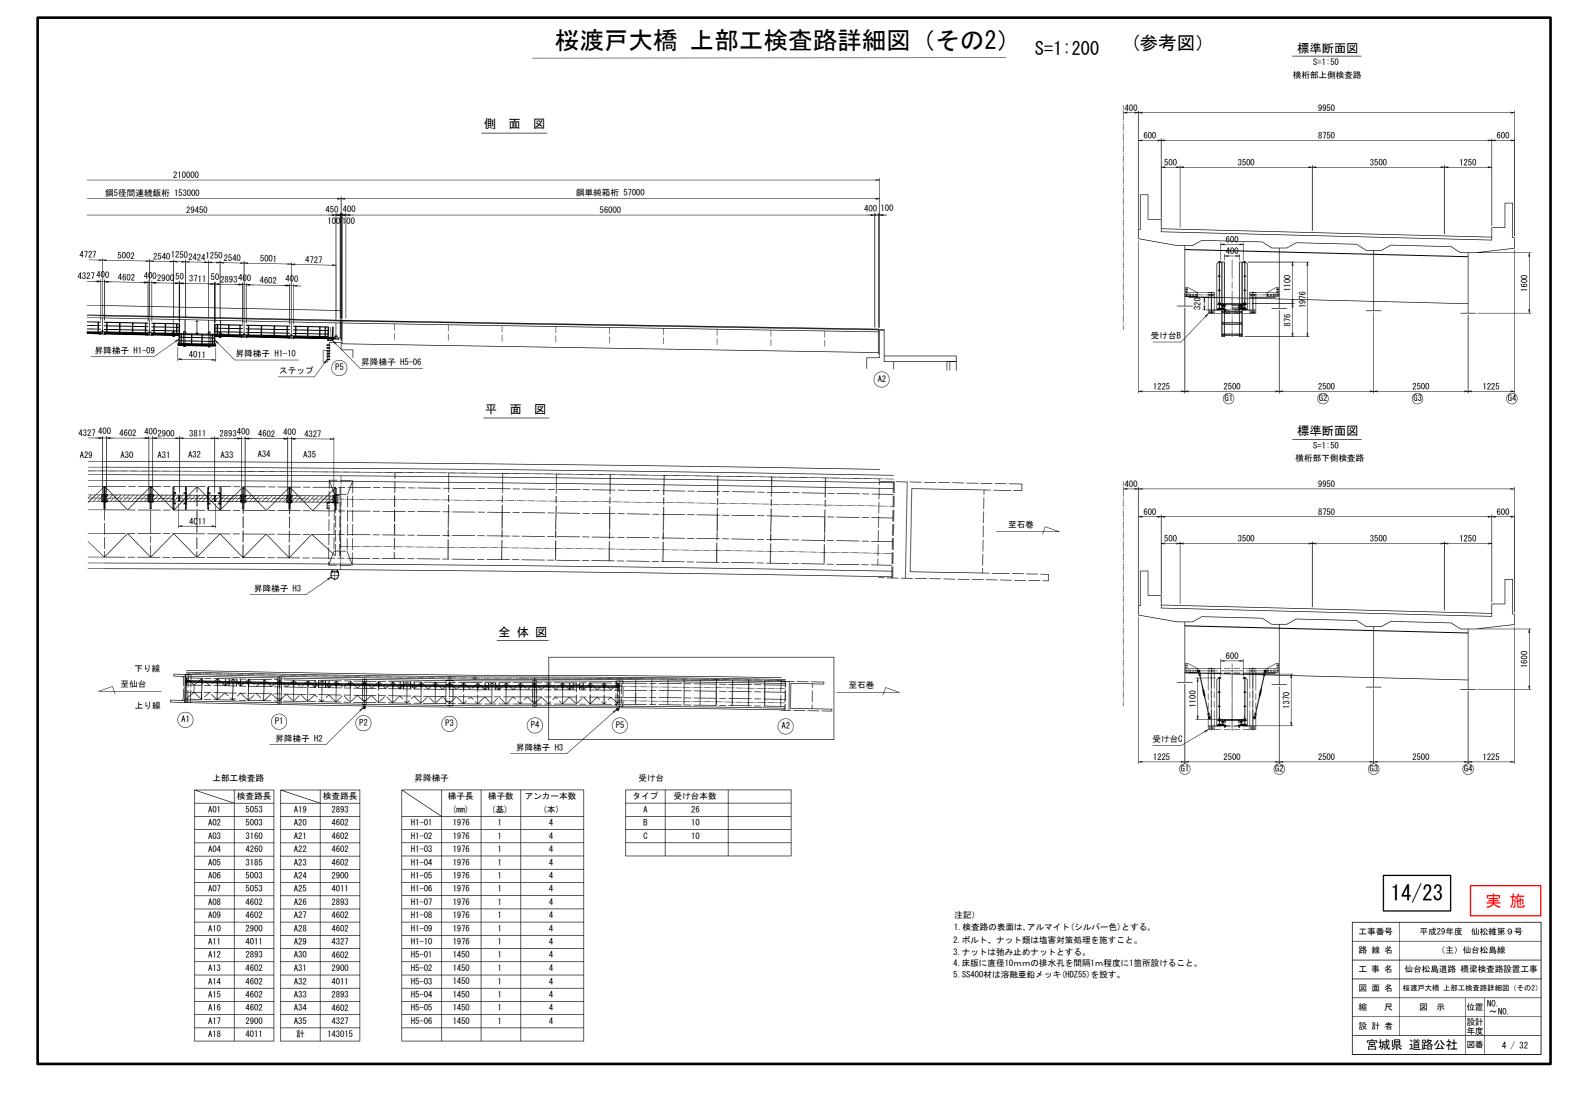


桜渡戸大橋 上部工検査路詳細図 (その3) S=1:30 (参考図) 断面図 平面図 平面図 S=1:10 S=1:30 S=1:30 平面図 横桁部上側検査路 横桁部下側検査路 支柱部 S=1:30 669 4260 有効幅員600 1260 1250 1250 1330 1330 5053 A6061S-T6 1553 1500 1500 横梁 中下段タイプ A6063S-T6相当 5453 4260 3360 側面図 側面図 側面図 350 S=1:30 S=1:30 S=1:30 5053 3960 156 1500 1553 1500 1330 1330 1150 1260 1150 200 <u>主桁</u> A6061S-T6 <u>横桁</u> L-100x55x7t A6061S-T6 499 809 226 350 703 2397 4933 2589 822 849 ユニット長 5053 ユニット長(支間長) 3160 200 ユニット長 4260 受け台A 受け台A 受け台A 受け台B 5453 受け台C 受け台C 梯子 H-1 昇降梯子 H1 昇降梯子 H5 B - BC - CA - AS=1:30 S=1:30 受け台C 受け台B 540 540 70 400 70 400 70 L130x130x9 SS-400 2470 PL 230x9x335 SS-400 PL 230x9x335 SS-400 L130x130x9 / SS-400 1260 H160x160x7/10 A6061S-T6 2290 SUS304相当品 昇降梯子 H1 2500 L100x100x10 A6063S-T6相当 15/23 受け台B 実 施 F - F H160x160x7/10 1260 S=1:10 A6061S-T6 六角ボルト 2290 工事番号 平成29年度 仙松維第9号 M10x30 2500 400 路線名 (主) 仙台松島線 受け台C 仙台松島道路 橋梁検査路設置工事 図 面 名 桜渡戸大橋 上部工検査路詳細図(その3) L70x70x6 1. 検査路の表面は、アルマイト(シルバー色)とする。 位置 NO. ~NO. A6061S-T6 縮 図 示 ステップ A6061S-T6 506 2. ボルト、ナット類は塩害対策処理を施すこと。 設計 設計者 540 3. ナットは弛み止めナットとする。 4. 床版に直径10mmの排水孔を間隔1m程度に1箇所設けること。 宮城県 道路公社 図番 5/32 5. SS400材は溶融亜鉛メッキ(HDZ55)を設す。

桜渡戸大橋 上部工検査路詳細図 (その4) S=1:10 (参考図)

受け台 詳細図

受け台A

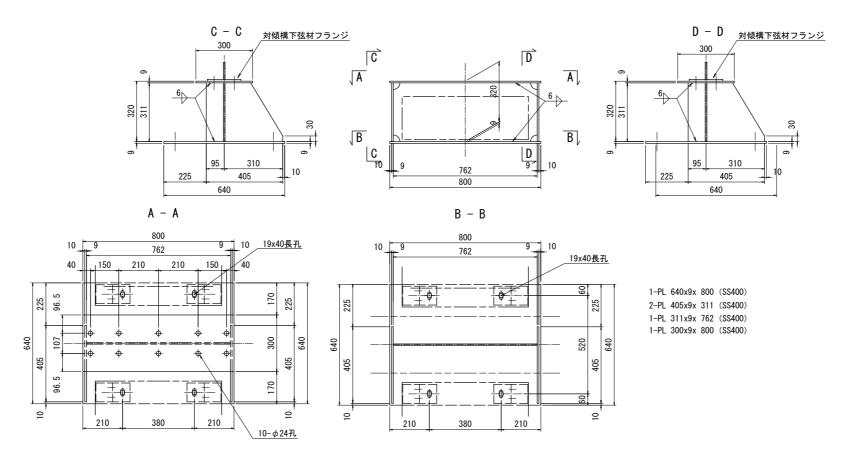

注)

1. ボルトの取合いは、現地測量後決定のこと。 2. SS400材は溶融亜鉛メッキ(HDZ55)を設す。





工事番号	平成29年度 仙松維第9号			
路線名	(主) 仙台松島線			
工事名	仙台松島道路 橋梁検査路設置工事			
図面名	桜渡戸大橋 上部工検査路詳細図 (その4)			
縮尺	図 示 位置 NO. ~ NO.			
設計者	設計年度			
宮城県 道路公社 図番 6/32				


桜渡戸大橋 上部工検査路詳細図 (その5)


S=1:10 (参考図)

受け台B 詳細図

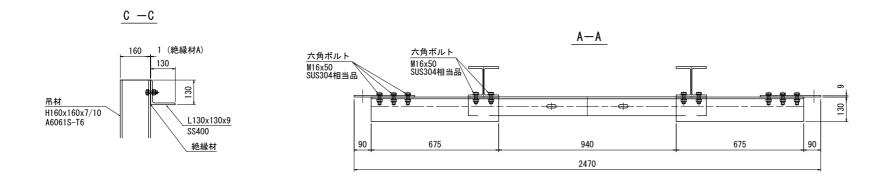


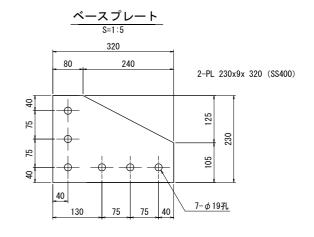

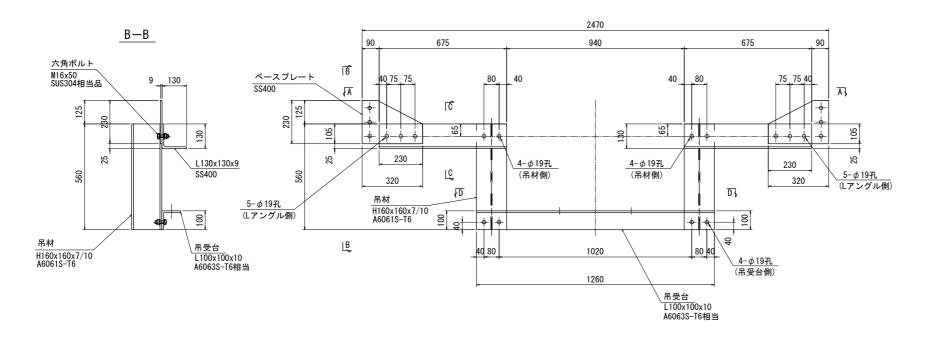

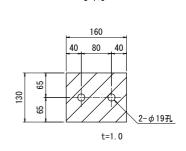

絶縁材A

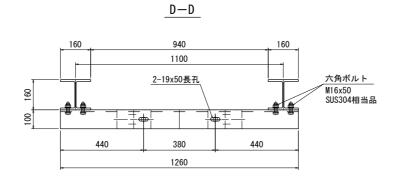

注)


- 1. ボルトの取合いは、現地測量後決定のこと。
- 2. SS400材は溶融亜鉛メッキ(HDZ55)を設す。



工事番号	平成29年度 仙松維第9号			
路線名	(主) 仙台松島線			
工事名	仙台松島道路 橋梁検査路設置工事			
図面名	桜渡戸大橋 上部工検査路詳細図 (その5)			
縮尺	図 示 位置 NO. ~ NO.			
設計者	設計年度			
宮城県 道路公社 図番 7/32				

桜渡戸大橋 上部工検査路詳細図(その6) _{S=1:10} (参考図)


受け台C 詳細図

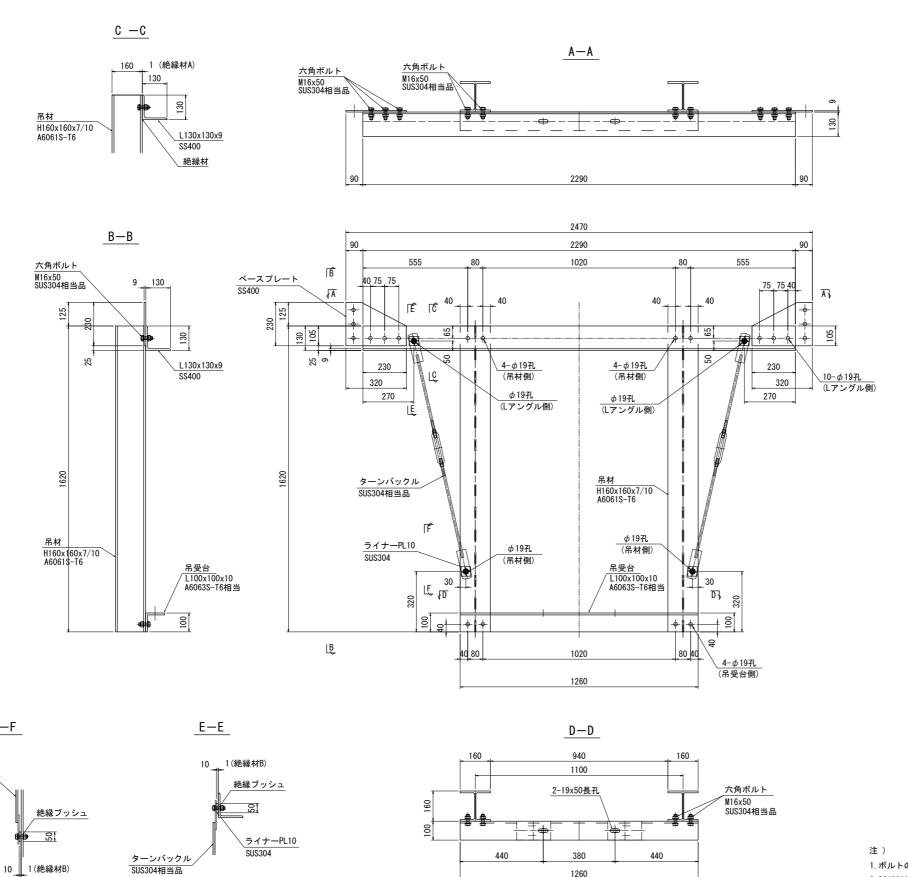


1260

F-F


ターンバックル SUS304相当品

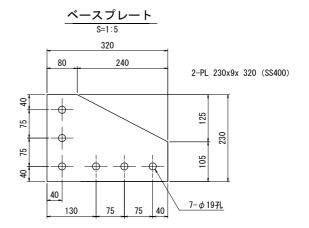


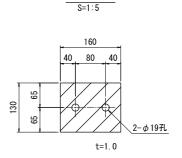

絶縁材B

絶縁材A

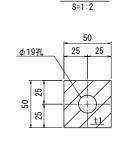

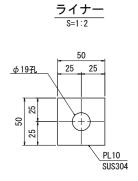









工事番号	平成29年度 仙松維第9号				
路線名	(主)仙台松島線				
工事名	仙台松島道路 橋梁検査路設置工事				
図面名	桜渡戸大橋 上部工検査路詳細図 (その6)				
縮尺	図 示 位置 NO. ~NO.				
設計者	設計年度				
宮城県 道路公社 図番 8/32					

1. ボルトの取合いは、現地測量後決定のこと。 2. SS400材は溶融亜鉛メッキ(HDZ55)を設す。

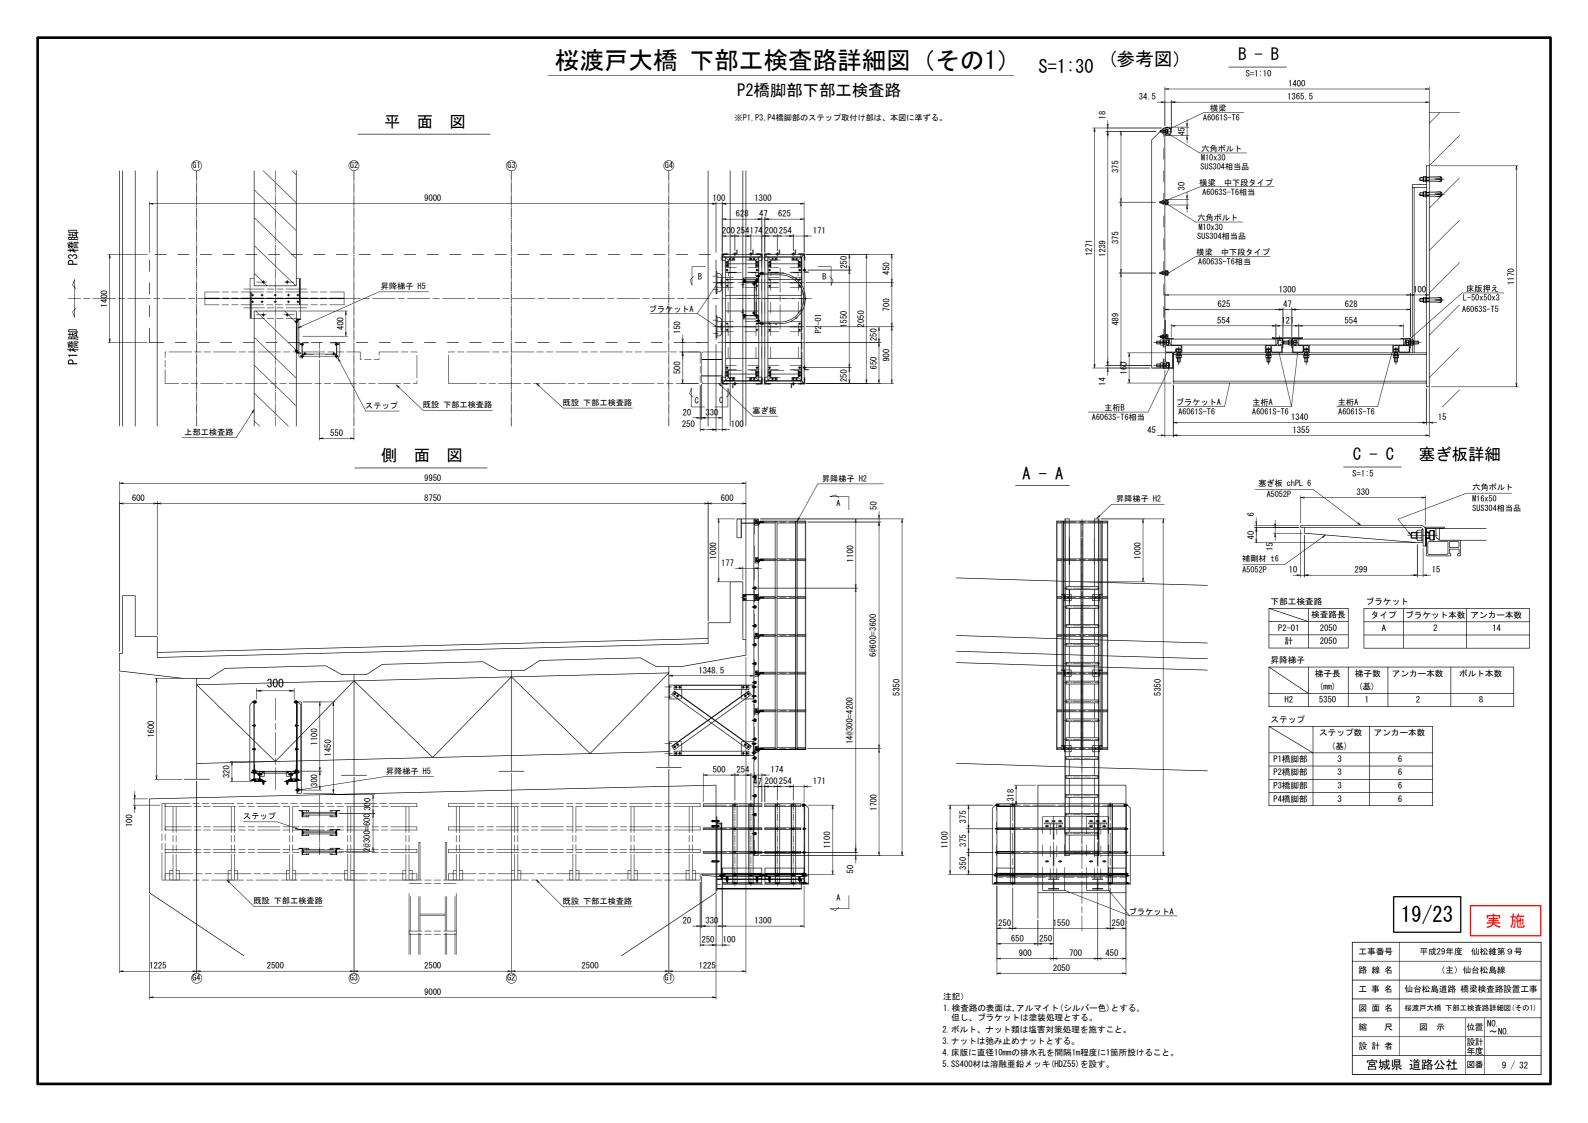

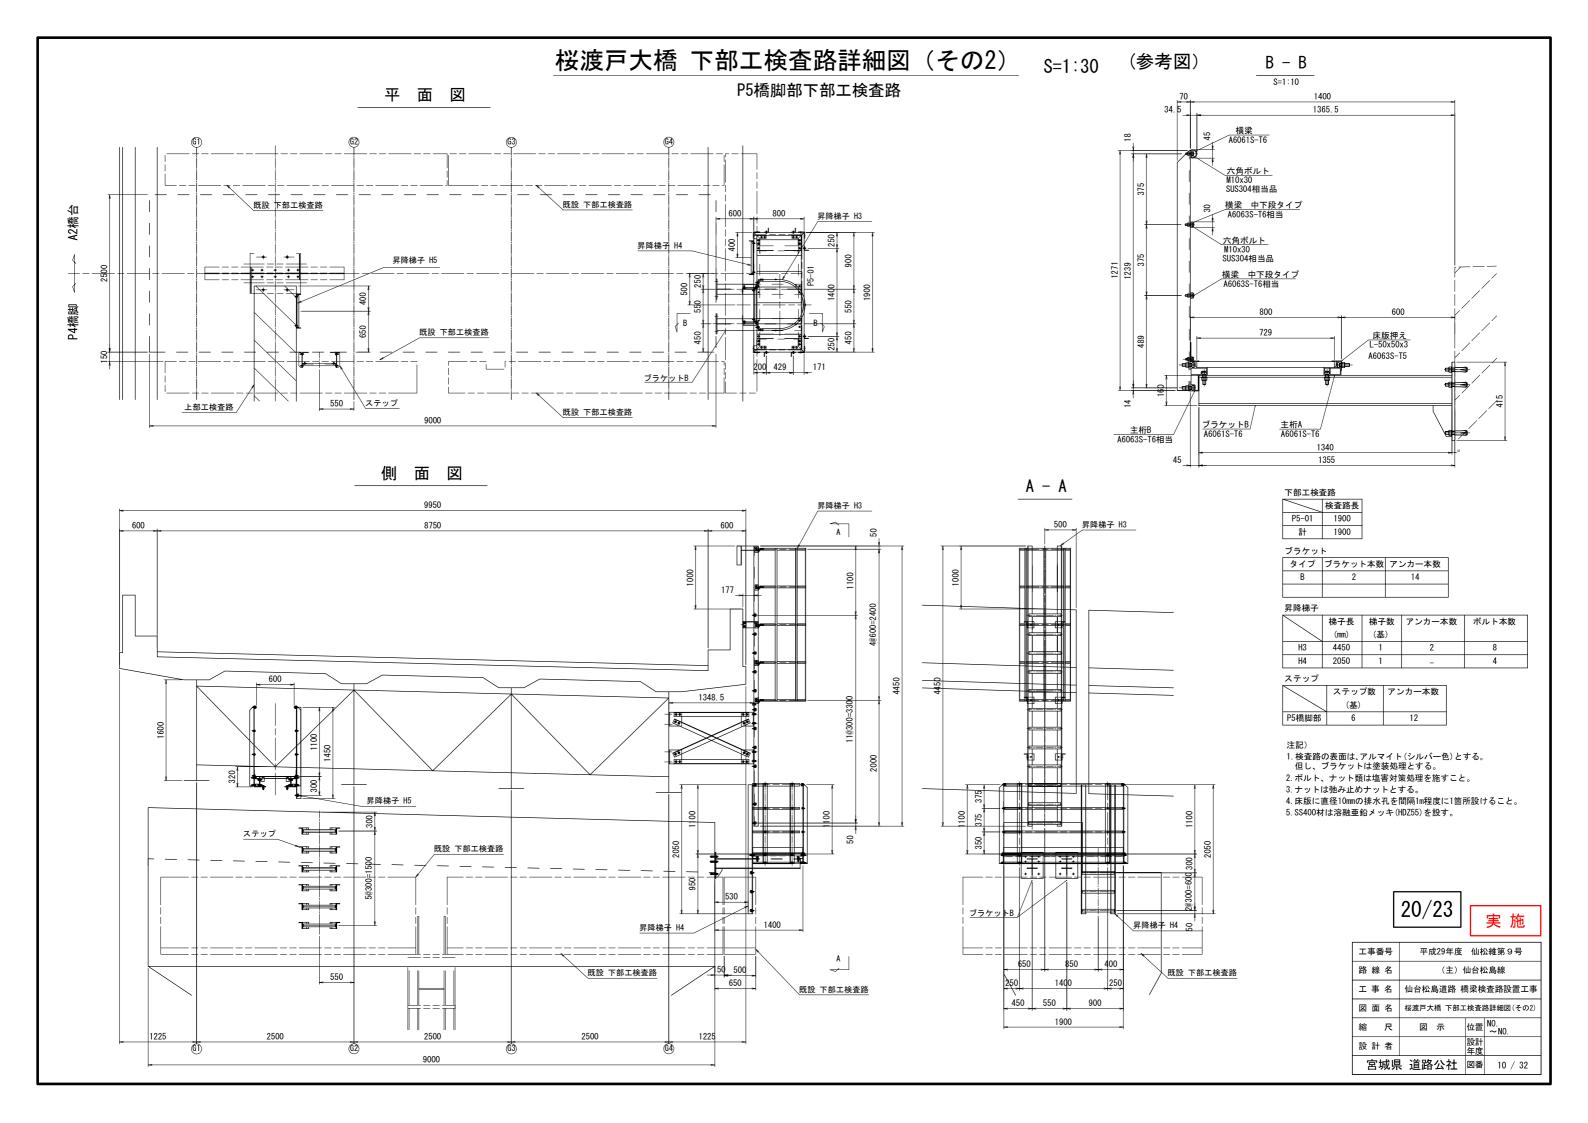


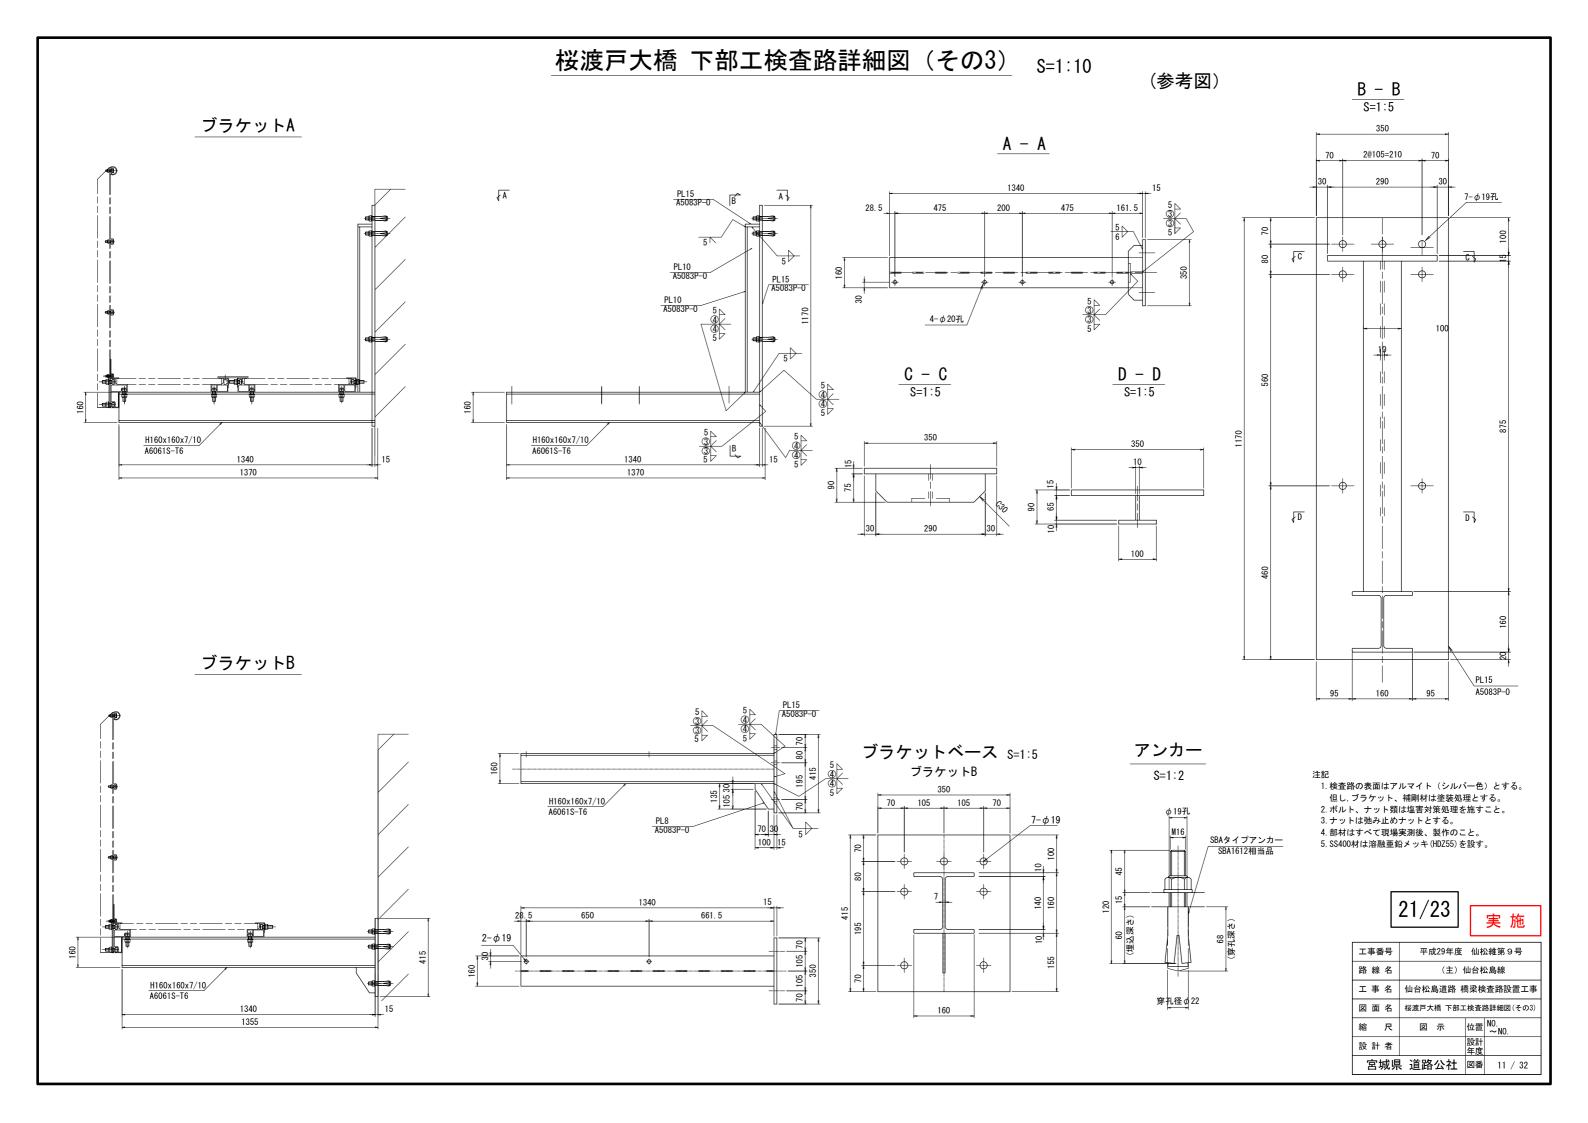


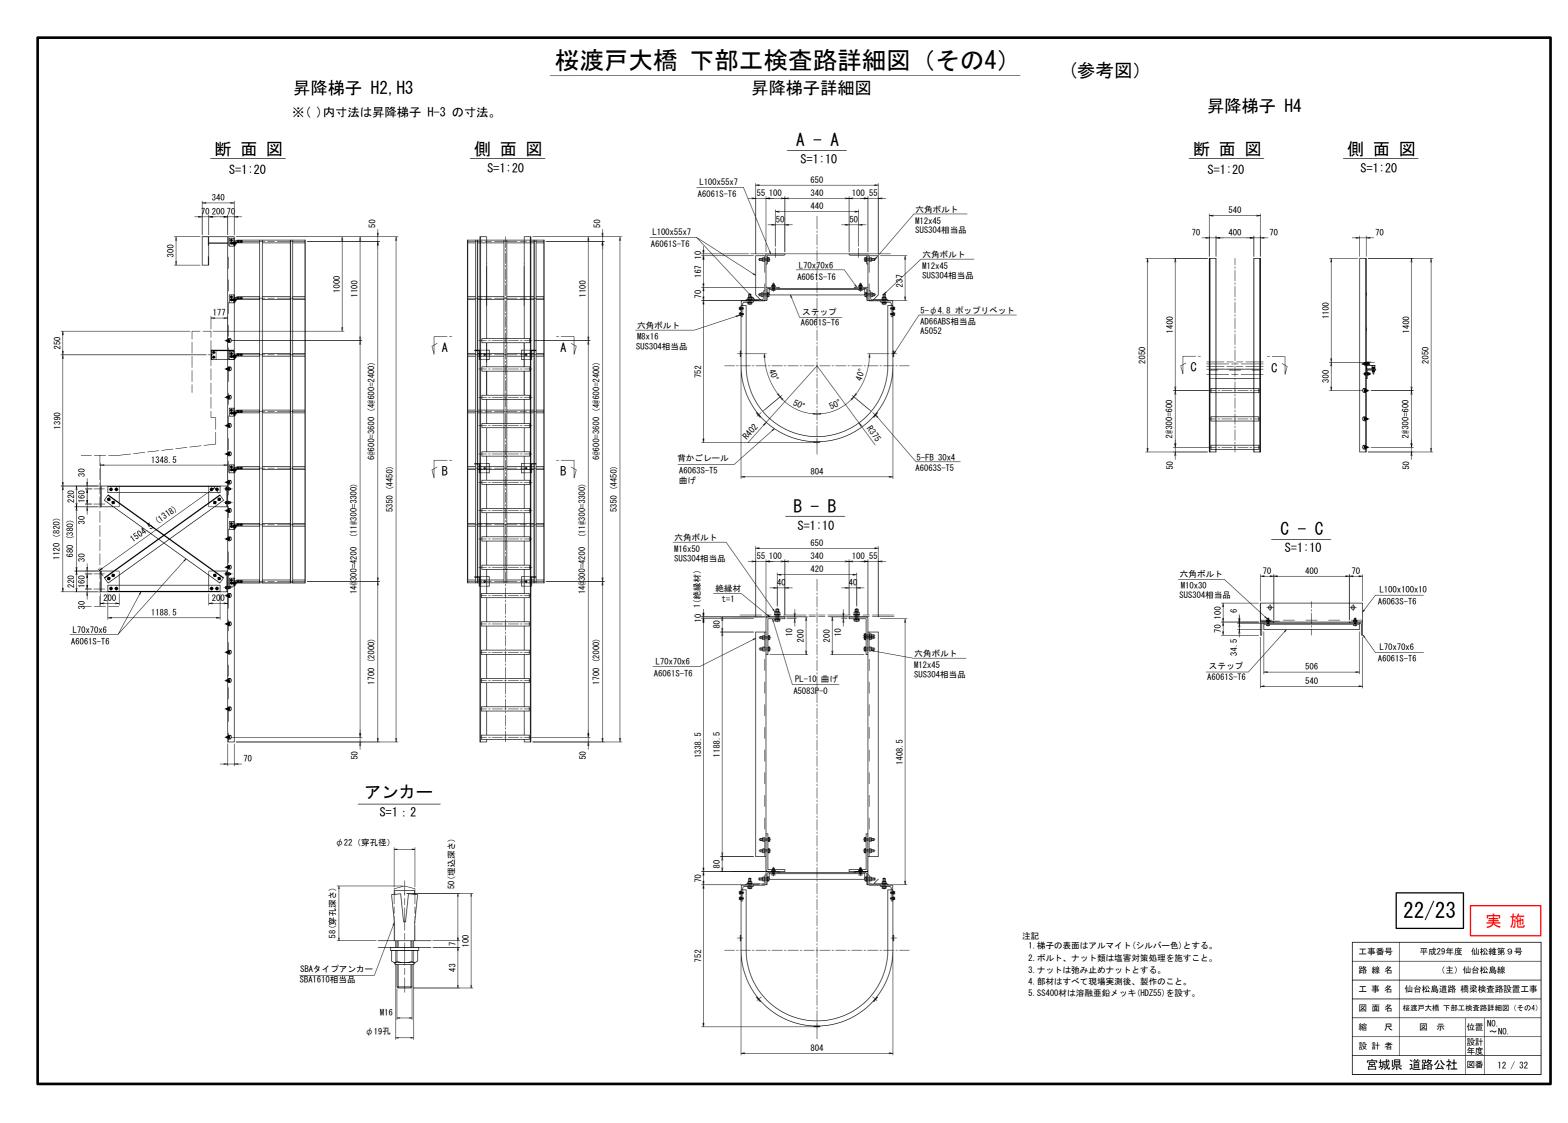



桜渡戸大橋 施工要領図 S=1:500 (参考図)


く 参 考 図 >

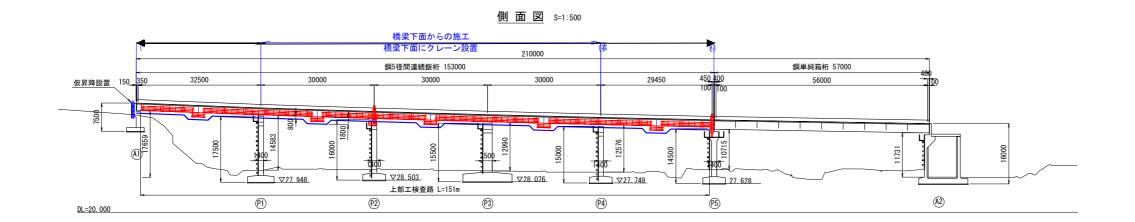

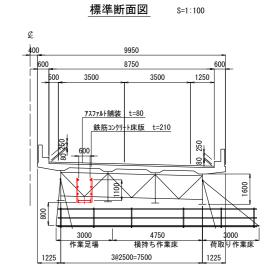

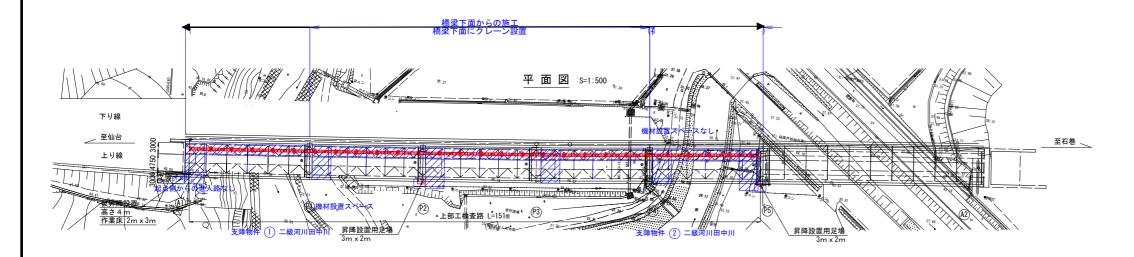

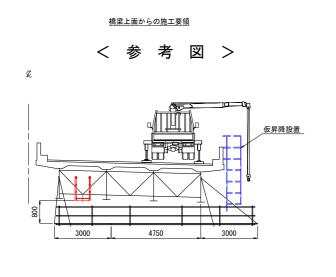

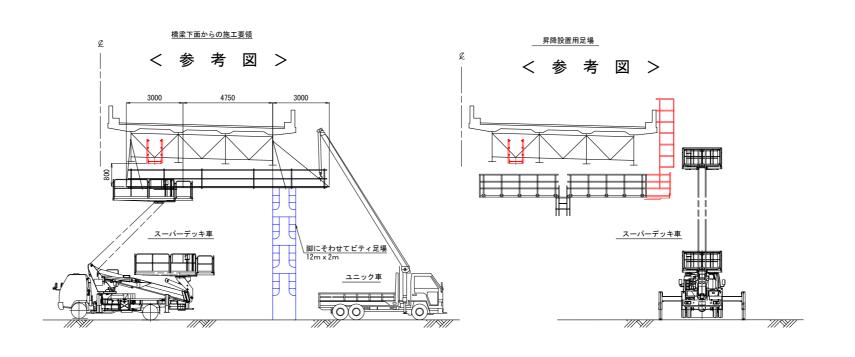

23/23

実 施

工事番号	平成29年度 仙松維第9号 (主)仙台松島線 仙台松島道路 橋梁検査路設置工事		
路線名			
工事名			
図面名	桜渡戸大棉		
縮尺	図示	位置	NO. ∼NO.
設計者		設計 年度	
宮城県 道路公社 図番 13 / 32			