
平成29年度 仙松維第 9 号 仙台松島道路 橋梁検査路設置工事

図 面 目 録


図 面 名	図面番号	葉数
図面目録	1	1
桜渡戸大橋 検査路一般図	2	1
桜渡戸大橋 上部工検査路詳細図(その1~その6)	3~8	6
桜渡戸大橋 下部工検査路詳細図(その1~その4)	9 ~ 12	4
桜渡戸大橋 施工要領図	13	1
初原大橋 下部工検査路一般図	14	1
初原大橋 FRP下部工検査路詳細図(その1~その8)	15~22	8
初原大橋 施工計画図	23	1
樋渡橋 下部工検査路一般図	24	1
桶渡橋 FRP下部工検査路詳細図(その1~その7)	25~31	7
桶渡橋 施工計画図	32	1

工事番号	平成29年度 仙松維第9号
路線名	(主)仙台松島線
工事名	仙台松島道路 橋梁検査路設置工事
図面名	桜渡戸大橋 検査路一般図
縮尺	図 示 位置 NO. ~NO.
設計者	設計年度
宮城県	具 道路公社 図番 1 / 32

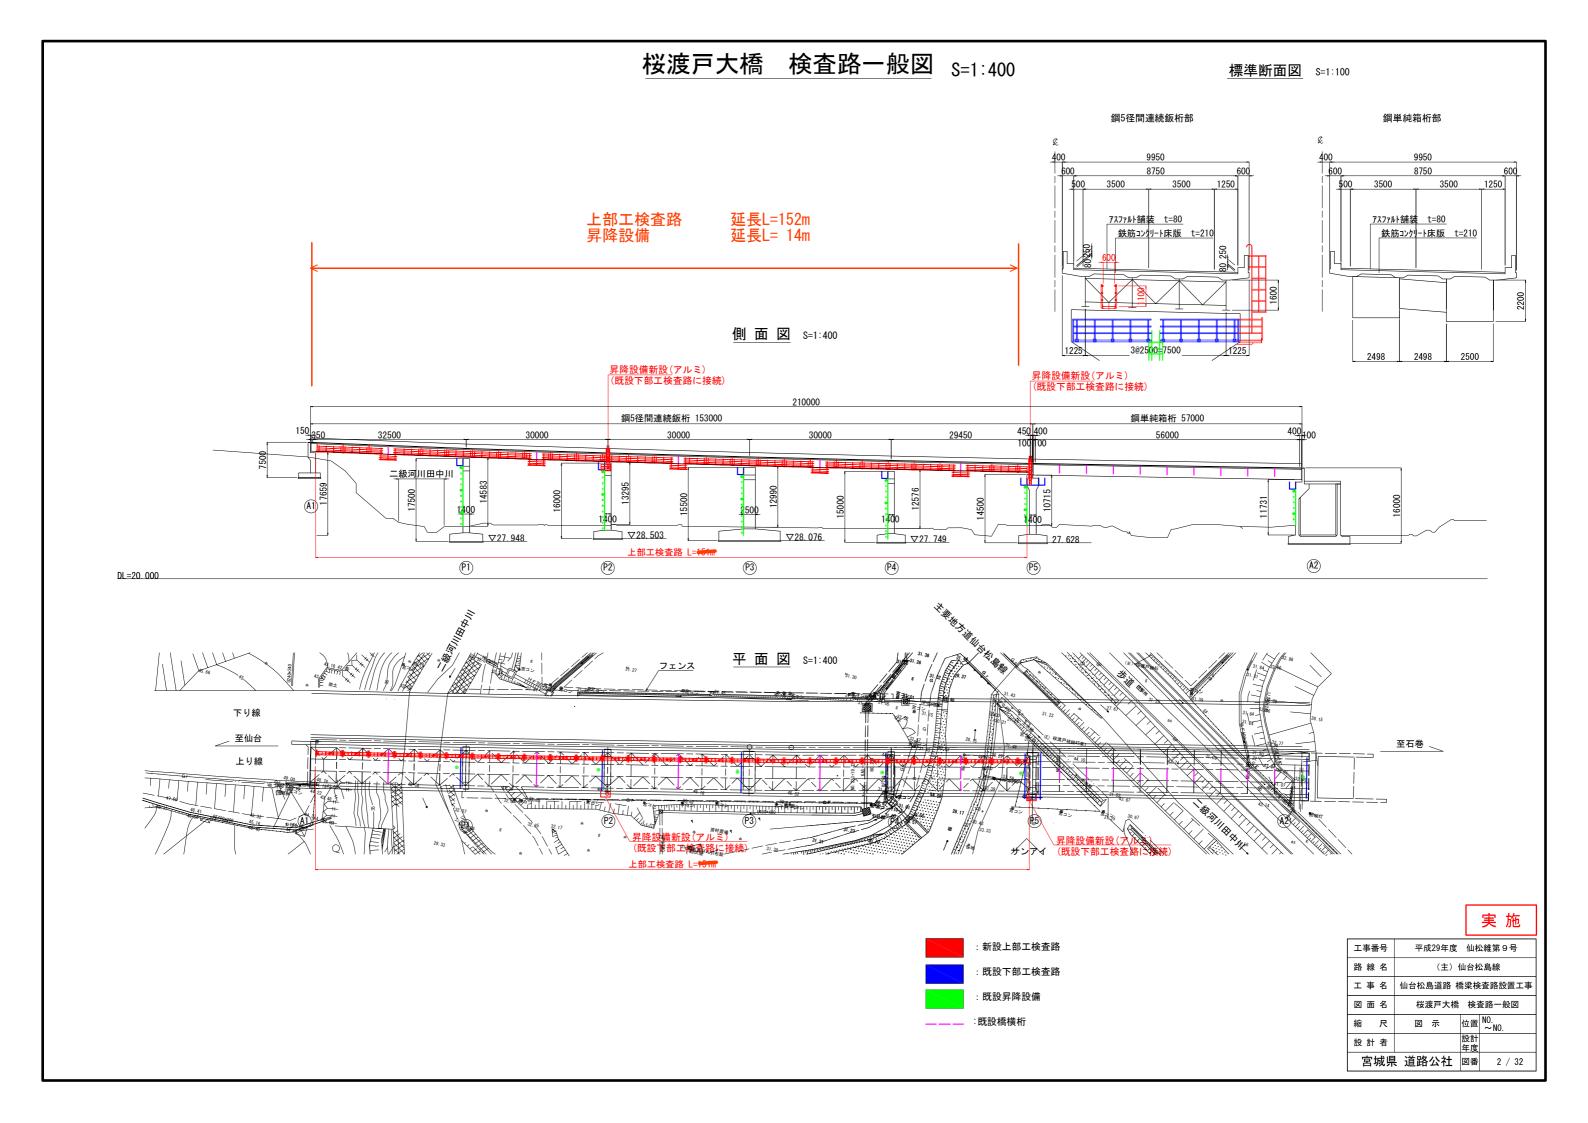



桜渡戸大橋 上部工検査路詳細図(その1) _{S=1:200}


側面図

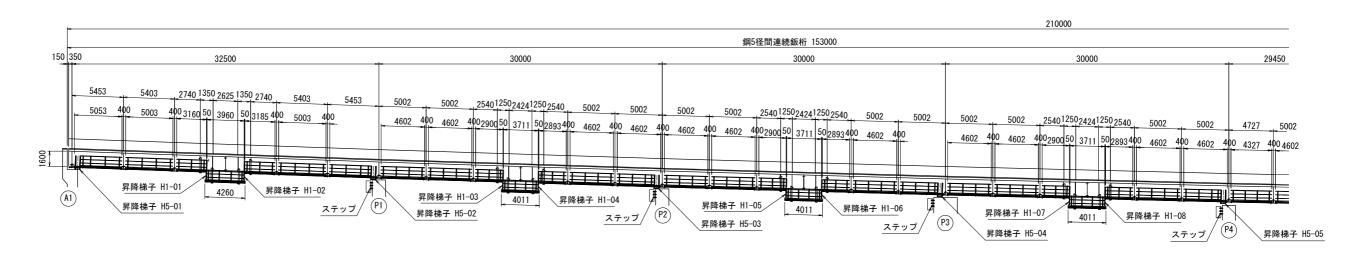

平 面 図

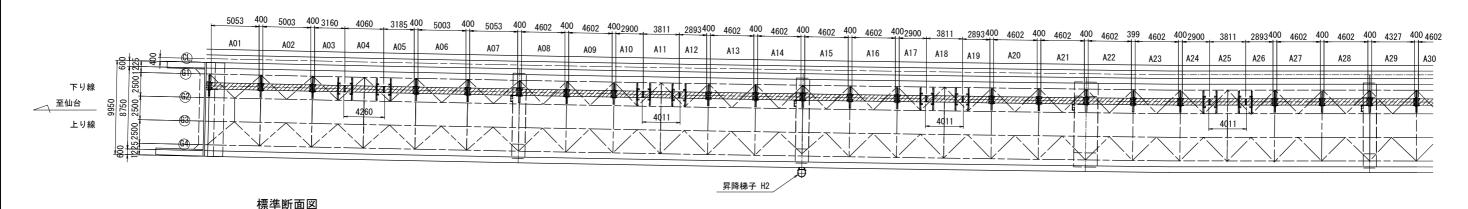


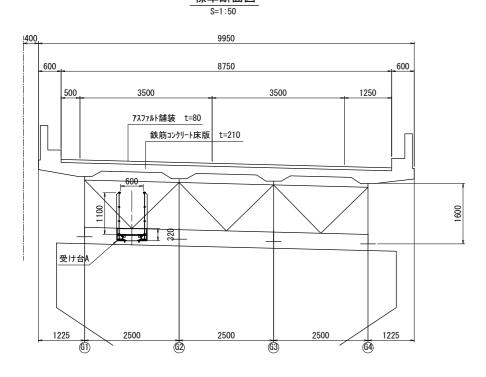

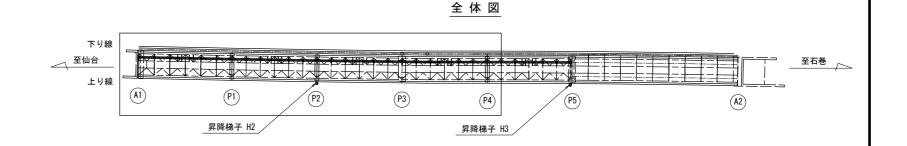

- 1. 検査路の表面は、アルマイト(シルバー色)とする。
- 2. ボルト、ナット類は塩害対策処理を施すこと。
- 3. ナットは弛み止めナットとする。 4. 床版に直径10mmの排水孔を間隔1m程度に1箇所設けること。
- 5. SS400材は溶融亜鉛メッキ(HDZ55)を設す。

工事番号	平成29年度	仙杉	公維第9号
路線名	(主) 化	山台村	公島線
工事名	仙台松島道路 棉	喬梁検	查路設置工事
図面名	桜渡戸大橋 上部工	検査路	B詳細図 (その1)
縮尺	図 示	位置	NO. ∼NO.
設計者		設計 年度	
宮城県	道路公社	図番	3 / 32

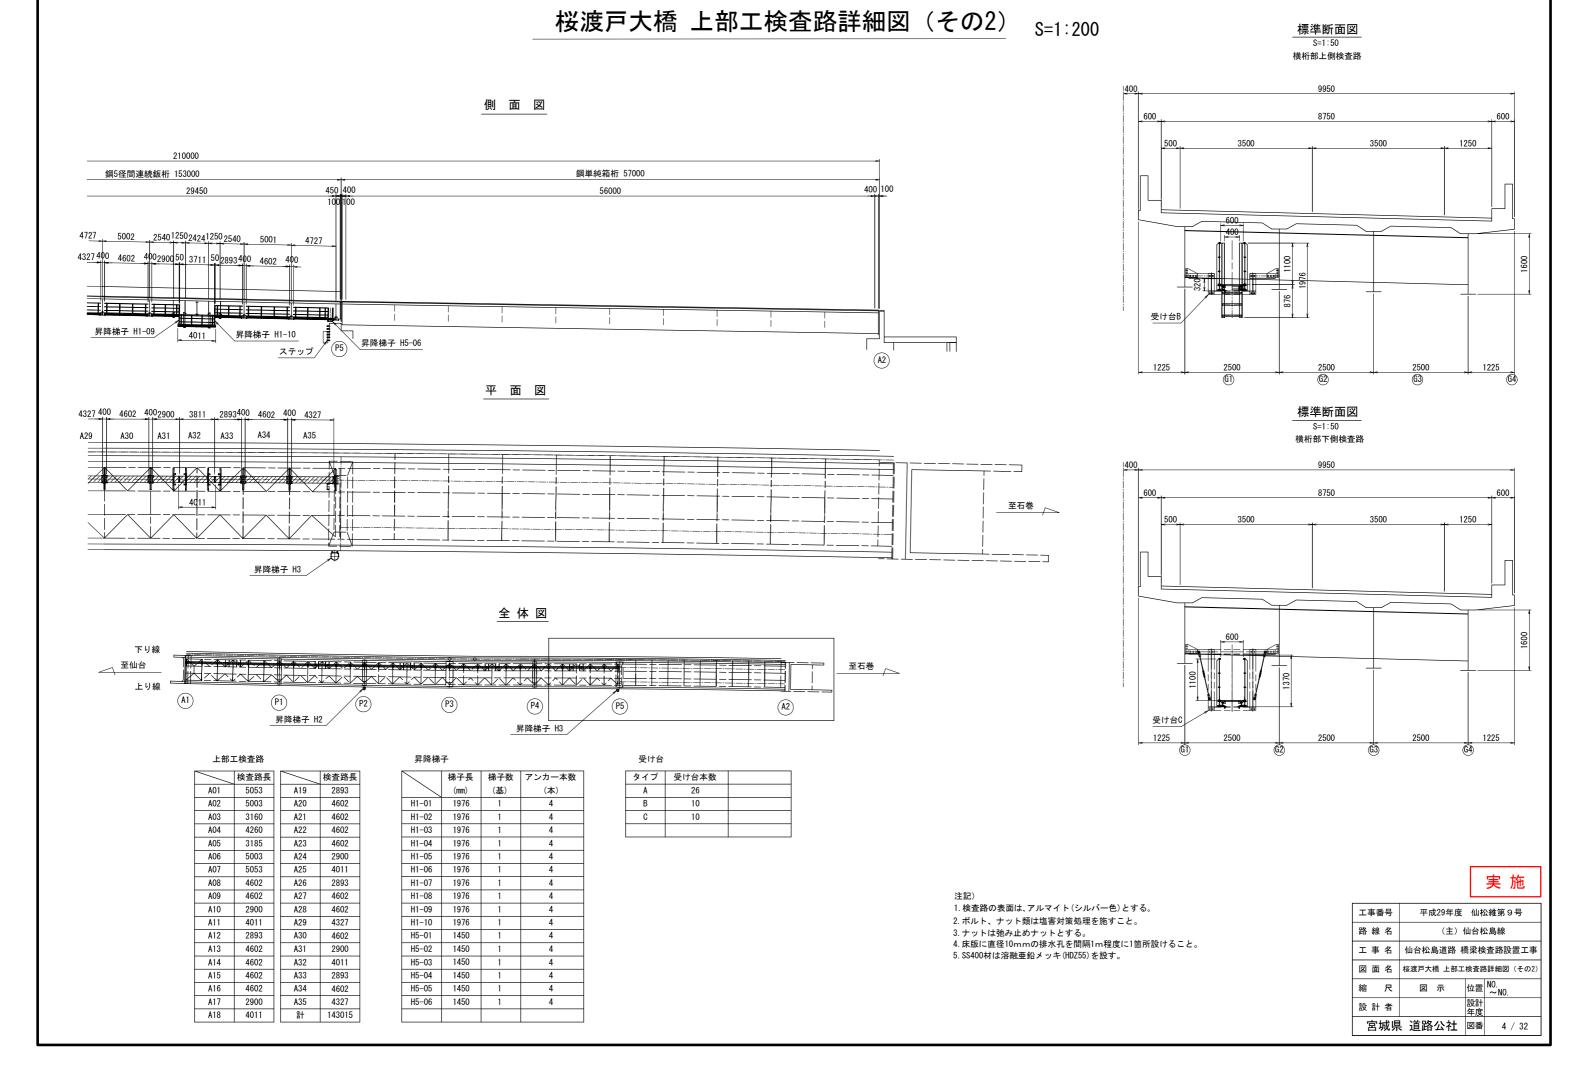


桜渡戸大橋 上部工検査路詳細図 (その3) 断面図 平面図 平面図 S=1:10 S=1:30 S=1:30 平面図 横桁部上側検査路 横桁部下側検査路 支柱部 S=1:30 669 4260 有効幅員600 1260 1250 1250 1330 1330 5053 A6061S-T6 1553 1500 1500 横梁 中下段タイプ A6063S-T6相当 5453 4260 3360 側面図 側面図 側面図 350 S=1:30 S=1:30 S=1:30 5053 3960 156 1500 1553 1500 1330 1330 1150 1260 1150 200 <u>主桁</u> A6061S-T6 <u>横桁</u> L-100x55x7t A6061S-T6 499 809 226 350 703 2397 4933 2589 822 849 ユニット長 5053 ユニット長(支間長) 3160 200 ユニット長 4260 受け台A 受け台A 受け台A 受け台B 5453 受け台C 受け台C 梯子 H-1 昇降梯子 H1 昇降梯子 H5 B - BC - CA - AS=1:30 S=1:30 受け台C 受け台B 540 540 70 400 70 400 70 L130x130x9 SS-400 2470 PL 230x9x335 SS-400 PL 230x9x335 SS-400 L130x130x9 / SS-400 1260 H160x160x7/10 A6061S-T6 2290 SUS304相当品 昇降梯子 H1 2500 L100x100x10 A6063S-T6相当 受け台B 実 施 F - F H160x160x7/10 1260 S=1:10 A6061S-T6 六角ボルト 2290 工事番号 平成29年度 仙松維第9号 M10x30 2500 400 路線名 (主) 仙台松島線 受け台C 仙台松島道路 橋梁検査路設置工事 図 面 名 桜渡戸大橋 上部工検査路詳細図(その3) L70x70x6 1. 検査路の表面は、アルマイト(シルバー色)とする。 位置 NO. ~NO. A6061S-T6 縮 図 示 ステップ A6061S-T6 506 2. ボルト、ナット類は塩害対策処理を施すこと。 設計 設計者 540 3. ナットは弛み止めナットとする。 4. 床版に直径10mmの排水孔を間隔1m程度に1箇所設けること。 宮城県 道路公社 図番 5/32 5. SS400材は溶融亜鉛メッキ(HDZ55)を設す。

桜渡戸大橋 上部工検査路詳細図(その4) S=1:10

受け台 詳細図

受け台A

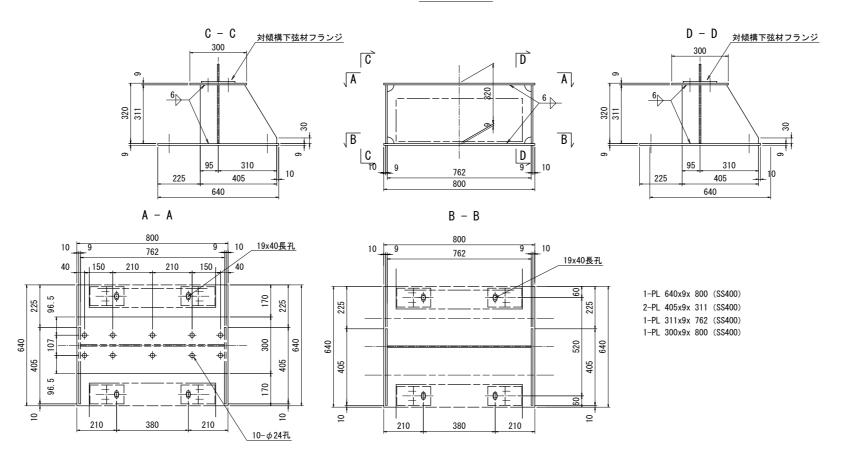

注)


1. ボルトの取合いは、現地測量後決定のこと。 2. SS400材は溶融亜鉛メッキ(HDZ55)を設す。


		実 施
工事番号	平成29年度	仙松維第9号
路線名	(主) 仙	台松島線
工事名	仙台松島道路 橋	梁検査路設置工事
図面名	桜渡戸大橋 上部工検	査路詳細図(その4)
縮尺	図示位	b置 NO. ~NO.
設計者		设計 F度
宮城県	↓ 道路公社 ▮	図番 6 / 32


桜渡戸大橋 上部工検査路詳細図 (その5)


S=1:10

受け台B 詳細図

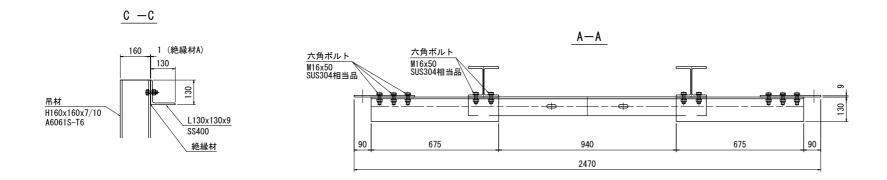


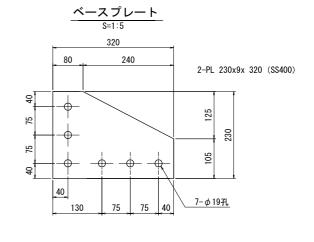

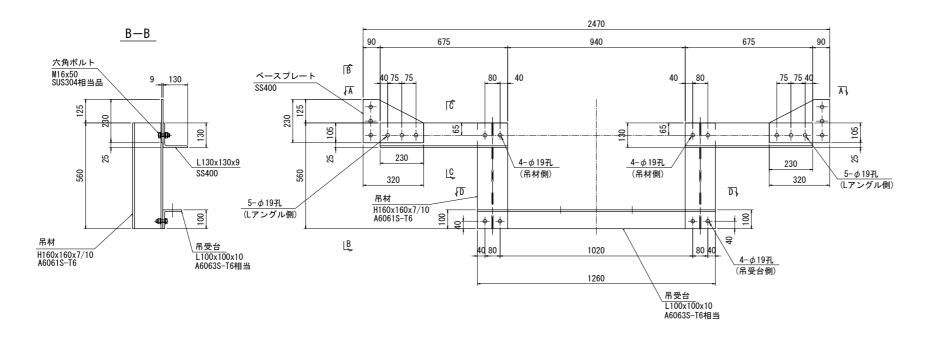

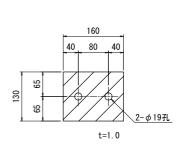

絶縁材A

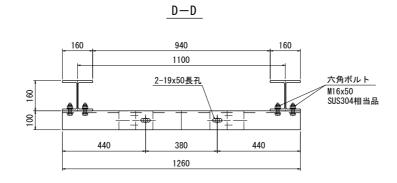


注)

- 1. ボルトの取合いは、現地測量後決定のこと。
- 2. SS400材は溶融亜鉛メッキ(HDZ55)を設す。

工事番号	平成29年度 仙松維第9号
路線名	(主) 仙台松島線
工事名	仙台松島道路 橋梁検査路設置工事
図面名	桜渡戸大橋 上部工検査路詳細図 (その5)
縮尺	図 示 位置 NO. ~ NO.
設計者	設計年度
宮城県	具 道路公社 図番 7 / 32


桜渡戸大橋 上部工検査路詳細図(その6) _{S=1:10}


受け台C 詳細図

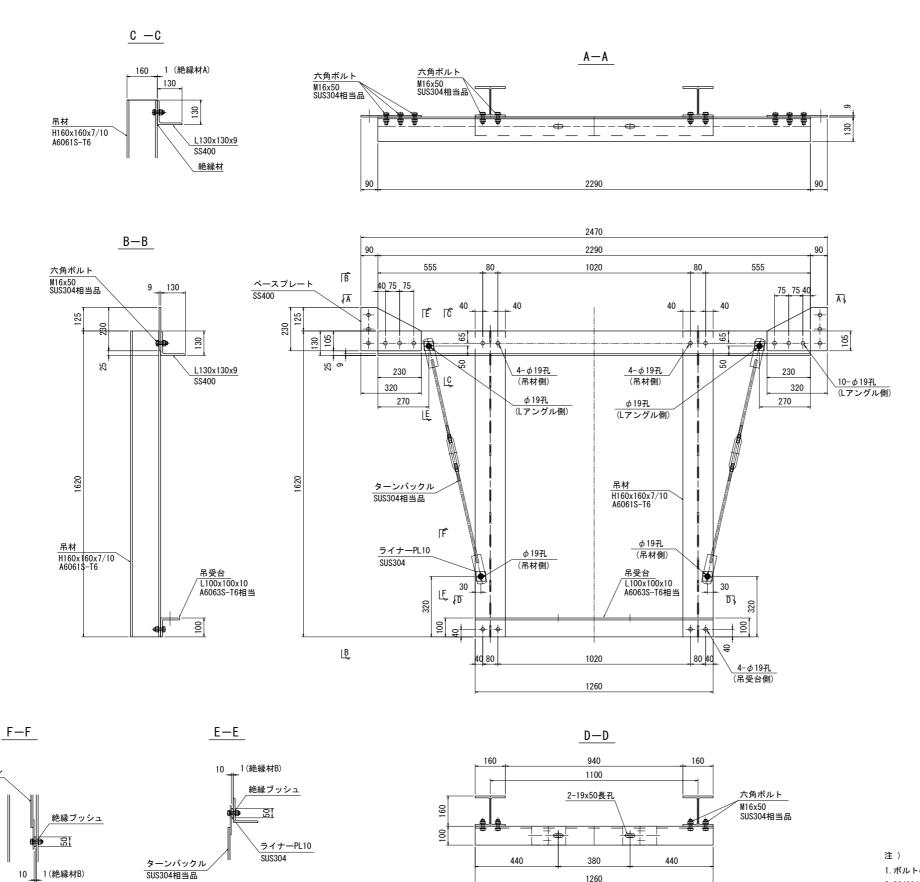

1260


ターンバックル SUS304相当品

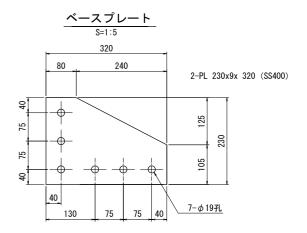


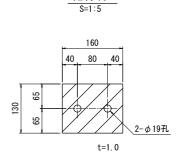

絶縁材B

絶縁材A

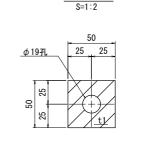

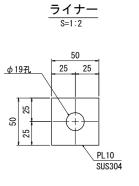





工事番号	平成29年度	仙杉	公維第9号
路線名	(主)	仙台村	公島線
工事名	仙台松島道路 村	喬梁検	全路設置工事
図面名	桜渡戸大橋 上部工	検査路	各詳細図 (その6)
縮尺	図示	位置	NO. ∼NO.
設計者		設計 年度	
宮城県	道路公社	図番	8 / 32

)	
ボルトの取合いは、	現地測量後決定(

1. ボルトの取合いは、	現地測量後決定のこと
2. SS400材は溶融亜鉛	メッキ(HDZ55)を設す。

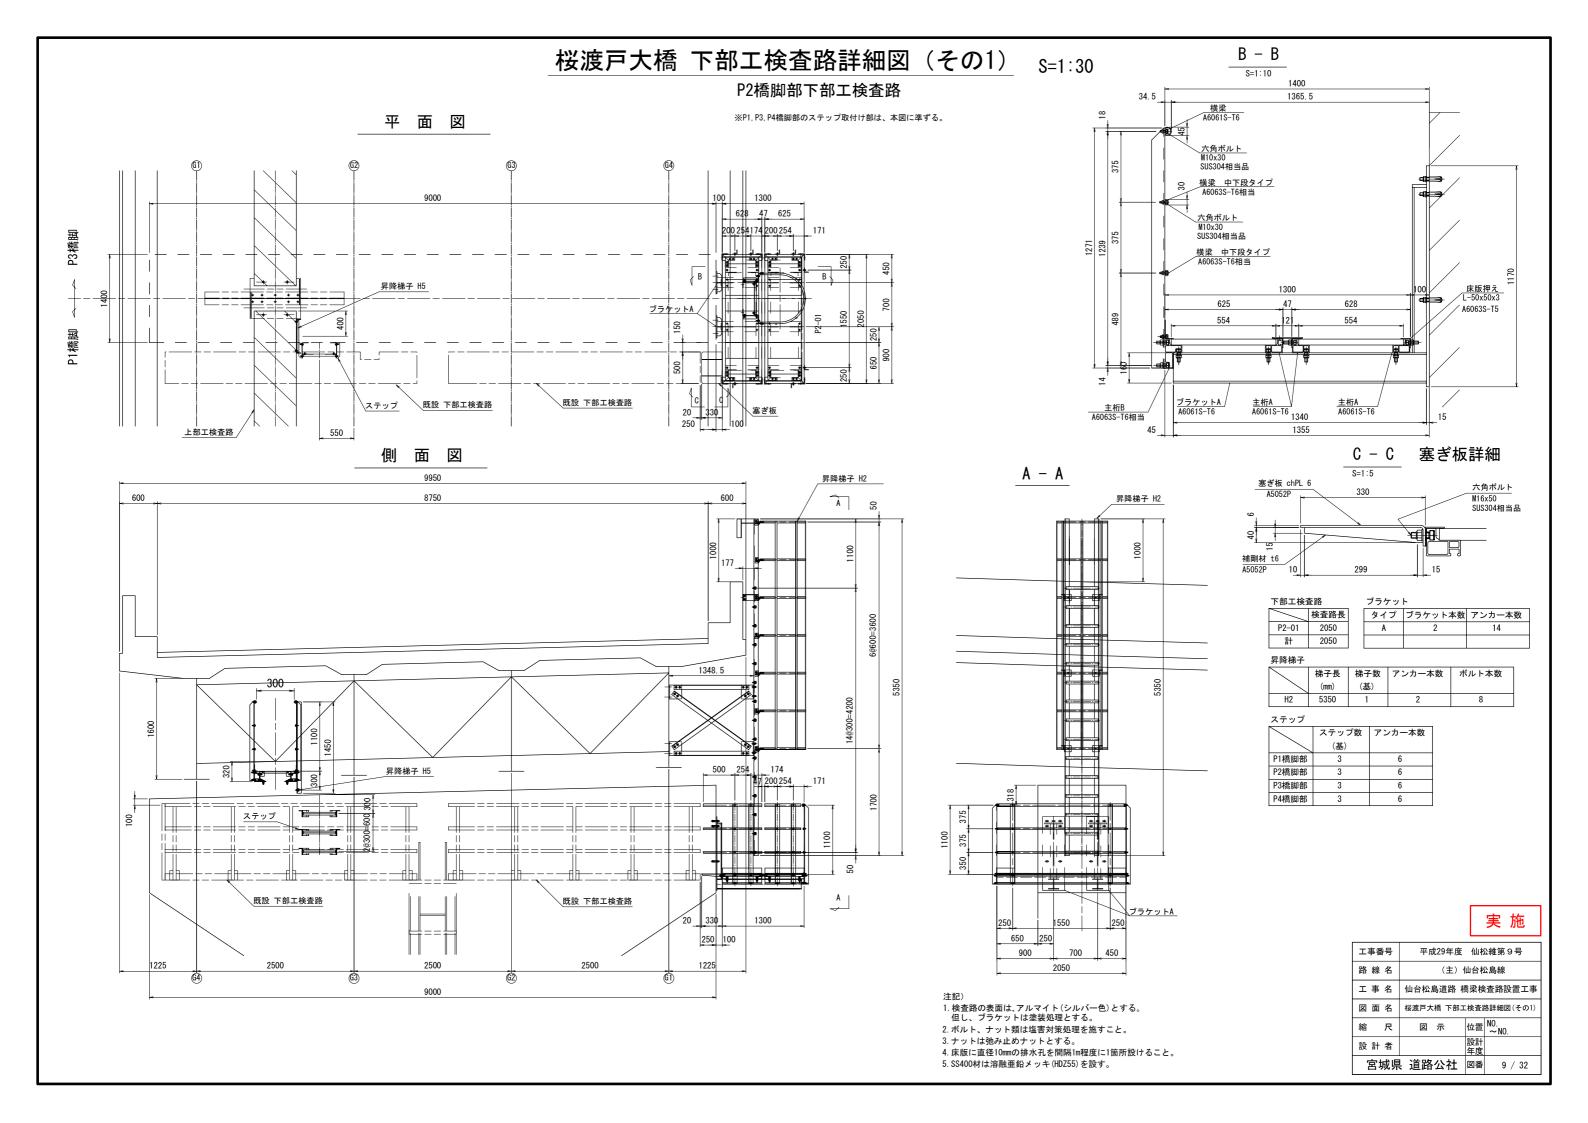


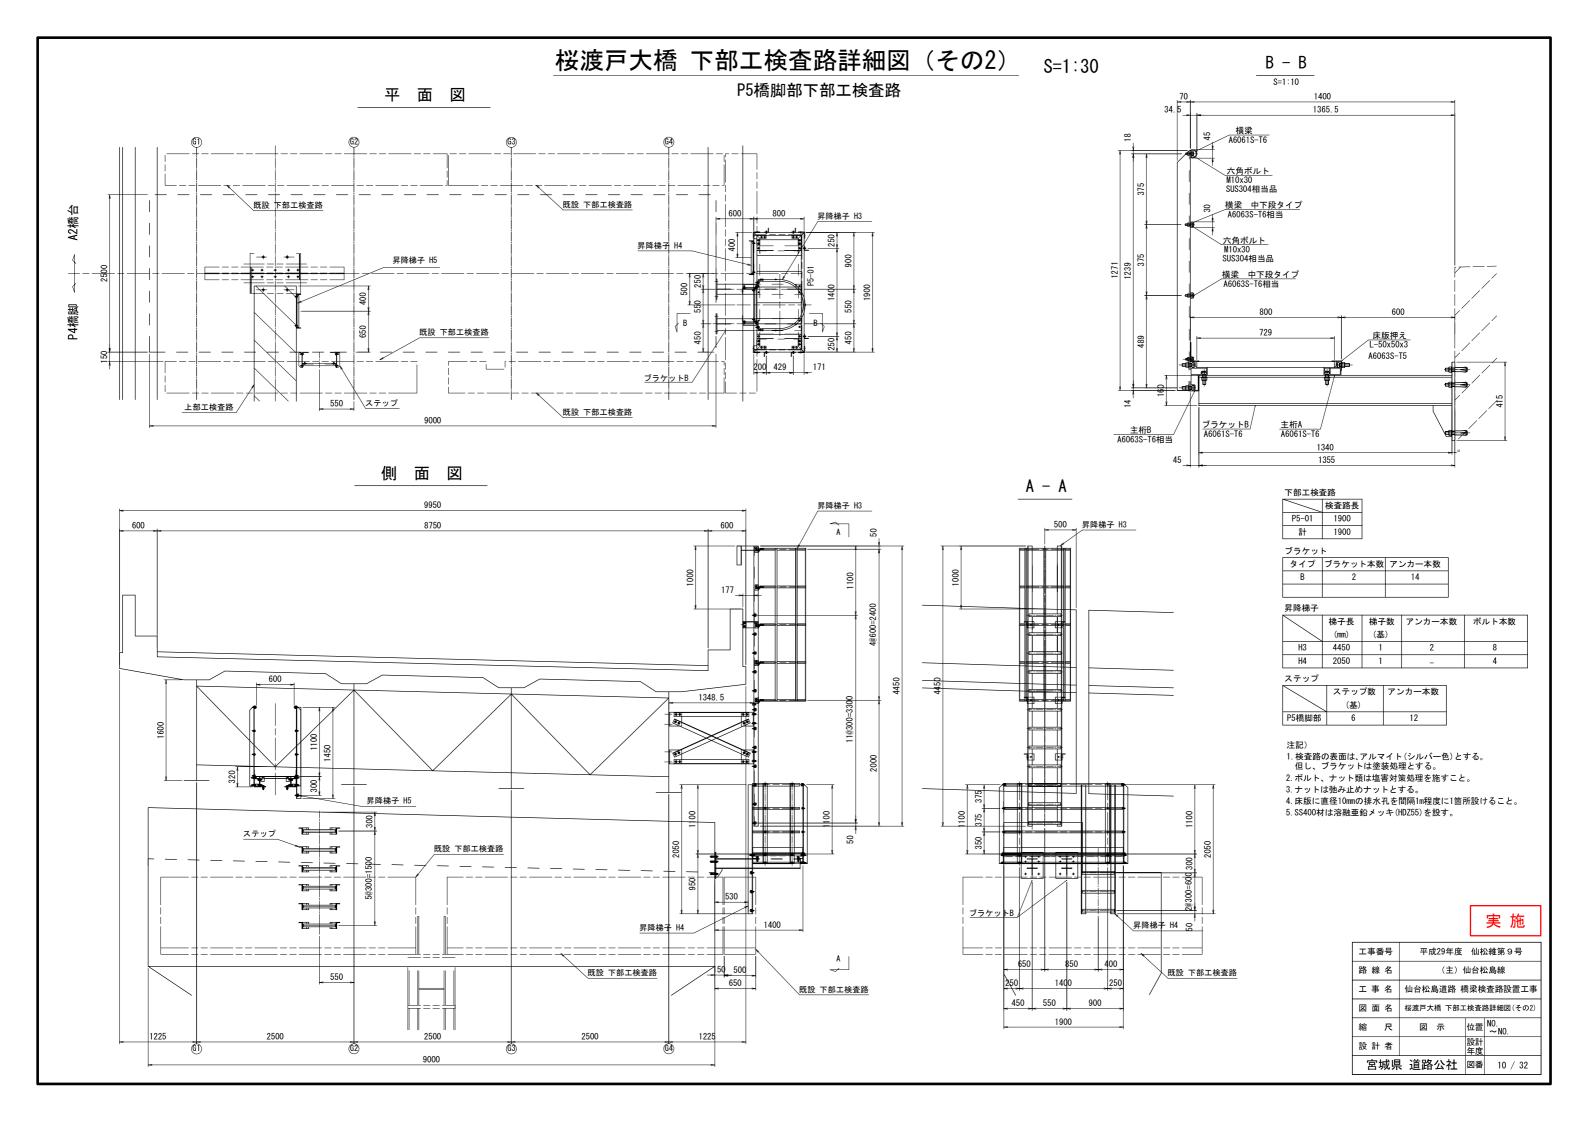



桜渡戸大橋 下部工検査路詳細図 (その3) B - BS=1:5 ブラケットA 350 <u>A</u> – A 2@105=210 290 1340 ₹A 7-φ197L 161.5 28. 5 475 200 475 5 ₹C PL10 A5083P-0 PL10 A5083P-0 4-φ207L C - CD - DS=1:5 S=1:5 H160x160x7/10/ A6061S-T6 H160x160x7/10/ 350 A6061S-T6 1340 - ₹D D} 100 ブラケットB \ PL15 A5083P-0 95 160 ブラケットベース S=1:5 アンカー ブラケットB S=1:2 1. 検査路の表面はアルマイト(シルバー色)とする。 但し,ブラケット、補剛材は塗装処理とする。 H160x160x7/10/ 105 105 2. ボルト、ナット類は塩害対策処理を施すこと。 3. ナットは弛み止めナットとする。 PL8 A5083P-0 4. 部材はすべて現場実測後、製作のこと。 SBAタイプアンカー / SBA1612相当品 5. SS400材は溶融亜鉛メッキ(HDZ55)を設す。 650 661.5 実 施 (埋込深さ) $2-\phi 19$ 工事番号 平成29年度 仙松維第9号 (主) 仙台松島線 路線名 H160x160x7/10/ A6061S-T6 仙台松島道路 橋梁検査路設置工事 穿孔径 ₡ 22 図 面 名 | 桜渡戸大橋 下部工検査路詳細図(その3) 1340 160 1355 位置 NO. ~NO. 縮尺 図 示 設計者 宮城県 道路公社 図番 11 / 32


桜渡戸大橋 下部工検査路詳細図 (その4) 昇降梯子 H2, H3 昇降梯子詳細図 昇降梯子 H4 ※()内寸法は昇降梯子 H-3 の寸法。 断面図 側面図 断面図 側面図 S=1:10 S=1:20 S=1:20 S=1:20 S=1:20 L100x55x7 55, 100 100 55 340 A6061S-T6 440 70 200 70 六角ボルト M12x45 SUS304相当品 L100x55x7 400 A6061S-T6 六角ボルト M12x45 SUS304相当品 L70x70x6 A6061S-T6 <u>5-φ4.8 ポップリベット</u> AD66ABS相当品 A5052 六角ボルト M8x16 SUS304相当品 A > C → 5-FB 30x4 A6063S-T5 背かごレール 1348.5 В∜ A6063S-T5 804 300=4200 (11@300=3300) B - BS=1:10 C - C六角ボルト M16x50 SUS304相当品 340 100 55 420 六角ボルト M10x30 L100x100x10 絶縁材 SUS304相当品 A6063S-T6 L70x70x6 A6061S-T6 34.5 L70x70x6 六角ボルト A6061S-T6 L70x70x6 M12x45 SUS304相当品 ステップ A6061S-T6 506 A6061S-T6 \ PL-10 曲げ 540 A5083P-0 _____70 アンカー φ22 (穿孔径) (埋込深さ) (穿孔深さ) 注記 1. 梯子の表面はアルマイト(シルバー色)とする。 工事番号 平成29年度 仙松維第9号 2. ボルト、ナット類は塩害対策処理を施すこと。 SBAタイプアンカー SBA1610相当品 (主) 仙台松島線 3. ナットは弛み止めナットとする。 路線名 4. 部材はすべて現場実測後、製作のこと。 仙台松島道路 橋梁検査路設置工事 5. SS400材は溶融亜鉛メッキ(HDZ55)を設す。 図 面 名 | 桜渡戸大橋 下部工検査路詳細図(その4) M16 位置 NO. ~NO. 縮 図 示 φ197L 設計者 804 宮城県 道路公社 図番 12 / 32

桜渡戸大橋 施工要領図 S=1:500

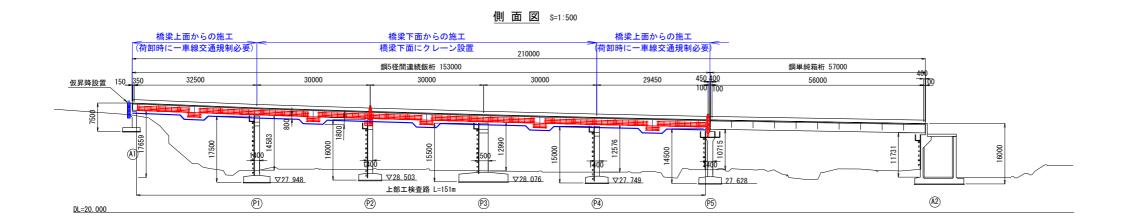

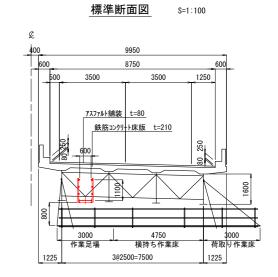

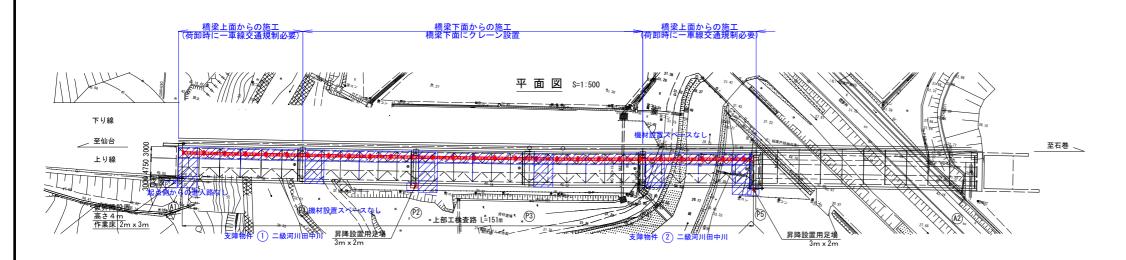


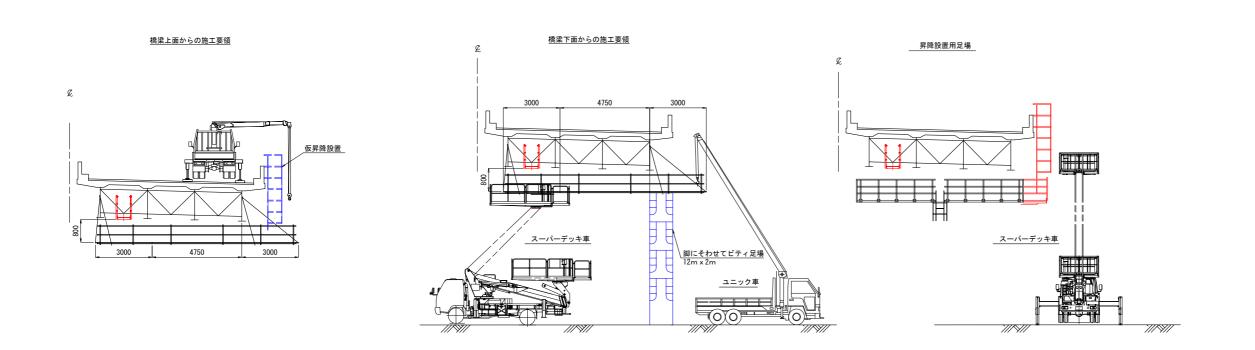


工事番号	平成29年度 仙松維第9号		
路線名	(主)	仙台村	公島線
工事名	仙台松島道路 橋梁検査路設置工事		
図面名	桜渡戸大橋 施工要領図		
縮尺	図示	位置	NO. ∼NO.
設計者		設計 年度	
宮城県	道路公社	図番	13 / 32


初原大橋 下部工検査路一般図


側面図 S=1:200

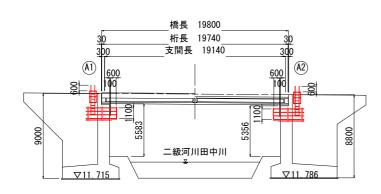

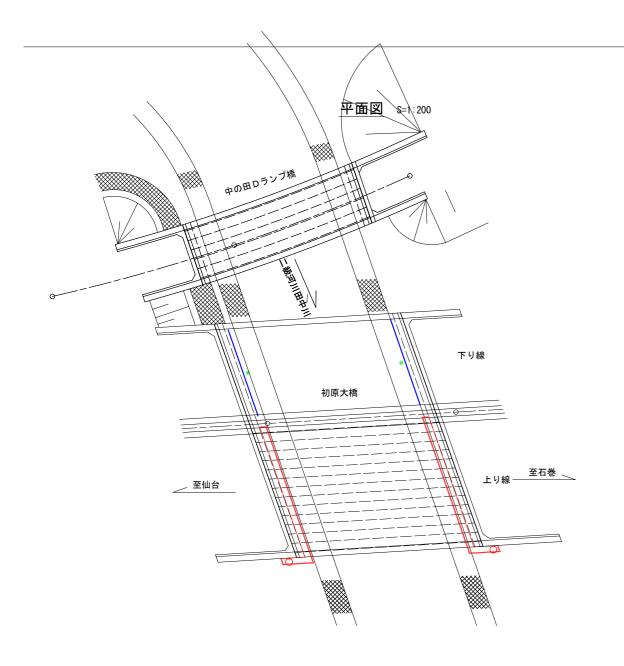

標準断面図 S=1:100

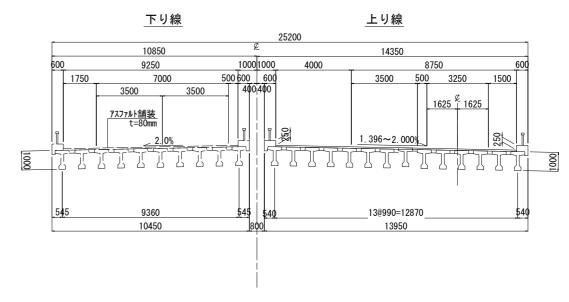

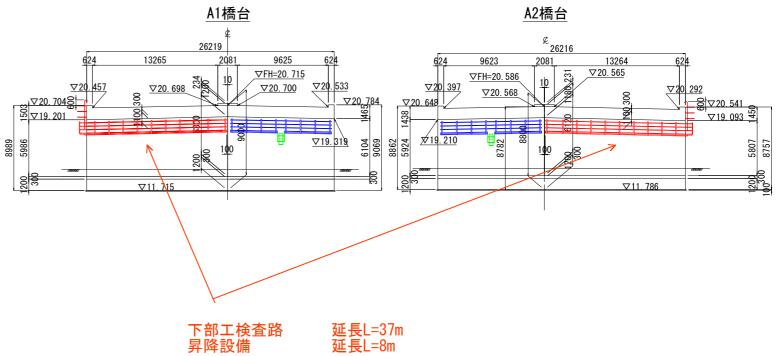

※A2橋台側は旧橋との離隔が小さいため、 現地にて計測し、場合によっては昇降 位置を変更すること。



新設下部工検査路

既設下部工検査路

既設昇降設備

実 施 工事番号 平成29年度 仙松維第9号 (主) 仙台松島線 路線名 仙台松島道路 橋梁検査路設置工事 工事名 図面名 初原大橋 下部工検査路一般図 位置 NO. ~NO. 縮尺 図 示 設計者 宮城県 道路公社 図番 14/32


初原大橋 FRP下部工検査路詳細図(その1) S=1:100


FRP下部工検査路配置図(1)



A – A


A2橋台 c - c

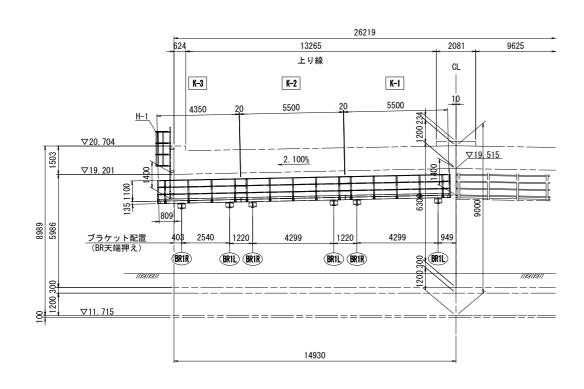


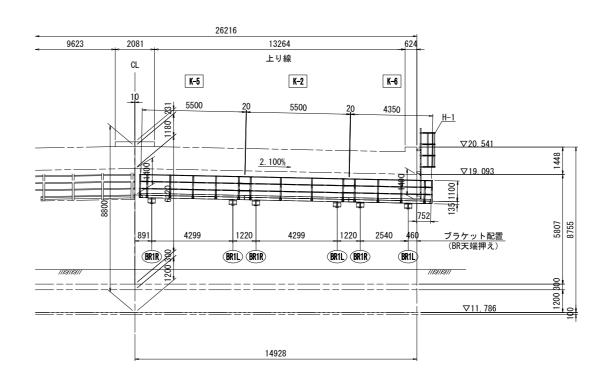

B - B



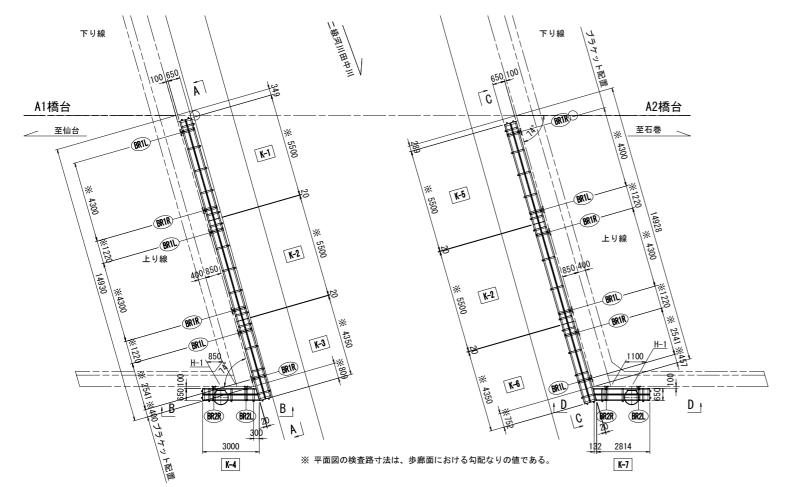

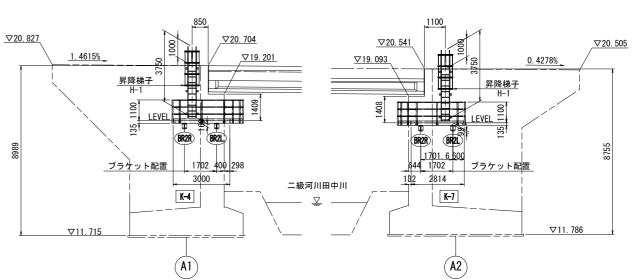

D - D

工事番号	平成29年度	仙松	公維第9号
路線名	(主) (1	山台枢	总島線
工事名	仙台松島道路 橋	梁検	査路設置工事
図面名	初原大橋 FRP下部コ	上検査	路詳細図(その1)
縮尺	図示	位置	NO. ∼NO.
設計者		設計 年度	
宮城県	道路公社	図番	15 / 32

初原大橋 FRP下部工検査路詳細図(その2)

端部

共通詳細(1)

CH 70x30x4x4.5

□ 60x60x4

(FRP-G3)

PIPE 34 ϕ

(FRP-G3)

歩廊一体断面 650x135

(FRP-G2)

断面図

落下物防止用 CH 100x17x5x5 (FRP-G3)

床面 (砂接着)

220


650

70 220


テンション材 L 75x75x5 (FRP-G3)


支柱詳細

支柱とパイプ接続部 詳細 S=1:4

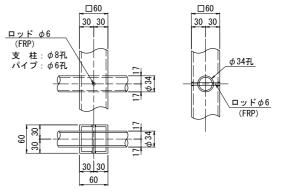

S=1:10

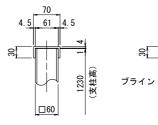

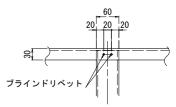

日本版画 30 30 30 (FRP-G3) (FRP

中間部


30 30

CH 70x30x4x4.5


手摺端部補強 詳細 S=1:3


※ 手摺端部補強

落下物防止用 CH 100x17x5x5

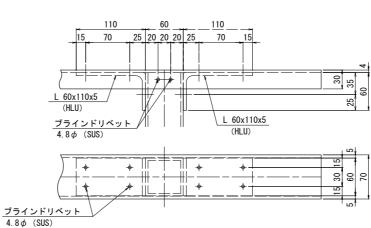

30 30

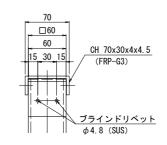


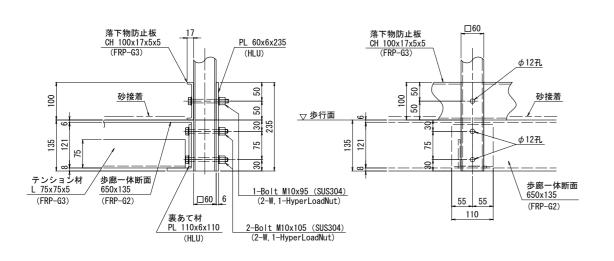

支柱基部詳細 S=1:5

歩廊一体断面

(FRP-G2)

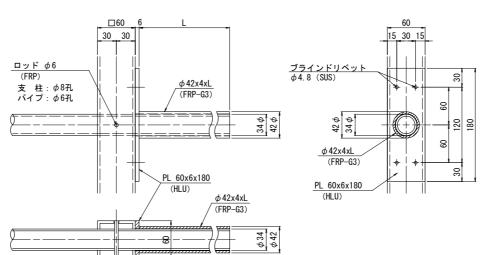

注記

- 1) 歩行面は、砂接着加工(珪砂5号, 1kg/m) を行うものとする。
- 2) ナットは、全て緩み止め機能付きとする。
- 3) 部材は全て、現場計測後製作のこと。

工事番号	平成29年度 仙松維第9号
路線名	(主) 仙台松島線
工事名	仙台松島道路 橋梁検査路設置工事
図面名	初原大橋 FRP下部工検査路詳細図(その2
縮尺	図 示 位置 NO. ~NO.
設計者	設計年度
宮城県	具 道路公社 図番 16 / 32


初原大橋 FRP下部工検査路詳細図(その3)


共通詳細(2)


S=1:10


下部工検査路歩廊詳細




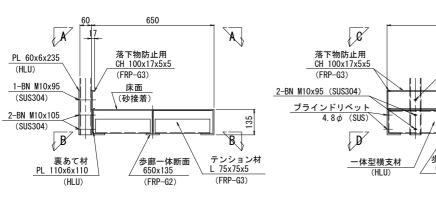

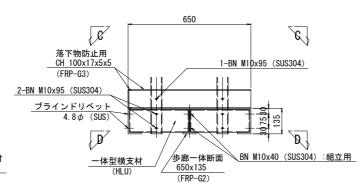

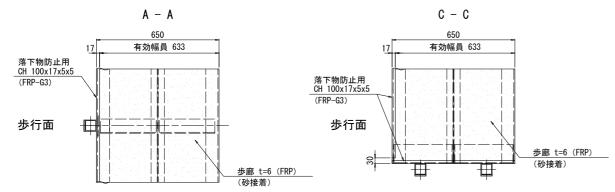


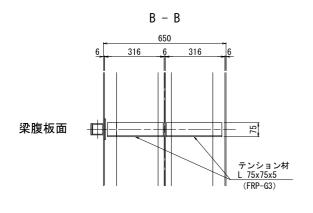

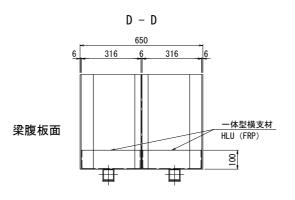



歩廊一体断面詳細


下部工検査路共通

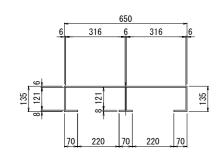

一体型横支持材詳細 S=1:5 一体断面横支材 (HLU)

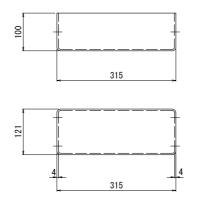

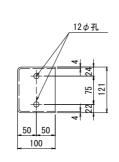

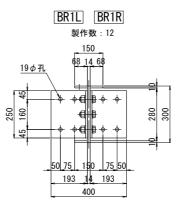

BR1L BR1R


1台当り数量

- 1 H 300x150x14x10x 750 (FRP-G2)
- 2 PL 250x 10x 383 (曲げ加工) (SUS304)
- 6 HTB M22 x 75 (10T-SUS)
- 8 打込式アンカー M16x125 (SUS304)

製作数(台)	BR1L	BR1R	BR2L	BR2R
K-1	1	1	_	_
K-2	2	2	_	_
K-3	1	1	_	_
K-4	_	_	1	1
K-5	1	1	_	_
K-6	1	1	_	_
K-7	_	_	1	1
計	6	6	2	2

BR2L BR2R


製作数:4

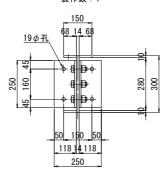


BR2L BR2R

1台当り数量

- 1 H 300x150x14x10x 750 (FRP-G2)
- 2 PL 250x 10x 308 (曲げ加工) (SUS304)
- 6 HTB M22 x 75 (10T-SUS)
- 4 打込式アンカー M16x125 (SUS304)

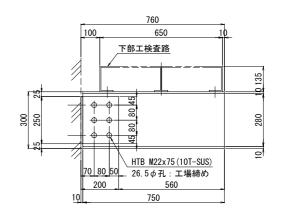

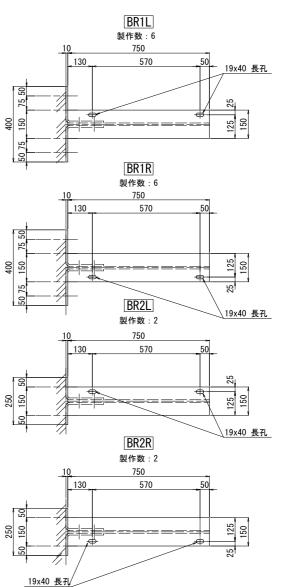

実 施

路線名	(主) 仙台松島線
工事名	仙台松島道路 橋梁検査路設置工事
図面名	初原大橋 FRP下部工検査路詳細図(その3)
縮尺	図 示 位置 NO. ~NO.
設計者	設計

宮城県 道路公社 図番 17 / 32

平成29年度 仙松維第9号

工事番号

- 1) 歩行面は、砂接着加工(珪砂5号, 1kg/m) を行うものとする。
- する。

2)	ナットは、全	て緩み止め機能	付きとす
3)	部材は全て、	現場計測後製作	のこと。


初原大橋 FRP下部工検査路詳細図(その4)

S=1:20

共通詳細(3)

昇降梯子詳細[H-1]

製作数 : 2台

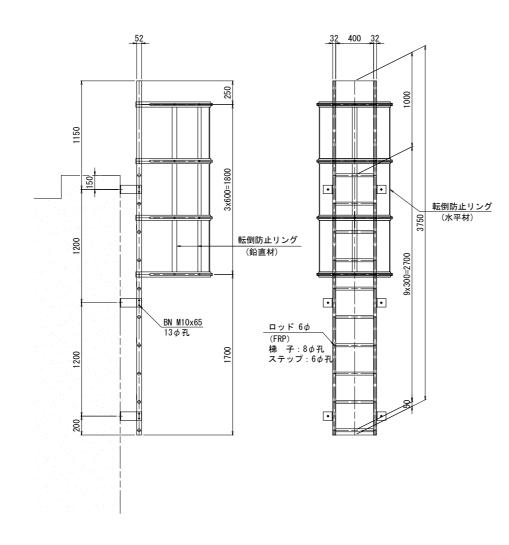


- 79-7 2 梯子 □ 52 x 32 x 5 x 3750 (FRP-G3) 10 ステップパイプ 32φ x 464 (FRP)
- 20 RB 6φ x 52 (FRP)

1 - 転落防止リング L=1800(FRP)


梯子取付金具

- 6 PL 90x6x320 (SUS304) 12 BN M10x65 (2-W, 1-H. L. NUT) (SUS304) 6 スリーブ打込み式アンカー M16x125 (SUS304)


転落防止リング S=1:10

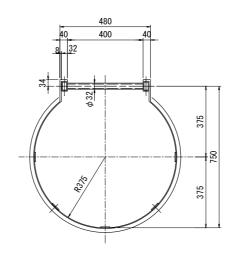

スリーブ打込式アンカー詳細 ^{S=1:2}

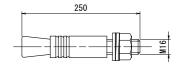

梯子断面及び取付金具 8=1:10

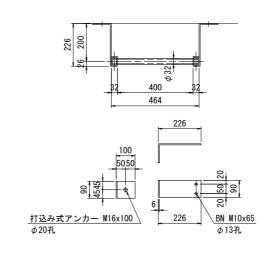


工事番号	平成29年度	仙杉	公維第9号
路線名	(主) 仙台松島線		
工事名	仙台松島道路 橋梁検査路設置工事		
図面名	初原大橋 FRP下部.		
縮尺	図示	位置	NO. ∼NO.
設計者		設計年度	
宮城県	具 道路公社	図番	18 / 32

初原大橋 FRP下部工検査路詳細図(その5) S=1:30


FRP検査路詳細(1)



A - A

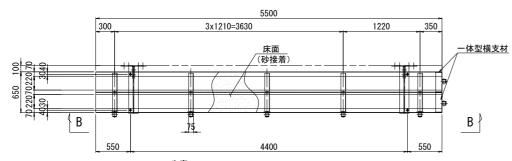

- 1 歩廊断面 650x135x5500 (FRP-G2)
- 2 一体型横支材 (HLU)
- 5 PL 110x6x110 (HLU)
- 10 L 75x75x5x290 (FRP-G3)
- 4 BN M16 x 55 (2-W, 1-H. L. Nut) (SUS304)

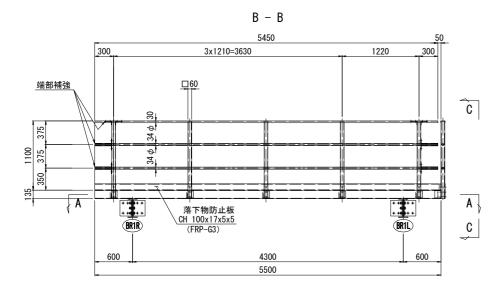

手摺端部補強

4 - L 60x110x5x50 (HLU)

4 - PL 60x 6x180 (HLU)

4 - PIPE 42 φ x4x264 (FRP-G3)

手摺・支柱

- 1 CH 70x30x4x4.5x5450 (FRP-G3)
- 2 PIPE $34 \phi x3x5450$ (FRP-G3)
- 5 □ 60x60x4x1230 (FRP-G3)
- 5 PL 60x 6x 235 (HLU)
- 1 CH 100x17x5x5x5470 (FRP-G3)
- 10 RB $6\phi \times 60$ (FRP)
- 5 BN M10 x 95 (2-W, 1-H. L. Nut) (SUS304)
- 10 BN M10 x105 (2-W, 1-H. L. Nut) (SUS304)

650 100 50_350_150 落下物防止板 CH 100x17x5x5 (FRP-G3)

C - C


手摺・支柱

- 1 CH 70x30x4x4.5x650 (FRP-G3)
 - 2 PIPE $34 \phi x3x650$ (FRP-G3)
 - 2 □ 60x60x4x1230 (FRP-G3)
 - 2 PL 60x 6x 235 (HLU)
 - 1 CH 100x17x5x5x650 (FRP-G3)
 - $4 RB \quad 6\phi \quad x \quad 60 \quad (FRP)$
 - 2 BN M10 x 95 (2-W, 1-H. L. Nut) (SUS304)
 - 4 BN M10 x 95 (2-W, 1-H. L. Nut) (SUS304)


手摺端部補強

- 4 L 60x110x5x50 (HLU)
- 4 PL 60x 6x180 (HLU)
- 4 PIPE 42 φ x4x114 (FRP-G3)

K-2 製作数:2 D - D

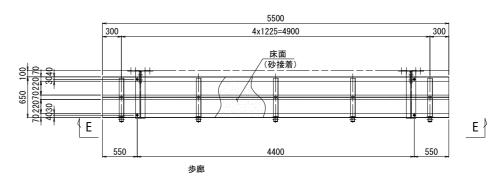

- 1 歩廊断面 650x135x5500 (FRP-G2)
- 5 PL 110x6x110 (HLU)
- 10 L 75x75x5x290 (FRP-G3)
- 4 BN M16 x 55 (2-W, 1-H. L. Nut) (SUS304)

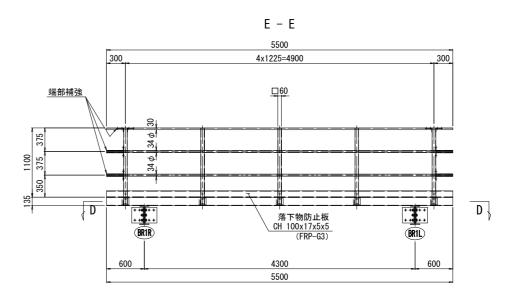

- 1 CH 70x30x4x4.5x5500 (FRP-G3)
- 2 PIPE $34 \phi x3x5500$ (FRP-G3)
- 5 □ 60x60x4x1230 (FRP-G3)
- 5 PL 60x 6x 235 (HLU)
- 1 CH 100x17x5x5x5500 (FRP-G3)
- 10 RB $6\phi \times 60$ (FRP)

- 5 BN M10 x 95 (2-W, 1-H. L. Nut) (SUS304) 10 - BN M10 x105 (2-W, 1-H. L. Nut) (SUS304)

実 施

工事番号	平成29年度	仙松維第9号	
路線名	(主) (1	山台松島線	
工事名	仙台松島道路 橋	梁検査路設置	工事
図面名	初原大橋 FRP下部コ	に検査路詳細図(そ	の5)
縮尺	図示	位置 NO. ~NO.	
設計者	I I	設計 年度	
宮城県	道路公社	図番 19 / 3	2

- 1) 歩行面は、砂接着加工(珪砂5号, 1kg/m²) を行うものとする。
- 2) ナットは、全て緩み止め機能付きとする。3) 部材は全て、現場計測後製作のこと。

手摺端部補強


4 - L 60x110x5x50 (HLU) 4 - PL 60x 6x180 (HLU)

 $4 - PIPE \quad 42 \phi \times 4 \times 264 \quad (FRP-G3)$

初原大橋 FRP下部工検査路詳細図(その6) S=1:30

FRP検査路詳細(2)

K-3製作数:1 A - A

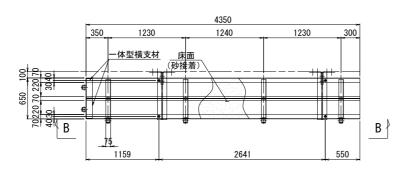


- 1 歩廊断面 650x135x4350 (FRP-G2)
- 2 一体型横支材 (HLU)
- 4 PL 110x6x110 (HLU)
- 8 L 75x75x5x290 (FRP-G3)
- 4 BN M16 x 55 (2-W, 1-H. L. Nut) (SUS304)

手摺端部補強

4 - L 60x110x5x50 (HLU)

4 - PIPE 42 φ x4x264 (FRP-G3)

4 - PL 60x 6x180 (HLU)

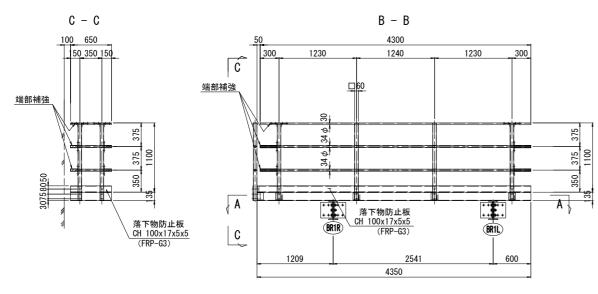

- 1 CH 70x30x4x4.5x650 (FRP-G3)
- 2 PIPE $34 \phi x 3x 650$ (FRP-G3)
- 2 □ 60x60x4x1230 (FRP-G3)
- 2 PL 60x 6x 235 (HLU)
- 1 CH 100x17x5x5x650 (FRP-G3)
- $4 RB \quad 6\phi \quad x \quad 60 \quad (FRP)$
- 2 BN M10 x 95 (2-W, 1-H. L. Nut) (SUS304)
- 4 BN M10 x 95 (2-W, 1-H. L. Nut) (SUS304)

手摺端部補強

- 4 L 60x110x5x50 (HLU)
- 4 PL 60x 6x180 (HLU)
- 4 PIPE 42 φ x4x114 (FRP-G3)


手摺・支柱

- 1 CH 70x30x4x4. 5x4300 (FRP-G3)
- 2 PIPE $34 \phi x3x4300$ (FRP-G3) 4 - □ 60x60x4x1230 (FRP-G3)
- 4 PL 60x 6x 235 (HLU)
- 1 CH 100x17x5x5x4320 (FRP-G3)
- 8 RB 6ϕ x 60 (FRP)
- 4 BN M10 x 95 (2-W, 1-H. L. Nut) (SUS304)
- 8 BN M10 x105 (2-W, 1-H. L. Nut) (SUS304)


製作数:1


K-5

D - D

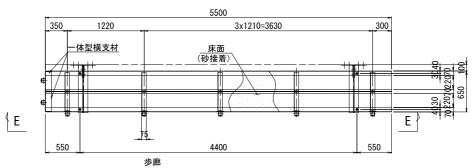

- 1 歩廊断面 650x135x5500 (FRP-G2)
- 2 一体型横支材 (HLU)
- 5 PL 110x6x110 (HLU)
- 10 L 75x75x5x290 (FRP-G3)
- 4 BN M16 x 55 (2-W, 1-H. L. Nut) (SUS304)

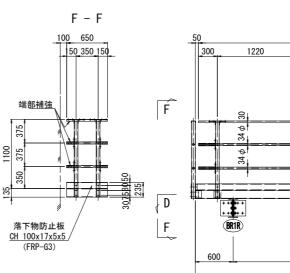

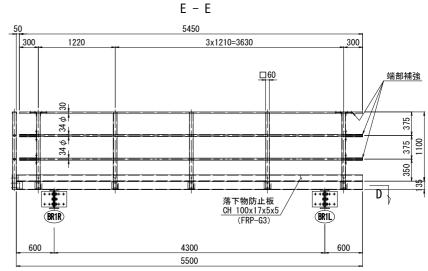

手摺端部補強

4 - L 60x110x5x50 (HLU)

4 - PIPE $42 \phi x4x264$ (FRP-G3)

4 - PL 60x 6x180 (HLU)

手摺・支柱

- 1 CH 70x30x4x4.5x650 (FRP-G3)
- 2 PIPE 34 φ x3x650 (FRP-G3)
- 2
 60x60x4x1230 (FRP-G3)
- 2 PL 60x 6x 235 (HLU) 1 - CH 100x17x5x5x650 (FRP-G3)
- 4 RB 6ϕ x 60 (FRP)
- 2 BN M10 x 95 (2-W, 1-H. L. Nut) (SUS304)
- 4 BN M10 x 95 (2-W, 1-H. L. Nut) (SUS304)

手摺端部補強

- 4 L 60x110x5x50 (HLU)
- 4 PL 60x 6x180 (HLU)
- 4 PIPE 42 φ x4x114 (FRP-G3)

手摺・支柱

- 1 CH 70x30x4x4.5x5450 (FRP-G3)
- 2 PIPE $34 \phi x3x5450$ (FRP-G3)
- 5 □ 60x60x4x1230 (FRP-G3)
- 5 PL 60x 6x 235 (HLU)
- 1 CH 100x17x5x5x5470 (FRP-G3)
- 10 RB 6ϕ x 60 (FRP)

注記

- 5 BN M10 x 95 (2-W, 1-H. L. Nut) (SUS304)
- 10 BN M10 x105 (2-W, 1-H. L. Nut) (SUS304)


行面は、	砂接着加工(珪


- 1) 歩 砂5号,1kg/m²) を行うものとする。
- 2) ナットは、全て緩み止め機能付きとする。 3) 部材は全て、現場計測後製作のこと。

工事番号	平成29年度	仙杉	公維第9号
路線名	(主) 化	山台村	公島線
工事名	仙台松島道路 橇	5梁検	查路設置工事
図面名	初原大橋 FRP下部	工検査	路詳細図(その6
縮尺	図示	位置	NO. ∼NO.
設計者		設計 年度	
宮城県	道路公社	図番	20 / 32

初原大橋 FRP下部工検査路詳細図(その7) S=1:30


FRP検査路詳細(3)

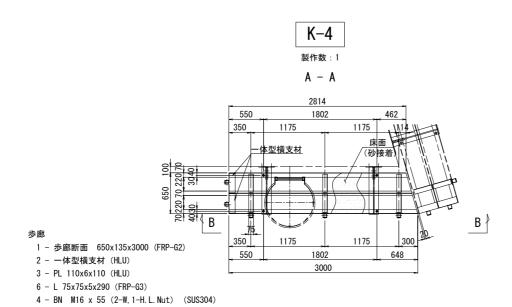

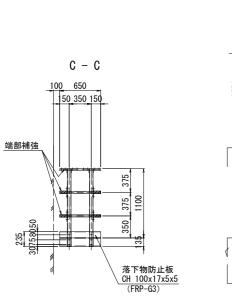




- 1 CH 70x30x4x4.5x650 (FRP-G3) 4 L 60x110x5x50 (HLU)
- 2 PIPE $34 \phi x 3x 650$ (FRP-G3) 4 PL 60x 6x 180 (HLU)
- 2 □ 60x60x4x1230 (FRP-G3) 4 PIPE 42φx4x114 (FRP-G3)
- 2 PL 60x 6x 235 (HLU)
- 1 CH 100x17x5x5x650 (FRP-G3)
- $4 RB \quad 6\phi \quad x \quad 60 \quad (FRP)$
- 2 BN M10 x 95 (2-W, 1-H. L. Nut) (SUS304)
- 4 BN M10 x 95 (2-W, 1-H. L. Nut) (SUS304)

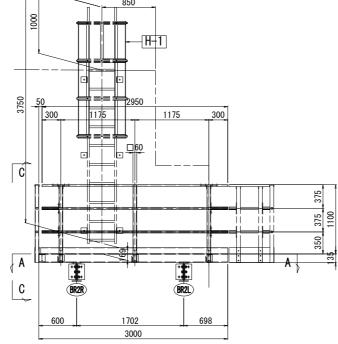


B - B


手摺・支柱

- 1 CH 70x30x4x4. 5x2950 (FRP-G3) 4 L 60x110x5x50 (HLU)
- 2 PIPE 34φx3x2950 (FRP-G3) 4 PL 60x 6x180 (HLU)
- $3 \Box$ 60x60x4x1230 (FRP-G3) 4 PIPE 42 ϕ x4x264 (FRP-G3)
- 3 PL 60x 6x 235 (HLU)
- 1 CH 100x17x5x5x2970 (FRP-G3)
- $6 RB \quad 6\phi \quad x \quad 60 \quad (FRP)$
- 3 BN M10 x 95 (2-W, 1-H. L. Nut) (SUS304)
- 6 BN M10 x105 (2-W, 1-H. L. Nut) (SUS304)

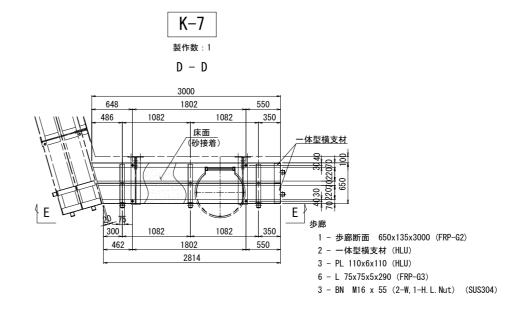

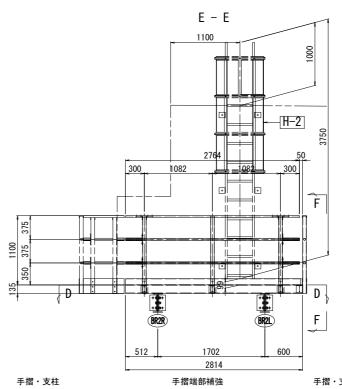

4 - PL 60x 6x180 (HLU)

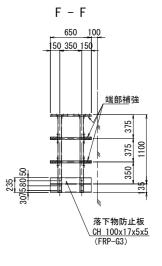

- 1 CH 70x30x4x4.5x2764 (FRP-G3) 4 L 60x110x5x50 (HLU)
- 2 PIPE 34φx3x2764 (FRP-G3)
- 3 □ 60x60x4x1230 (FRP-G3)
- 3 PL 60x 6x 235 (HLU)
- 1 CH 100x17x5x5x2884 (FRP-G3)
- $6 RB \quad 6\phi \quad x \quad 60 \quad (FRP)$
- 3 BN M10 x 95 (2-W, 1-H. L. Nut) (SUS304)
- 6 BN M10 x105 (2-W, 1-H. L. Nut) (SUS304)

手摺・支柱

- 手摺端部補強 1 - CH 70x30x4x4.5x650 (FRP-G3) 4 - L 60x110x5x50 (HLU)
- 2 PIPE 34 φ x3x650 (FRP-G3) 4 PL 60x 6x180 (HLU)
- 4 PIPE 42 φ x4x264 (FRP-G3) 2 □ 60x60x4x1230 (FRP-G3) 4 PIPE 42 φ x4x114 (FRP-G3)
 - 2 PL 60x 6x 235 (HLU)
 - 1 CH 100x17x5x5x650 (FRP-G3)
 - $4 RB \quad 6\phi \quad x \quad 60 \quad (FRP)$
 - 2 BN M10 x 95 (2-W, 1-H. L. Nut) (SUS304)
 - 4 BN M10 x 95 (2-W, 1-H. L. Nut) (SUS304)


注記

- 歩行面は、砂接着加工(珪砂5号, 1kg/m²) を行うものとする。
- 2) ナットは、全て緩み止め機能付きとする。
- 3) 部材は全て、現場計測後製作のこと。


工事番号	平成29年度	1 仙村	公維第9号
路線名	(主)	仙台村	公島線
工事名	仙台松島道路	橋梁検	查路設置工事
図面名	初原大橋 FRP下部	部工検査	路詳細図(その7)
縮尺	図示	位置	NO. ∼NO.
設計者		設計 年度	
宮城県	. 道路公社	図番	21 / 32

初原大橋 FRP下部工検査路詳細図(その8) _{S=1:30}

FRP検査路詳細(4)

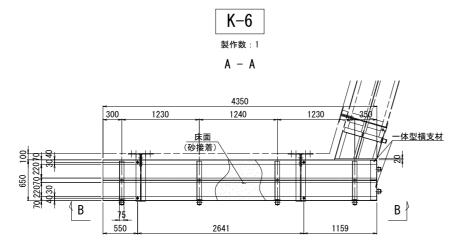

- 1 歩廊断面 650x135x4350 (FRP-G2)
- 2 一体型横支材(HLU) 4 PL 110x6x110(HLU)
- 8 L 75x75x5x290 (FRP-G3)
- 4 BN M16 x 55 (2-W, 1-H. L. Nut) (SUS304)

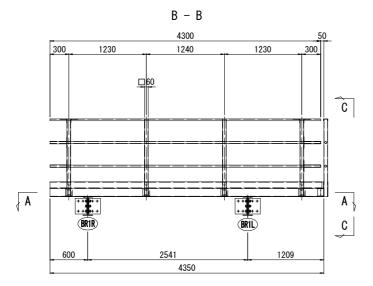


手摺端部補強

4 - L 60x110x5x50 (HLU)

4 - PIPE $42 \phi x4x264$ (FRP-G3)

4 - PL 60x 6x180 (HLU)

- 1 CH 70x30x4x4.5x4300 (FRP-G3)
- 2 PIPE 34φx3x4440 (FRP-G3)
- 4 □ 60x60x4x1230 (FRP-G3)
- 4 PL 60x 6x 235 (HLU)
- 1 CH 100x17x5x5x4320 (FRP-G3)
- 8 RB 6ϕ x 60 (FRP)
- 4 BN M10 x 95 (2-W, 1-H. L. Nut) (SUS304)
- 8 BN M10 x105 (2-W, 1-H. L. Nut) (SUS304)

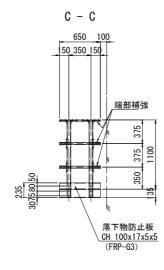

- 1 CH 70x30x4x4.5x650 (FRP-G3)
- 2 PIPE 34 φ x3x650 (FRP-G3)
- 2
 60x60x4x1230 (FRP-G3)
- 2 PL 60x 6x 235 (HLU)
- 1 CH 100x17x5x5x650 (FRP-G3)
- $4 RB \quad 6\phi \quad x \quad 60 \quad (FRP)$
- 2 BN M10 x 95 (2-W, 1-H. L. Nut) (SUS304)
- 4 BN M10 x 95 (2-W, 1-H. L. Nut) (SUS304)


手摺端部補強

- 4 L 60x110x5x50 (HLU)
- 4 PL 60x 6x180 (HLU)
- 4 PIPE 42 φ x4x114 (FRP-G3)

工事番号	平成29年度	仙村	公維第9号
路線名	(主)	仙台村	公島線
工事名	仙台松島道路	橋梁検	查路設置工事
図面名	初原大橋 FRP下部	工検査	路詳細図(その8)
縮尺	図示	位置	NO. ∼NO.
設計者		設計 年度	
宮城県	道路公社	図番	22 / 32

- 1) 歩行面は、砂接着加工(珪砂5号, 1kg/m²) を行うものとする。
- 2) ナットは、全て緩み止め機能付きとする。
- 3) 部材は全て、現場計測後製作のこと。


初原大橋 施工計画図 S=1:200

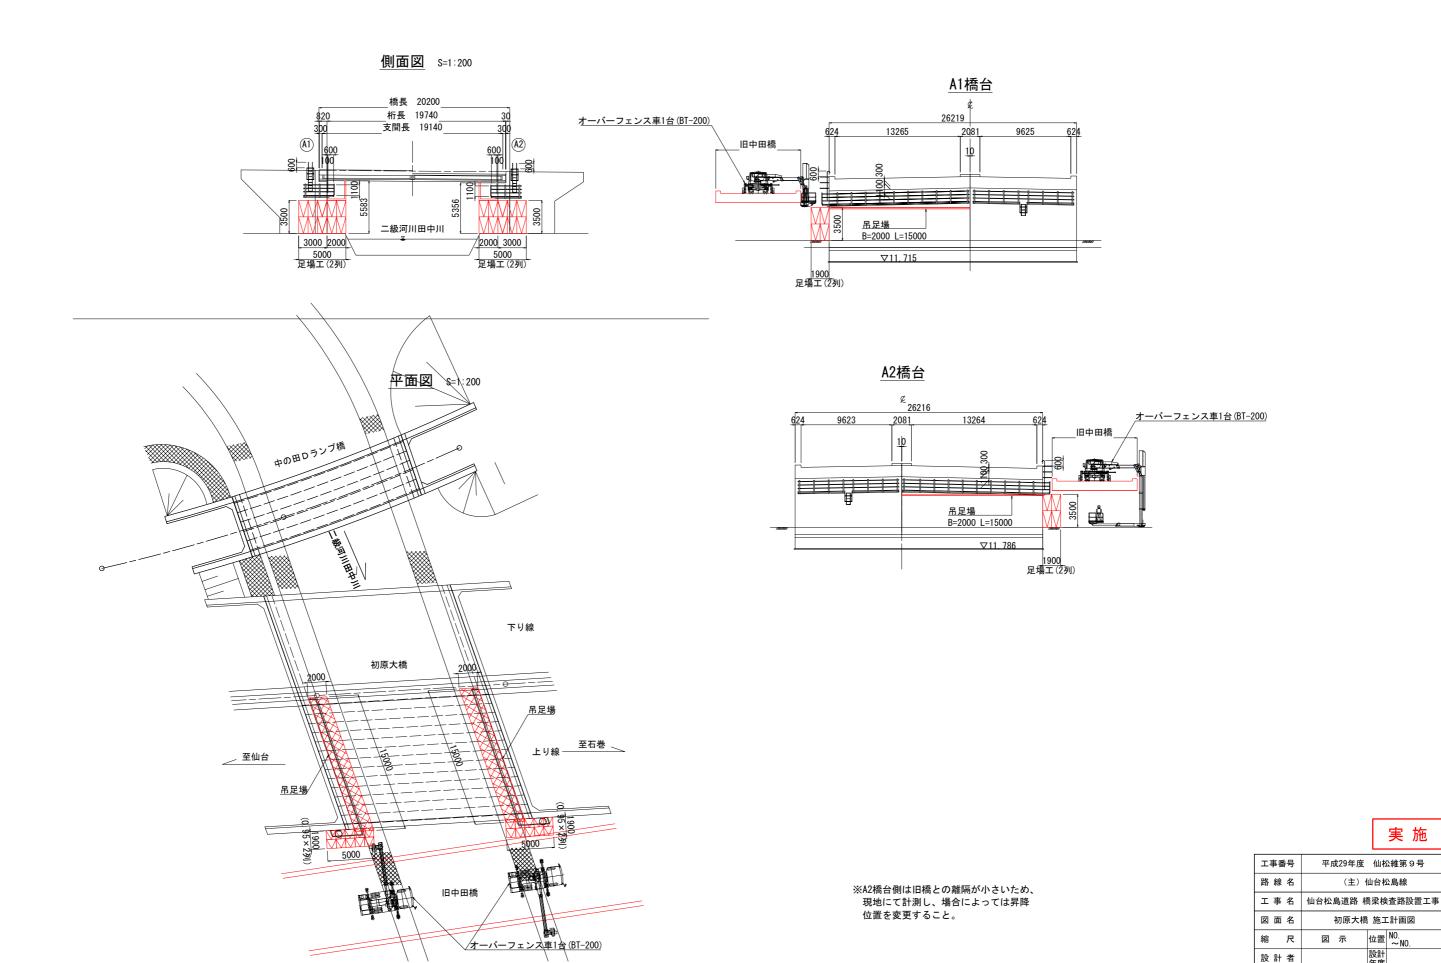

実 施


宮城県 道路公社 図番 23 / 32

樋渡橋 下部工検査路一般図

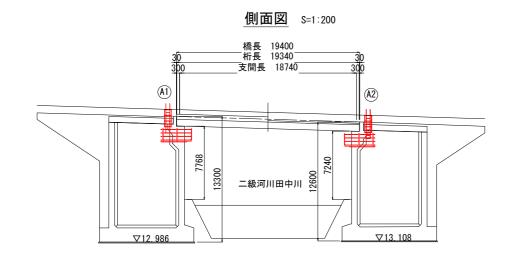



DL=8. 000

平面図 S=1:200

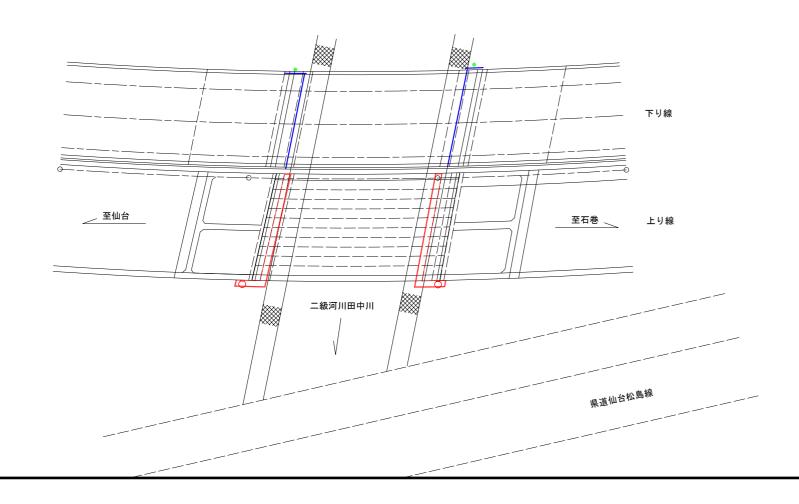

標準断面図 S=1:100

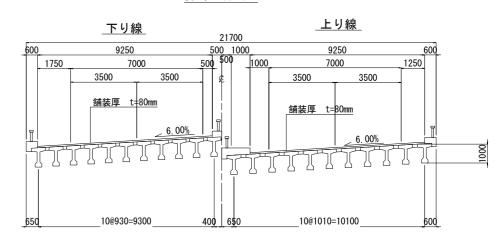

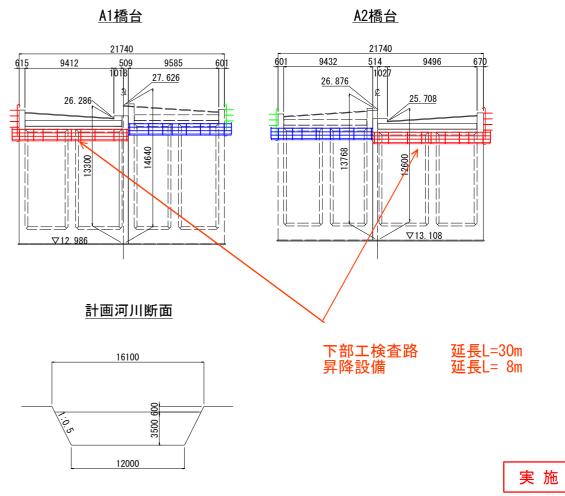

: 新設下部工検査路

既設昇降設備


 工事番号
 平成29年度
 仙松維第9号

 路線名
 (主) 仙台松島線

 工事名
 仙台松島道路橋梁検査路設置工事

 図面名
 樋渡橋下部工検査路一般図

 縮尺
 図示
 位置 NO. ~ NO. ~

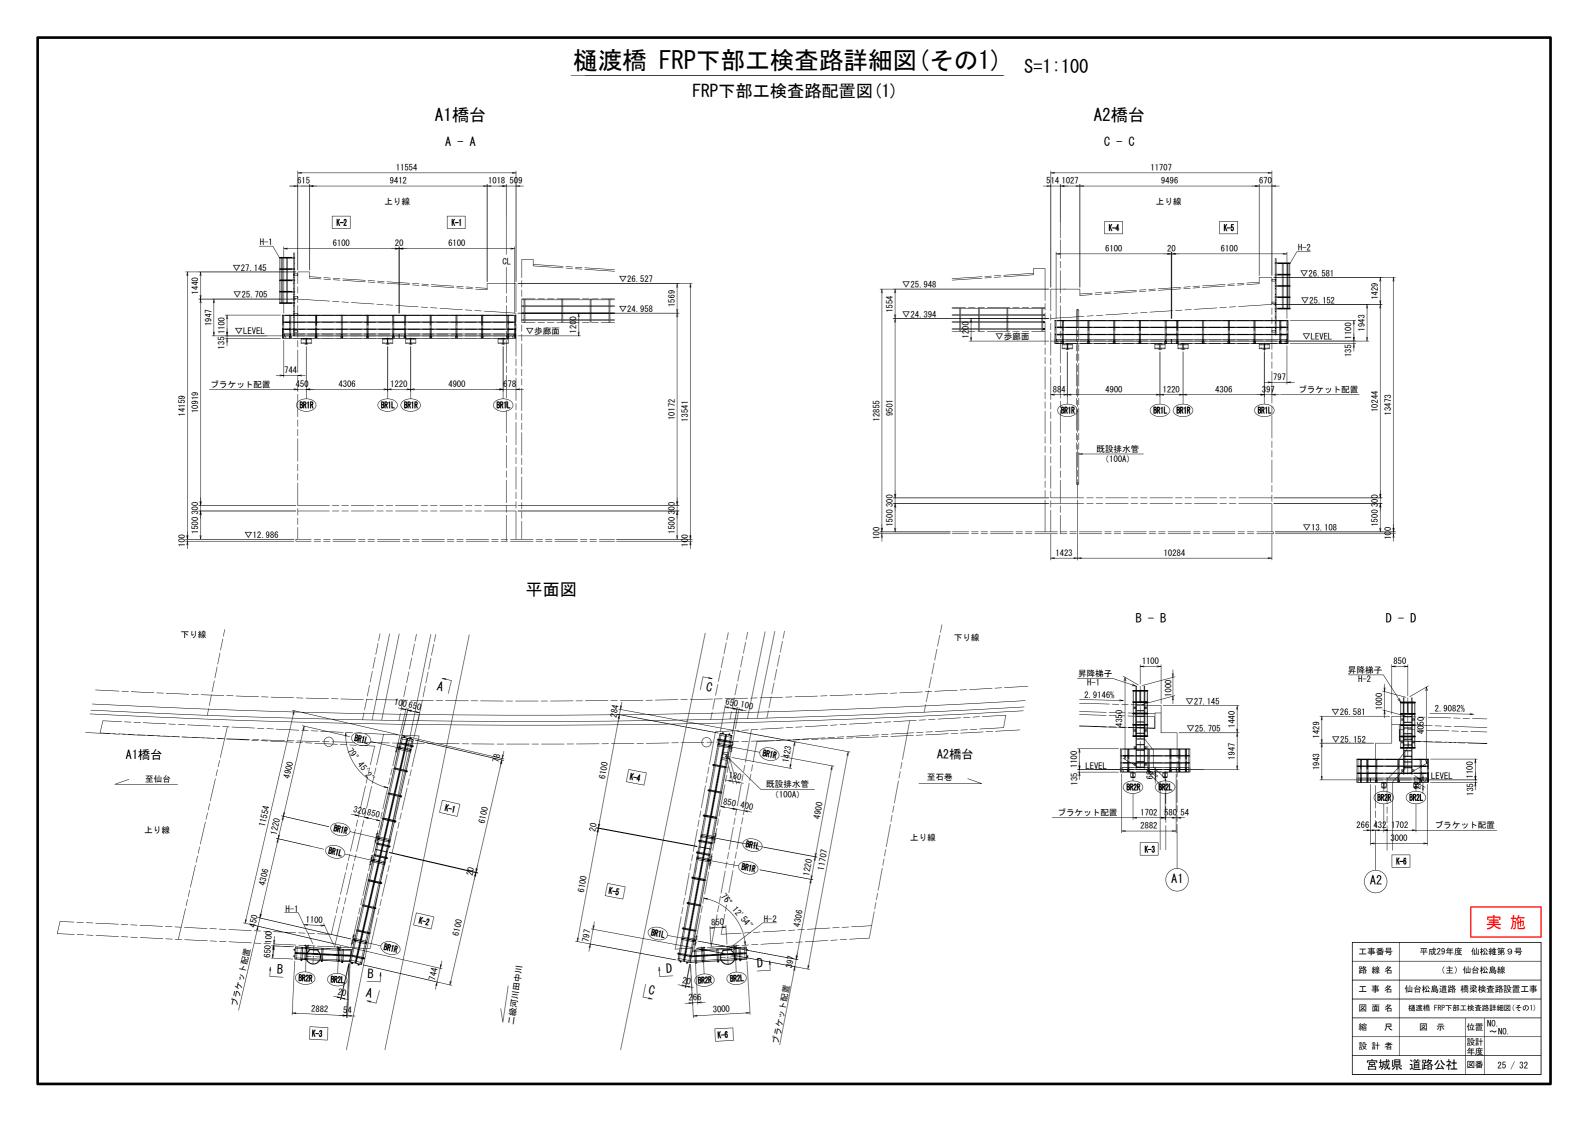

樋渡橋 FRP下部工検査路詳細図(その2) S=1:10

共通詳細(1)

断面図

歩廊一体断面

(FRP-G2)


落下物防止用 CH 100x17x5x5 (FRP-G3)

床面 (砂接着)

220

650

テンション材 L 75x75x5 (FRP-G3)

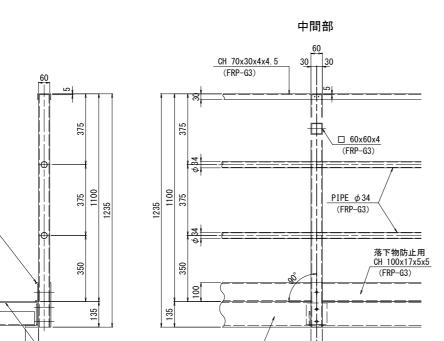


歩廊一体断面/


650x135

(FRP-G2)


支柱詳細

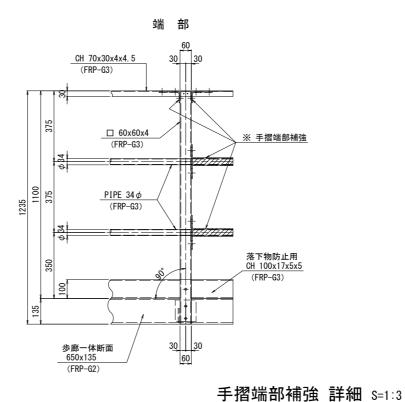


支柱とパイプ接続部 詳細 S=1:4

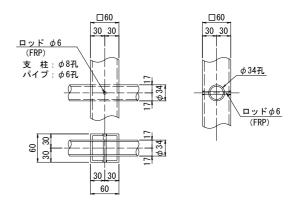



支柱頂部詳細 S=1:5

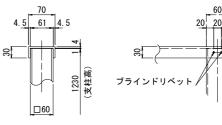


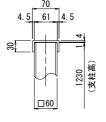


支柱基部詳細 S=1:5

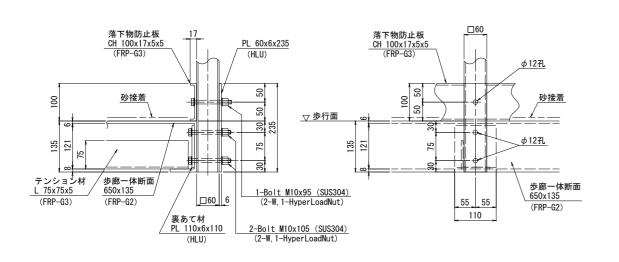

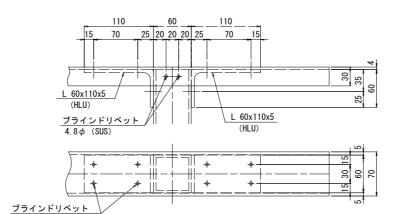

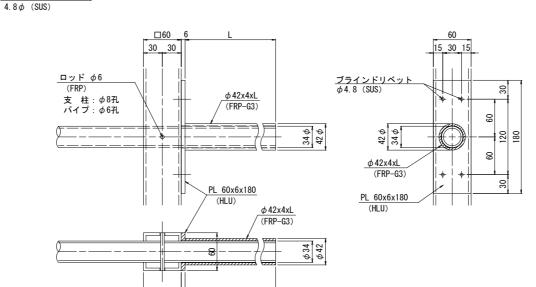

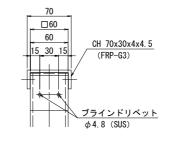

注記


- 1) 歩行面は、砂接着加工(珪砂5号, 1kg/m) を行うものとする。
- ナットは、全て緩み止め機能付きとする。
- 3) 部材は全て、現場計測後製作のこと。

工事番号	平成29年度 仙松維第9号		
路線名	(主)仙台松島線		
工事名	仙台松島道路 橋梁検査路設置工事		
図面名	樋渡橋 FRP下部工検査路詳細図(その2)		
縮尺	図 示 位置 NO. ~NO.		
設計者	設計年度		
宮城県	具 道路公社 図番 26 / 32		

樋渡橋 FRP下部工検査路詳細図(その3)


共通詳細(2)

下部工検査路歩廊詳細

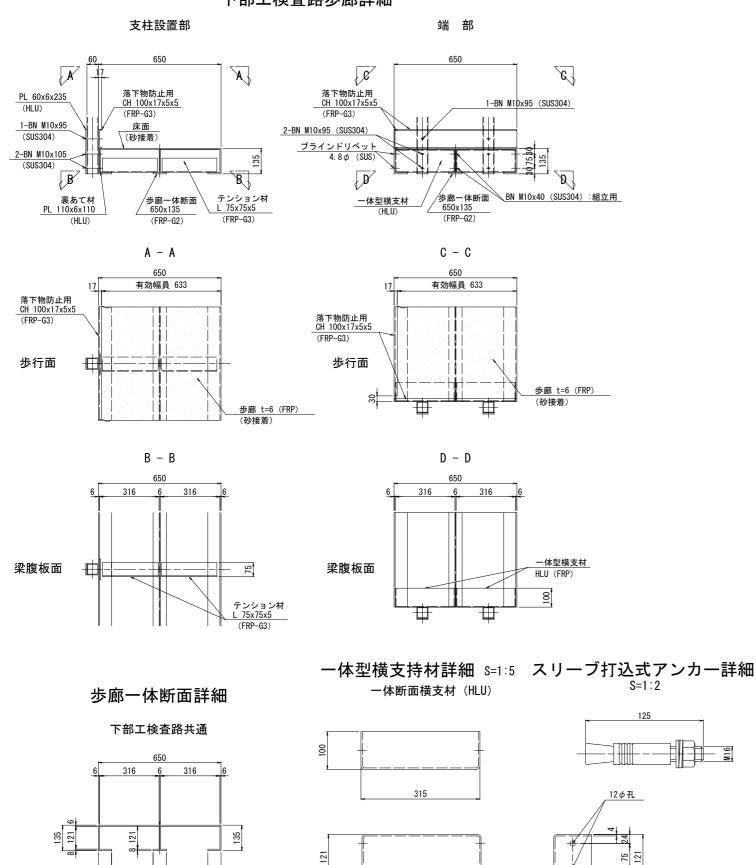

315

220

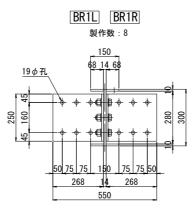

BR1L BR1R


1台当り数量

- 1 H 300x150x14x10x 750 (FRP-G2)
- 2 PL 250x 10x 458 (曲げ加工) (SUS304)
- 6 HTB M22 x 75 (10T-SUS)
- 12 打込式アンカー M16x125 (SUS304)

製作数(台)	BR1L	BR1R	BR2L	BR2R
K-1	1	1	_	_
K-2	1	1	_	_
K-3	_	_	1	1
K-4	1	1	_	_
K-5	1	1	_	_
K-6	_	_	1	1
計	4	4	2	2

BR2L BR2R


製作数:4

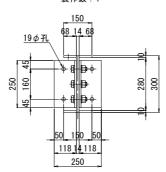



BR2L BR2R

100

- 1 H 300x150x14x10x 750 (FRP-G2)
- 2 PL 250x 10x 308 (曲げ加工) (SUS304)
- 6 HTB M22 x 75 (10T-SUS)
- 4 打込式アンカー M16x125 (SUS304)

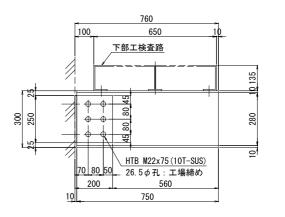

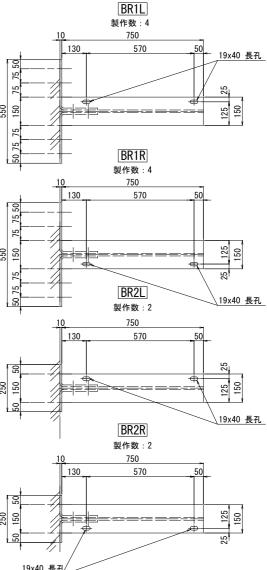

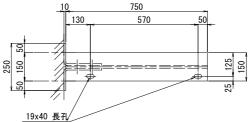

工事番号	平成29年度 亻	山松維第9号
路線名	(主) 仙台	台松島線
工事名	仙台松島道路 橋梁	於検査路設置工事
図面名	樋渡橋 FRP下部工検	査路詳細図(その3)
縮尺	図 示 位	·置 NO. ~NO.
設計者		計 度
宮城県	道路公社 図	番 27 / 32


- 1) 歩行面は、砂接着加工(珪砂5号, 1kg/m) を行うものとする。
- ナットは、全て緩み止め機能付きとする。 3) 部材は全て、現場計測後製作のこと。

樋渡橋 FRP下部工検査路詳細図(その4) S=1:20

共通詳細(3)

昇降梯子詳細 [H-1]

製作数 : 1台

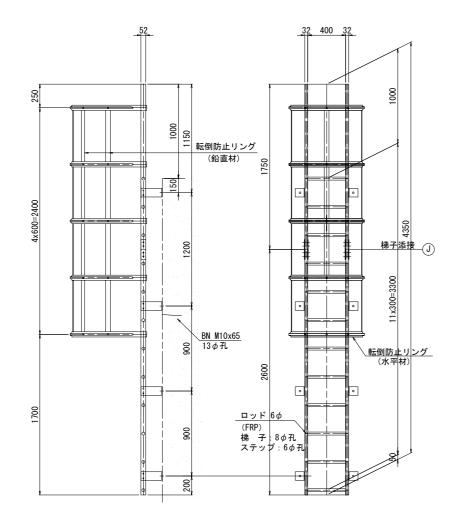


- 2 梯子 🗆 52 x 32 x 5 x 1750 (FRP-G3)
- 2 梯子 🗆 52 x 32 x 5 x 2600 (FRP-G3)
- 12 ステップパイプ φ32 x 464 (FRP)
- 24 RB 6ϕ x 52 (FRP)
- 1 転落防止リング L=2400 (FRP)

梯子取付金具

- 8 PL 90x6x320 (SUS304)
- 16 BN M10x65 (2-W, 1-H. L. NUT) (SUS304) 8 スリーブ打込み式アンカー M16x125(SUS304)


昇降梯子詳細 [H-2]

製作数 : 1台

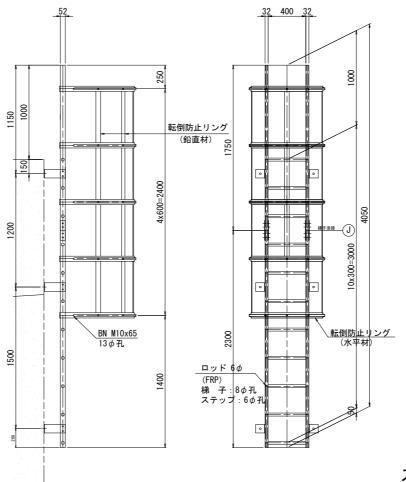


- 2 梯子 🗆 52 x 32 x 5 x 1750 (FRP-G3)
- 2 梯子 🗆 52 x 32 x 5 x 2300 (FRP-G3)
- 11 ステップパイプ φ32 x 464 (FRP) 22 - RB 6φ x 52 (FRP)
- 1 転落防止リング L=2400 (FRP)
- 梯子取付金具
- 6 PL 90x6x320 (SUS304)
- 12 BN M10x65 (2-W, 1-H. L. NUT) (SUS304) 6 スリーブ打込み式アンカー M16x125(SUS304)

転落防止リング s=1:10

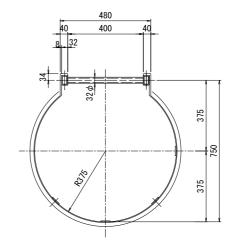


(J) 梯子添接詳細 S=1:10

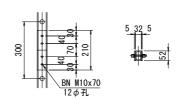

梯子添接 1台当たり数量


- 4 PL 52x 5 x210 (FRP-G2)
- 8 BN M10x70 (2-W, 1H. L. NUT) (SUS304)

梯子断面及び取付金具 S=1:10

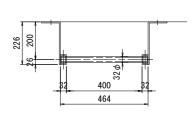

スリーブ打込式アンカー詳細 S=1:2



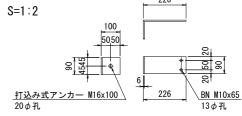


- お行面は、砂接着加工(珪砂5号, 1kg/m) を行うものとする。ナットは、全て緩み止め機能付きとする。
- 3) 部材は全て、現場計測後製作のこと。
- 4) 昇降梯子の配置箇所は「樋渡大橋下部工 検査路 その1)」を参照のこと。

工事番号	平成29年度 仙松維	第9号
路線名	(主)仙台松島線	
工事名	仙台松島道路 橋梁検査路設置工事	
図面名	樋渡橋 FRP下部工検査路詳細図(その4)	
縮尺	図 示 位置 NC). • NO.
設計者	設計年度	
宮城県	具 道路公社 図番	28 / 32

樋渡橋 FRP下部工検査路詳細図(その5)

S=1:10

FRP検査路詳細(1)

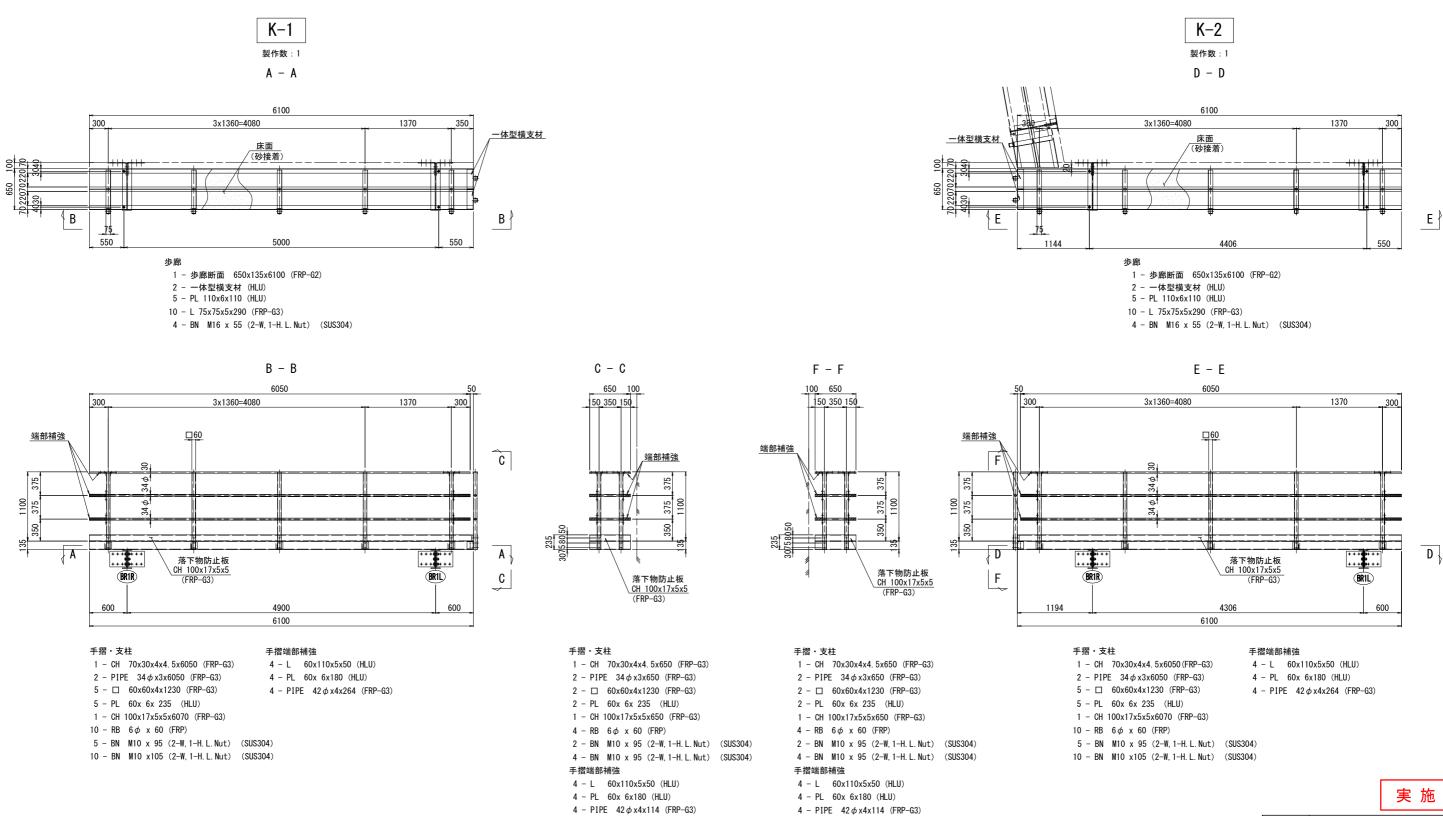


注記


- 1) 歩行面は、砂接着加工(珪砂5号, 1kg/m) を行うものとする。 ナットは、全て緩み止め機能付きとする。
- 3) 部材は全て、現場計測後製作のこと。

工事番号	平成29年度 仙松維第9号	
路線 名	(主) 仙台松島線	
工事名	仙台松島道路 橋梁検査路設置工事	
図面名	樋渡橋 FRP下部工検査路詳細図(その5)	
縮尺	図 示 位置 NO. ~ NO.	
設計者	設計年度	
宮城県 道路公社 図番 29 / 32		

樋渡橋 FRP下部工検査路詳細図(その6) S=1:10


FRP検査路詳細(2)

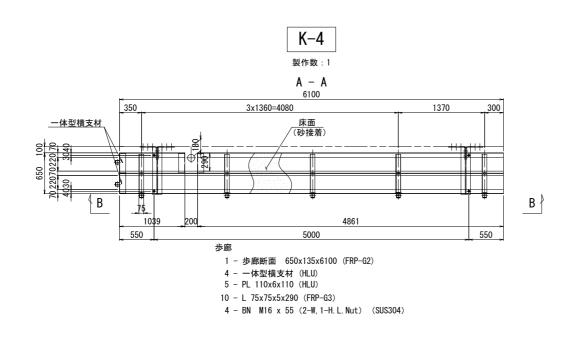


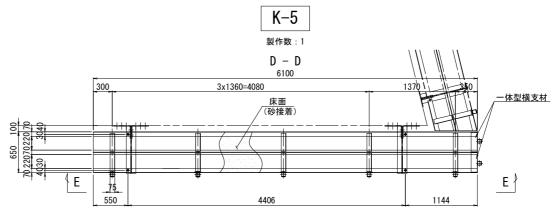


歩廊

- 1 歩廊断面 650x135x6100 (FRP-G2)
- 2 一体型横支材 (HLU)
- 5 PL 110x6x110 (HLU)
- 10 L 75x75x5x290 (FRP-G3)
- 4 BN M16 x 55 (2-W, 1-H. L. Nut) (SUS304)

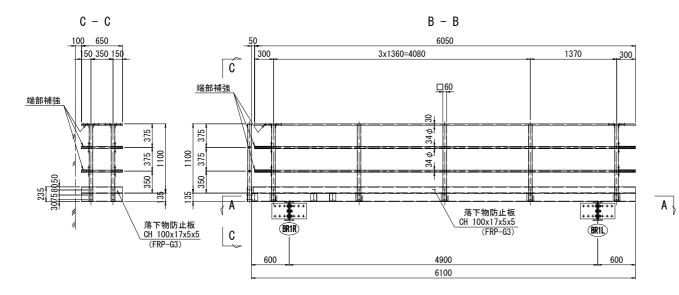

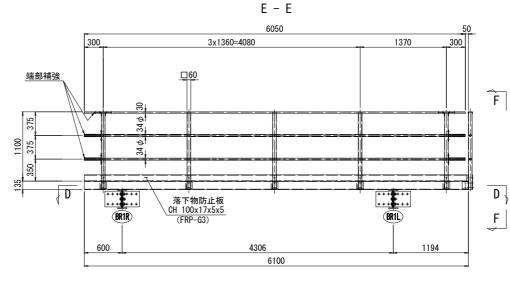

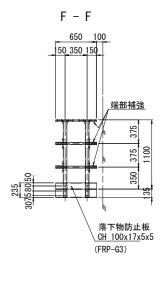

- 手摺端部補強 1 - CH 70x30x4x4.5x650 (FRP-G3) 4 - L 60x110x5x50 (HLU)
- 2 PIPE $34 \phi x 3x 650$ (FRP-G3) 4 PL 60x 6x 180 (HLU)
- 2 − □ 60x60x4x1230 (FRP-G3) 4 - PIPE $42 \phi x4x114$ (FRP-G3)
- 2 PL 60x 6x 235 (HLU)
- 1 CH 100x17x5x5x650 (FRP-G3)
- $4 RB \quad 6\phi \quad x \quad 60 \quad (FRP)$
- 2 BN M10 x 95 (2-W, 1-H. L. Nut) (SUS304)
- 4 BN M10 x 95 (2-W, 1-H. L. Nut) (SUS304)

- 1 CH 70x30x4x4. 5x6050 (FRP-G3)
- 2 PIPE $34 \phi x3x6050$ (FRP-G3)

手摺・支柱

- 5 □ 60x60x4x1230 (FRP-G3)
- 5 PL 60x 6x 235 (HLU)
- 1 CH 100x17x5x5x6070 (FRP-G3)
- 10 RB $6\phi \times 60$ (FRP)
- 5 BN M10 x 95 (2-W, 1-H. L. Nut) (SUS304)
- 10 BN M10 x105 (2-W, 1-H. L. Nut) (SUS304)

4 - L 60x110x5x50 (HLU)

4 - PIPE 42 φ x4x264 (FRP-G3)

4 - PL 60x 6x180 (HLU)

手摺・支柱

- 1 CH 70x30x4x4. 5x6050 (FRP-G3)
- 2 PIPE 34 φ x3x6050 (FRP-G3)
- 5 □ 60x60x4x1230 (FRP-G3)
- 5 PL 60x 6x 235 (HLU)
- 1 CH 100x17x5x5x6070 (FRP-G3)
- 10 RB $6\phi \times 60$ (FRP)
- 5 BN M10 x 95 (2-W, 1-H. L. Nut) (SUS304)

10 - BN M10 x105 (2-W, 1-H. L. Nut) (SUS304)

手摺端部補強

- 4 L 60x110x5x50 (HLU)
- 4 PL 60x 6x180 (HLU)
- 4 PIPE 42 φ x4x264 (FRP-G3)

2 - PL 60x 6x 235 (HLU)

- 2
 60x60x4x1230 (FRP-G3) 1 - CH 100x17x5x5x650 (FRP-G3)
- 4 RB 6ϕ x 60 (FRP)
- 2 BN M10 x 95 (2-W, 1-H. L. Nut) (SUS304)
- 4 BN M10 x 95 (2-W, 1-H. L. Nut) (SUS304)

実 施

1		
	ゖゟ゙゙゙゙゙゙゙゙゙゙゙゙゙゙゠	

- 歩行面は、砂接着加工(珪砂5号, 1kg/m) を行うものとする。 1)
- ナットは、全て緩み止め機能付きとする。
- 部材は全て、現場計測後製作のこと。

工事番号	平成29年度 仙松維第9号	
路線名	(主) 仙台松島線	
工事名	仙台松島道路 橋梁検査路設置工事	
図面名	樋渡橋 FRP下部工検査路詳細図(その6)	
縮尺	図 示 位置 NO. ~ NO.	
設計者	設計年度	
宮城県	送 道路公社 図番 30 / 32	
	•	

手摺端部補強


4 - PIPE $42 \phi x 4x 114$ (FRP-G3)


1 - CH 70x30x4x4.5x650 (FRP-G3) 4 - L 60x110x5x50 (HLU)

2 - PIPE 34 φ x3x650 (FRP-G3) 4 - PL 60x 6x180 (HLU)


樋渡橋 FRP下部工検査路詳細図(その7) S=1:10


FRP検査路詳細(3)

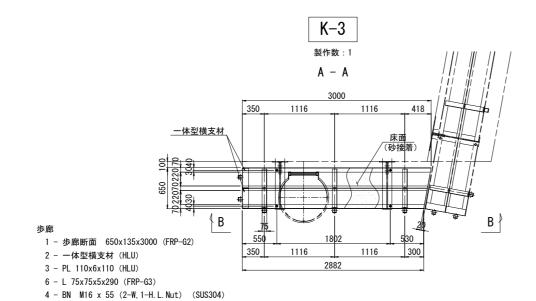


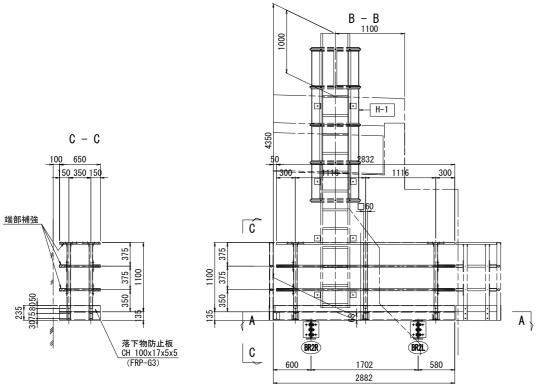

手摺端部補強 1 - CH 70x30x4x4.5x650 (FRP-G3) 4 - L 60x110x5x50 (HLU) 1 - CH 70x30x4x4. 5x2832 (FRP-G3) 4 - L 60x110x5x50 (HLU) 2 - PIPE 34 φ x3x650 (FRP-G3) 4 - PL 60x 6x180 (HLU) 2 - PIPE 34φx3x2832 (FRP-G3) 4 - PL 60x 6x180 (HLU) 3 - □ 60x60x4x1230 (FRP-G3) 2 - 60x60x4x1230 (FRP-G3) 4 - PIPE $42 \phi x4x114$ (FRP-G3) 4 - PIPE 42 φ x4x264 (FRP-G3) 2 - PL 60x 6x 235 (HLU) 3 - PL 60x 6x 235 (HLU) 1 - CH 100x17x5x5x650 (FRP-G3) 1 - CH 100x17x5x5x2852 (FRP-G3) $4 - RB \quad 6\phi \quad x \quad 60 \quad (FRP)$ $6 - RB \quad 6\phi \quad x \quad 60 \quad (FRP)$ 2 - BN M10 x 95 (2-W, 1-H. L. Nut) (SUS304) 3 - BN M10 x 95 (2-W, 1-H. L. Nut) (SUS304) 4 - BN M10 x 95 (2-W, 1-H. L. Nut) (SUS304) 6 - BN M10 x105 (2-W, 1-H. L. Nut) (SUS304)

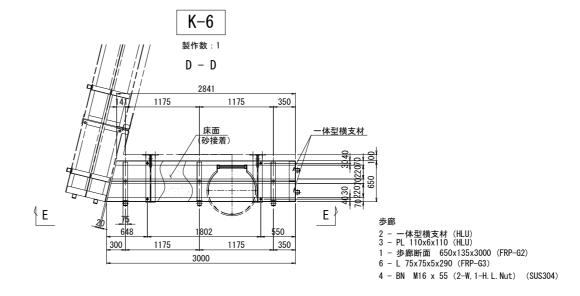

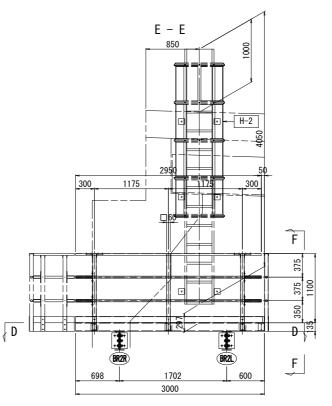

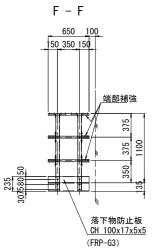

手摺・支柱	手摺端部補強
1 - CH 70x30x4x4. 5x2950 (FRP-G3)	4 - L 60x110x5x50 (HLU)
2 - PIPE 34 φ x3x2950 (FRP-G3)	4 - PL 60x 6x180 (HLU)
3 - 🗆 60x60x4x1230 (FRP-G3)	4 - PIPE 42 φ x4x264 (FRP-G3)
3 - PL 60x 6x 235 (HLU)	
1 - CH 100x17x5x5x2970 (FRP-G3)	
6 - RB 6φ x 60 (FRP)	
0 DN N40 OF (0 W 4 H 1 N 1)	(0110004)

- CH	100x17x5x5x2970 (FRP-G3)	
- RB	6 φ x 60 (FRP)	
- BN	M10 x 95 (2-W, 1-H. L. Nut)	(SUS304)
- BN	M10 x105 (2-W, 1-H. L. Nut)	(SUS304)

	(FRP-G3)
手摺・支柱	手摺端部補強
1 - CH 70x30x4x4.5x650 (FRP-G3)	4 - L 60x110x5x50 (HLU)
2 - PIPE 34 φ x3x650 (FRP-G3)	4 - PL 60x 6x180 (HLU)
2 - 60x60x4x1230 (FRP-G3)	4 - PIPE 42 φ x4x114 (FRP-G3)

 工事番号
 平成29年度 仙松維第 9 号

 路線名
 (主) 仙台松島線

 工事名
 仙台松島道路 橋梁検査路設置工事

 図面名
 樋渡橋 FRP下部工検査路詳細図(その7)

 縮尺
 図示
 位置 NO. ~ NO.

 設計
 放計

宮城県 道路公社 図番 31 / 32

実 施

注記

2 - PL 60x 6x 235 (HLU)

 $4 - RB \quad 6\phi \quad x \quad 60 \quad (FRP)$

1 - CH 100x17x5x5x650 (FRP-G3)


1) 歩行面は、砂接着加工(珪砂5号, 1kg/m を行うものとする。

2) ナットは、全て緩み止め機能付きとする。3) 部材は全て、現場計測後製作のこと。

2 - BN M10 x 95 (2-W, 1-H. L. Nut) (SUS304)


4 - BN M10 x 95 (2-W, 1-H. L. Nut) (SUS304)


<u>樋渡橋 施工計画図</u> S=1:200

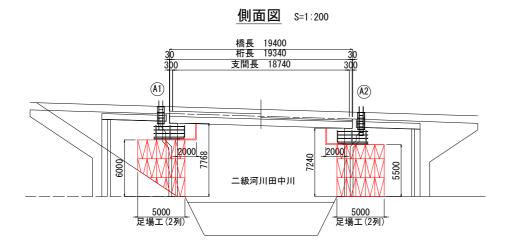


DL=8. 000

平面図 S=1:200

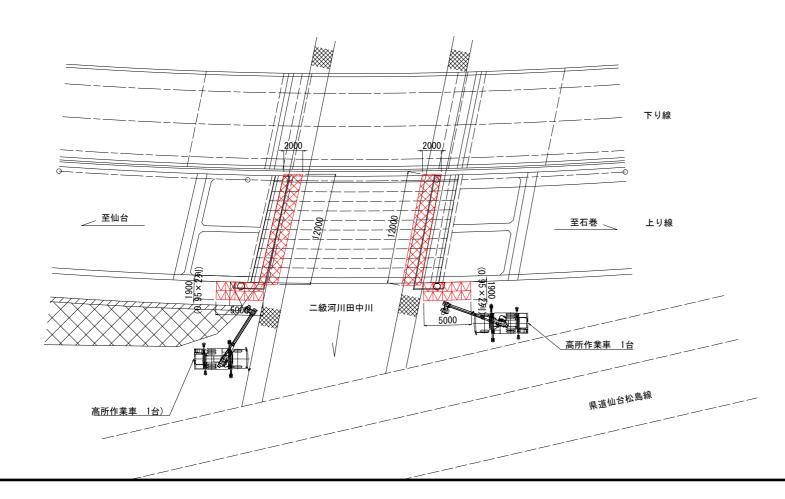


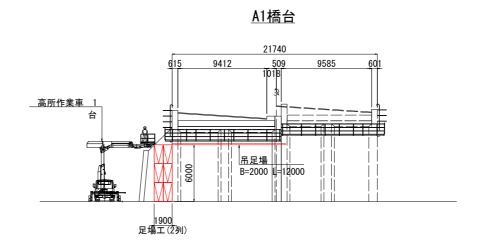

A2橋台

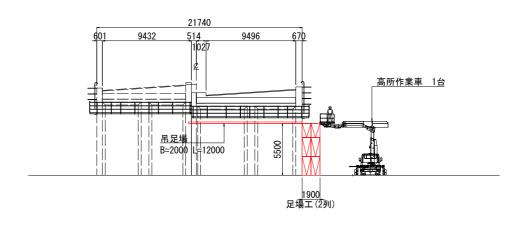

計画河川断面

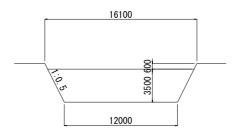

工事番号	平成29年度 仙松維第9号	
路線名	(主)仙台松島線	
工事名	仙台松島道路 橋梁検査路設置工事	
図面名	樋渡橋 施工計画図	
縮尺	図 示 位置 NO. ~NO.	
設計者	設計年度	
宮城県 道路公社 図番 32 / 32		